


Согласовано  
Заказчик Гаврилов Е.В. \_\_\_\_\_

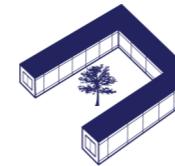

**СтройДомПроект**  
строительство | архитектура | кадастр  
Воплощаем мечту!

Разработано и утверждено  
ООО "СтройДомПроект"  
Директор: Муртазин Д.И.

Приложение № 1 к договору № № С.09.2022 от 23.09.2022

**ПРОЕКТ ИНДИВИДУАЛЬНОГО ЖИЛОГО ДОМА,  
расположенный по адресу: Российская Федерация, Республика Башкортостан,  
Уфимский район, с/с Дмитриевский, с. Дмитриевка, ул. Трактовая.  
Кадастровый номер участка :02:47:040303:65**



Разделы: Архитектурно-строительные решения.

Телефон: +7-347-257-00-39 Адрес: г.Уфа, ул. Братьев Кадомцевых 12/2.

Ведомость рабочих чертежей комплекта АС

Лист	Наименование	Примечание
1	Общие данные	
2	Схема посадки дома на участок	
3	Визуализация. Вид 1.	
4	Визуализация. Вид 2.	
5	Визуализация. Вид 3.	
6	Визуализация. Вид 4.	
7	Цветовое решение фасада	
8	Цветовое решение фасада	
9	Цветовое решение фасада	
10	Цветовое решение фасада	
11	Фасад 1-2	
12	Фасад 2-1	
13	Фасад А-В	
14	Фасад В-А	
15	План 1-го этажа на отм. +0,000	
16	План 2-го этажа на отм. +3,200	
17	План 1-го этажа с размерами.	
18	План 2-го этажа с размерами.	
19	Разрез 1-1	
20	Разрез 2-2	
21	План кровли. Спецификация элементов кровли.	
22	Ведомость оконных и дверных проемов.	


Технико-экономические показатели

	Наименование	Единица измерения	Количество
1	Жилая площадь	м <sup>2</sup>	76,80
2	Общая площадь	м <sup>2</sup>	129,10
3	Площадь террасы	м <sup>2</sup>	13,70
4	Площадь застройки здания	м <sup>2</sup>	93,70

Общие указания

- Проектные решения данного жилого дома разработаны в соответствии с требованиями экологических, санитарно-гигиенических, противопожарных норм, нормативных требований по предупреждению ЧС и других норм, действующих на территории России и обеспечивающих безопасность для жизни и здоровья людей эксплуатации объекта.
- За относительную отметку 0,000 принята отметка чистого пола 1 этажа.
- Проектная документация разработана для следующих природно-климатических условий:
  - климатический район строительства - IV;
  - расчетная температура наружного воздуха наиболее холодной пятидневки -35 С°;
  - расчетный вес снегового покрова - 320 кг/м<sup>2</sup>;
  - нормативное ветровое давление для II ветрового района - 0,30 кПа;
  - нормативная глубина промерзания грунта - 1,8 м;
- К устройству полов приступить после прокладки всех подземных коммуникаций, инженерных сетей и установки перегородок.
- Пожарно-технические характеристики применяемых материалов должны соответствовать требованиям п. 1.3 СНиП 21-01-97\*
- Производство работ в зимних условиях вести в строгом соответствии с требованиями СНиП 3.03.01-87 "Несущие и ограждающие конструкции".

Изм.	Колич.	Лист	№ Док.	Подп.	Дата	Проект жилого дома по адресу: Республика Башкортостан, Уфимский район, с/с Дмитриевский, с. Дмитриевка, ул. Трактовая. Кадастровый номер участка 02:47:040303:65		
Разраб.	Ахмадуллина			10.22		Индивидуальный жилой дом	Стадия	Лист
						Общие данные	1	

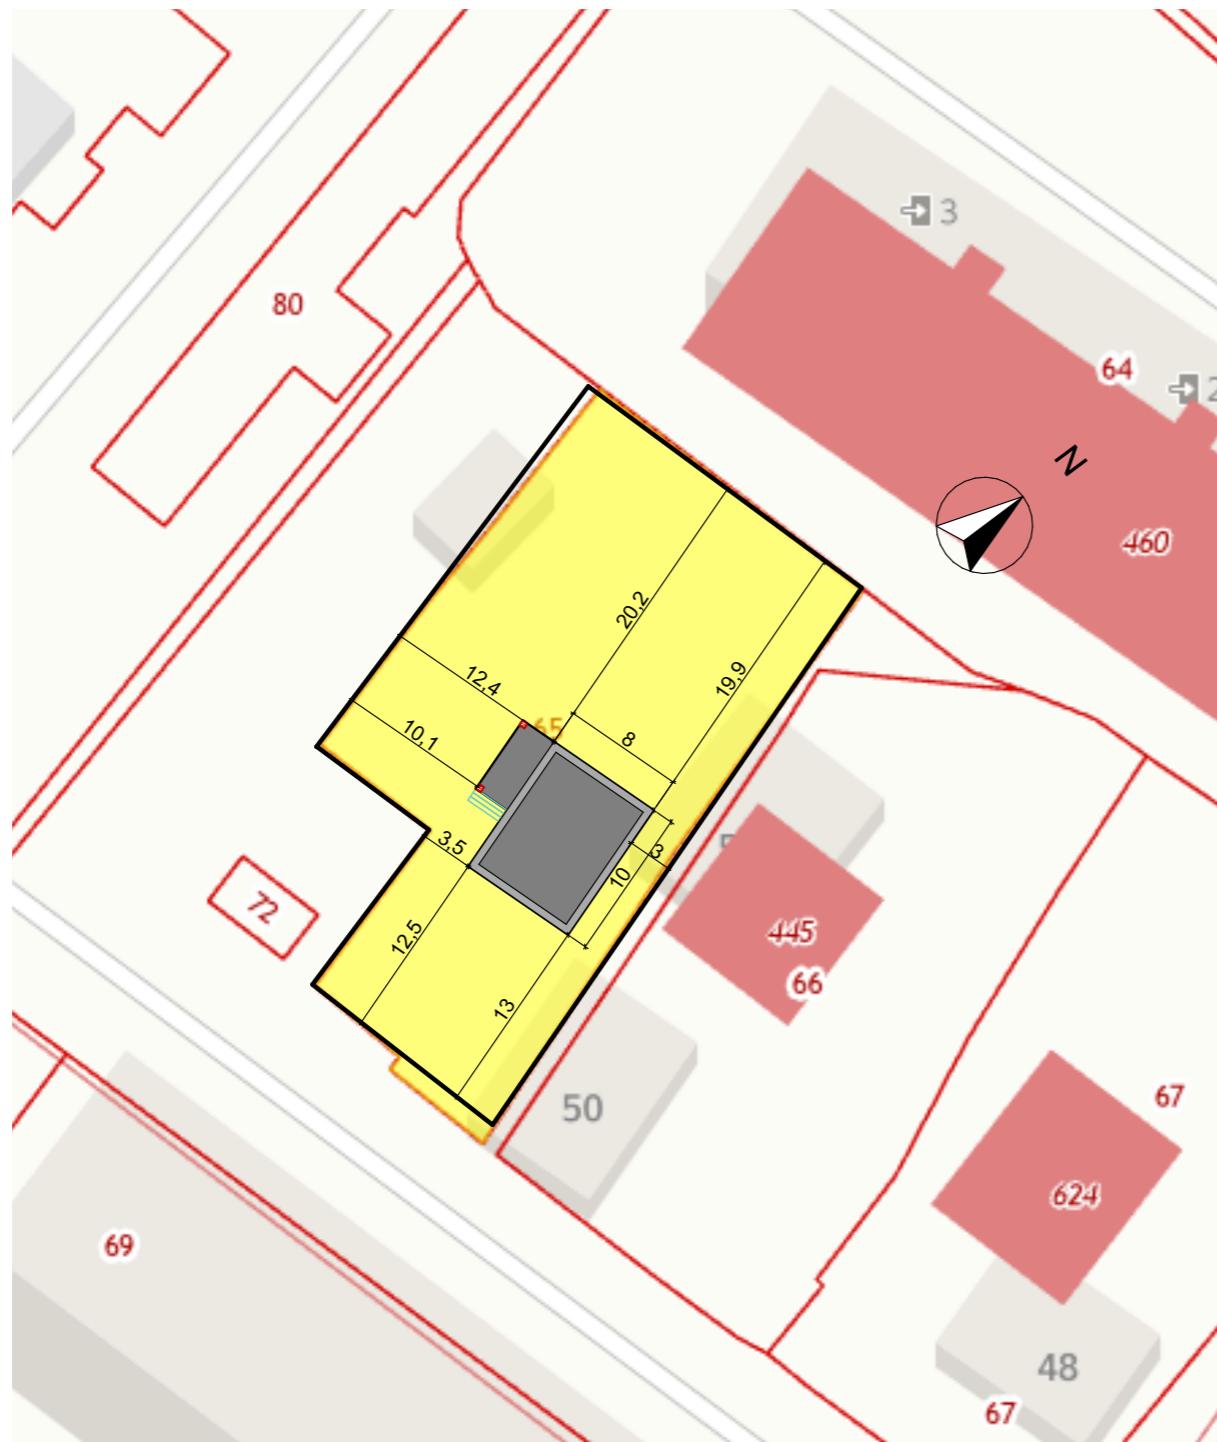







Изм.	Кол.уч	Лист	№Док.	Подп.	Дата	Проект жилого дома по адресу: Республика Башкортостан, Уфимский район, с/с Дмитриевский, с. Дмитриевка, ул. Трактовая. Кадастровый номер участка :02:47:040303:65
Разраб.	Ахмадуллина		10.22		Индивидуальный жилой дом	Стадия
						Лист
						Листов
					Визуализация. Вид 3.	П
						5
					 СтройДомПроект строительство   архитектура   кадастровое изыскание Воплощаем мечту!	



Изм.	Кол.ч	Лист	№Док.	Подп.	Дата	Проект жилого дома по адресу: Республика Башкортостан, Уфимский район, с/с Дмитриевский, с. Дмитриевка, ул. Трактовая. Кадастровый номер участка :02:47:040303:65
Разраб.	Ахмадуллина		10.22		Индивидуальный жилой дом	Стадия
						Лист
						Листов
					Визуализация. Вид 4.	








Изм.	Колич.	Лист	№ Док.	Подп.	Дата	Проект жилого дома по адресу: Республика Башкортостан, Уфимский район, с/с Дмитриевский, с. Дмитриевка, ул. Трактовая. Кадастровый номер участка :02:47:040303:65		
Разраб.	Ахмадуллина		10.22	Индивидуальный жилой дом			Стадия	Лист
							П	9
				Цветовое решение фасада			 <b>СтройДомПроект</b> строительство   архитектура   кадастровые	



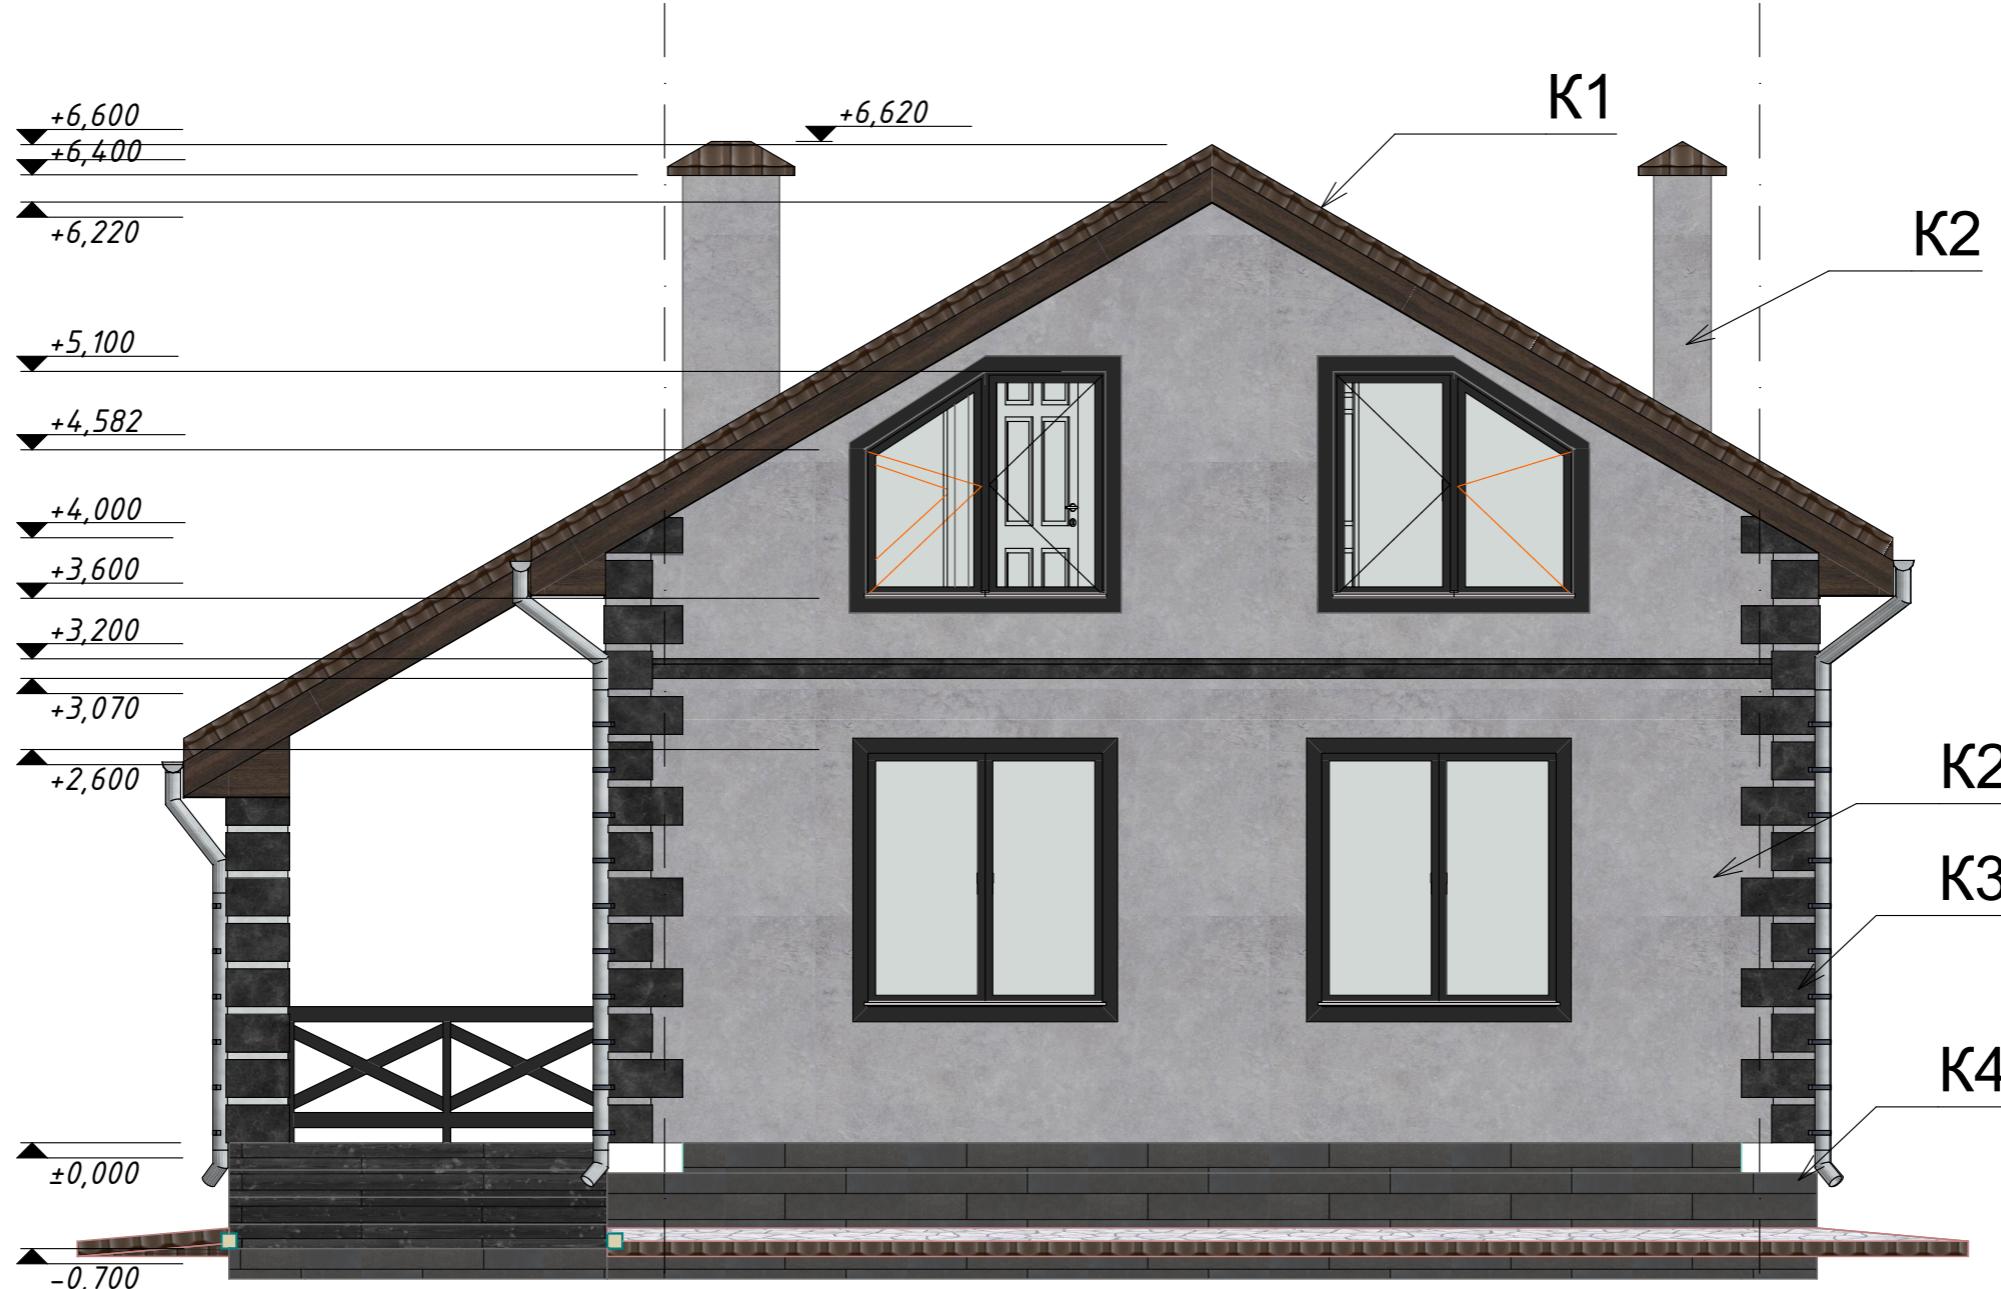


1

2

**Условные обозначения:**

- [Shingle icon] K1 - Металлическая черепица, цвет RAL 8017 "Шоколад", S=132,6 м<sup>2</sup>.
- [Plaster icon] K2 - Штукатурка, цвет RAL 7036 "Платиново-серый" S = 138 м<sup>2</sup>
- [Artificial stone icon] K3 - Искусственный камень, S = 18,56 м<sup>2</sup>.
- [Casing icon] K4 - Цоколь, искусственный камень, Цвет "Серый", S= 20,3 м<sup>2</sup>.


Изм.	Колич.	Лист	№ Док.	Подп.	Дата	Проект жилого дома по адресу: Республика Башкортостан, Уфимский район, с/с Дмитриевский, с. Дмитриевка, ул. Трактовая. Кадастровый номер участка 02:47:040303:65		
Разраб.		Aхмадуллина		10.22		Индивидуальный жилой дом	Стадия	Лист
							П	11
						Фасад 1-2		

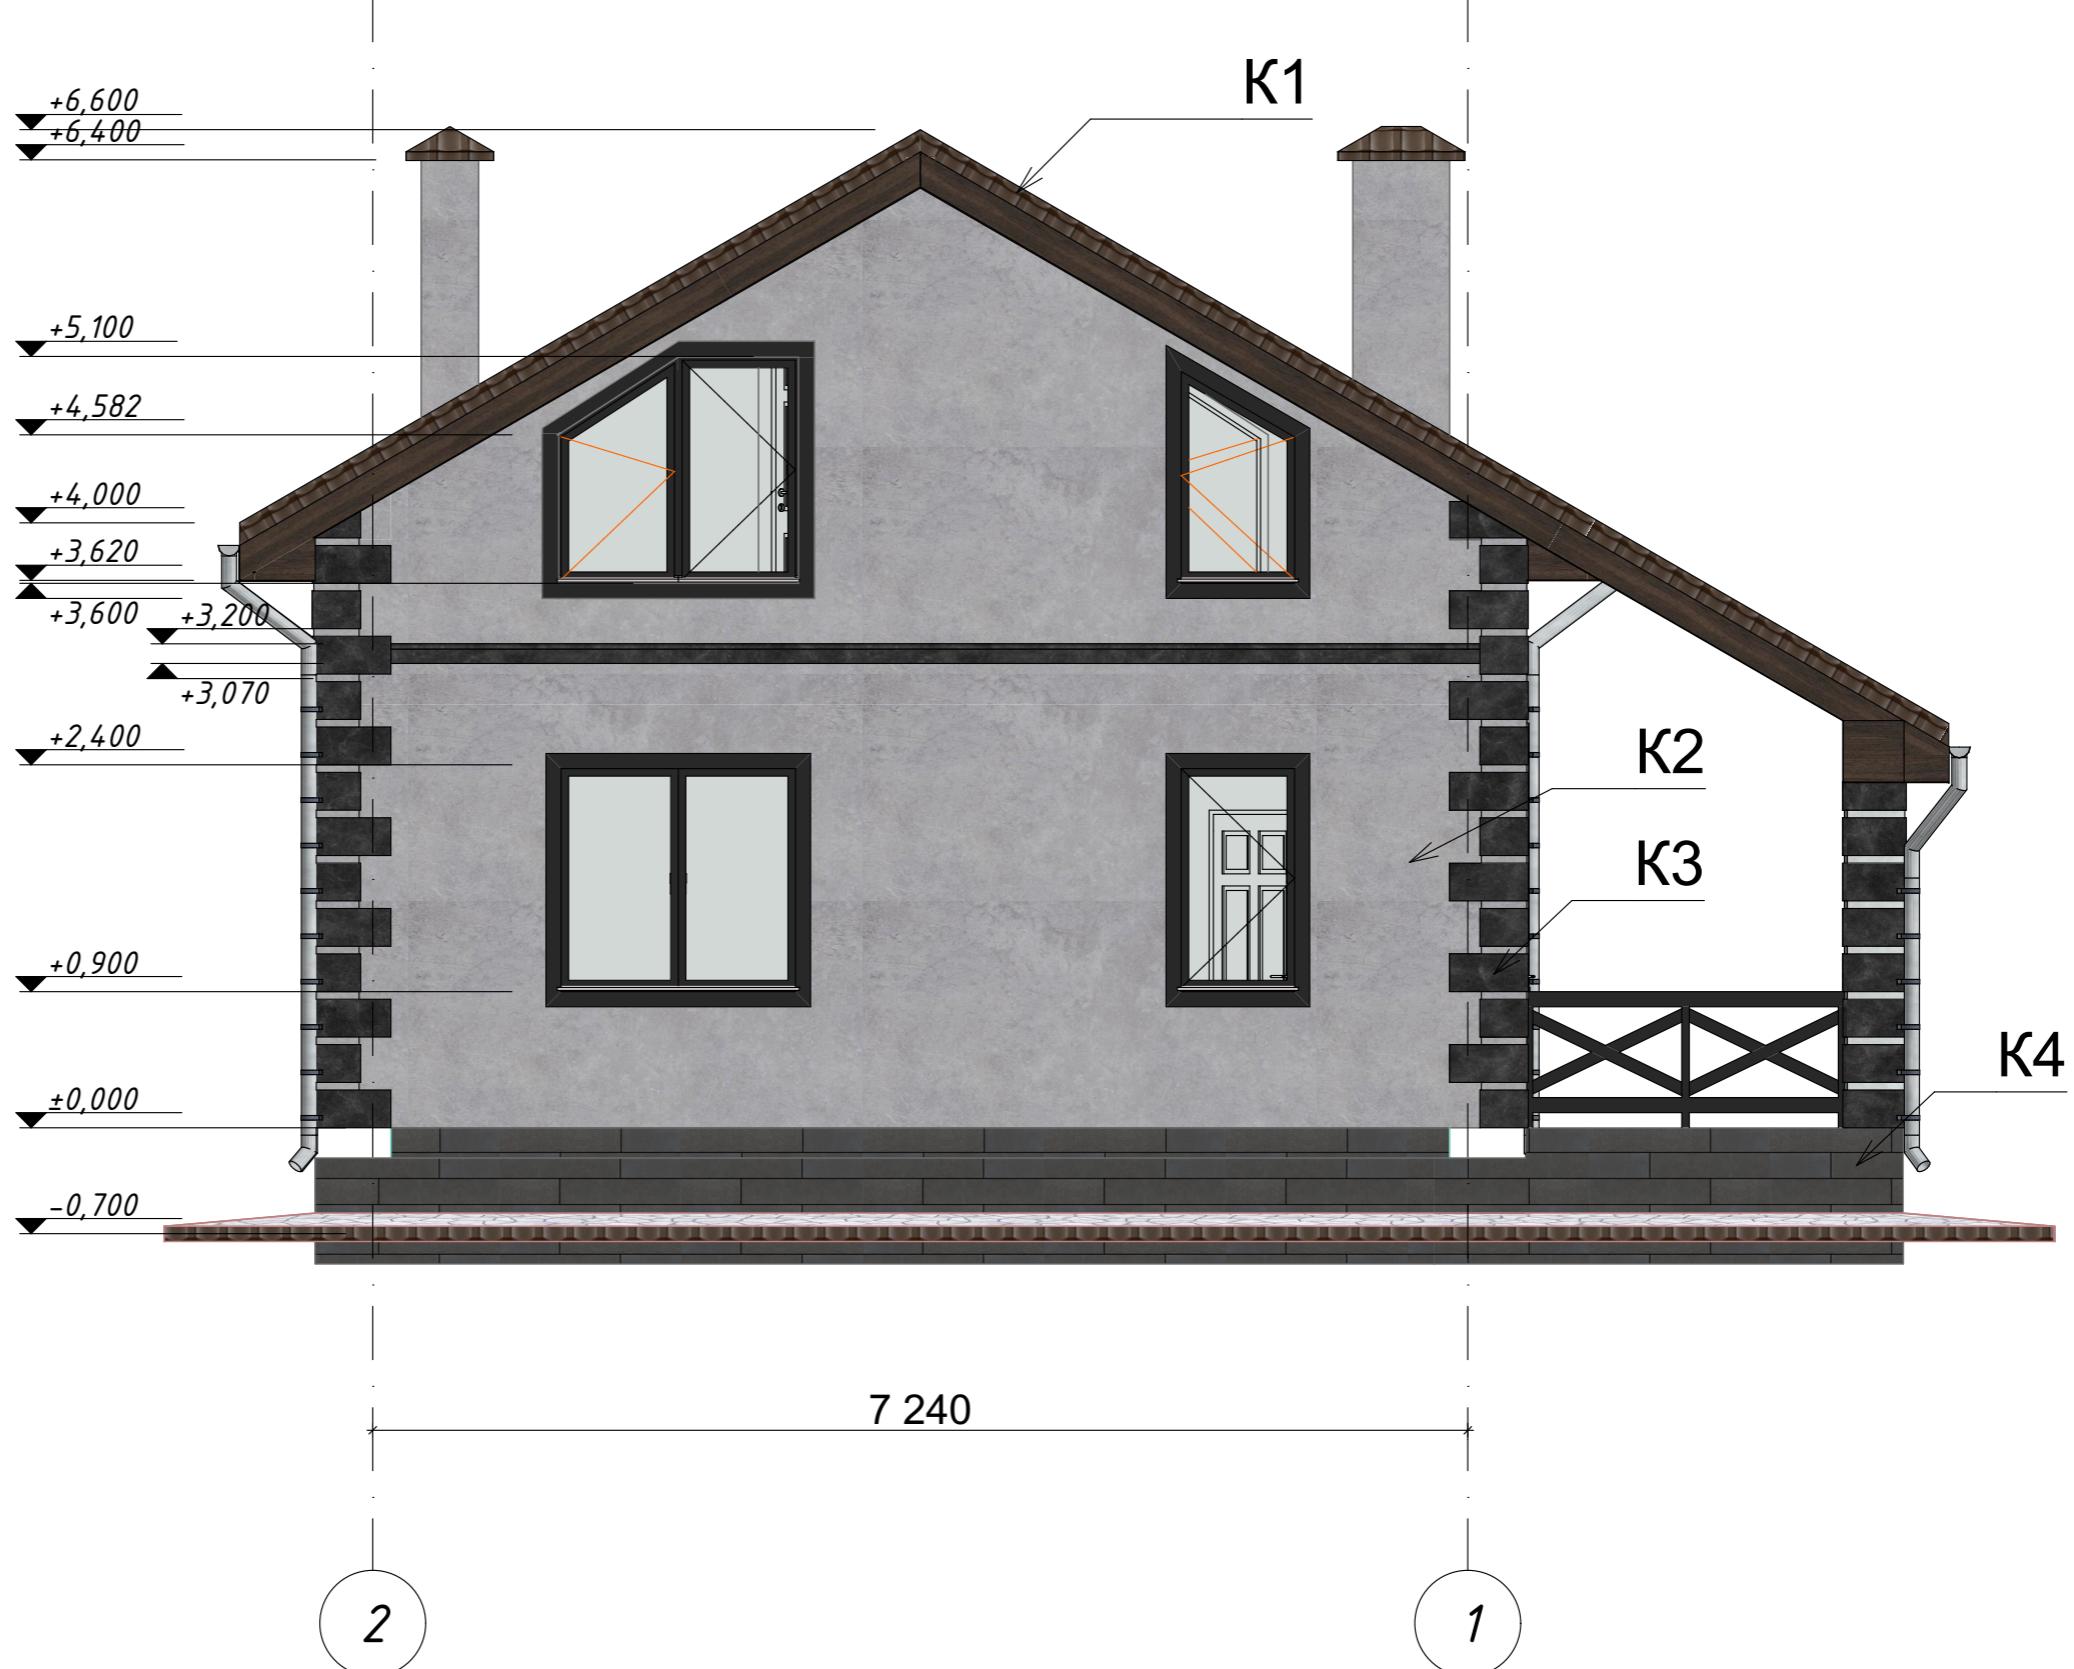

**Условные обозначения:**

- [Shingle icon] K1 - Металлочерепица, цвет RAL 8017 "Шоколад", S=132,6 м<sup>2</sup>.
- [Plaster icon] K2 - Штукатурка, цвет RAL 7036 "Платиново-серый" S = 138 м<sup>2</sup>
- [Artificial stone icon] K3 - Искусственный камень, S = 18,56 м<sup>2</sup>.
- [Casing icon] K4 - Цоколь, искусственный камень, Цвет "Серый", S= 20,3 м<sup>2</sup>.

Изм.	Колчч.	Лист	№ Док.	Подп.	Дата	Проект жилого дома по адресу: Республика Башкортостан, Уфимский район, с/с Дмитриевский, с. Дмитриевка, ул. Трактовая. Кадастровый номер участка 02:47:040303:65		
Разраб.	Ахмадуллина			10.22		Индивидуальный жилой дом	Стадия	Лист
							П	12
						Фасад 2-1		

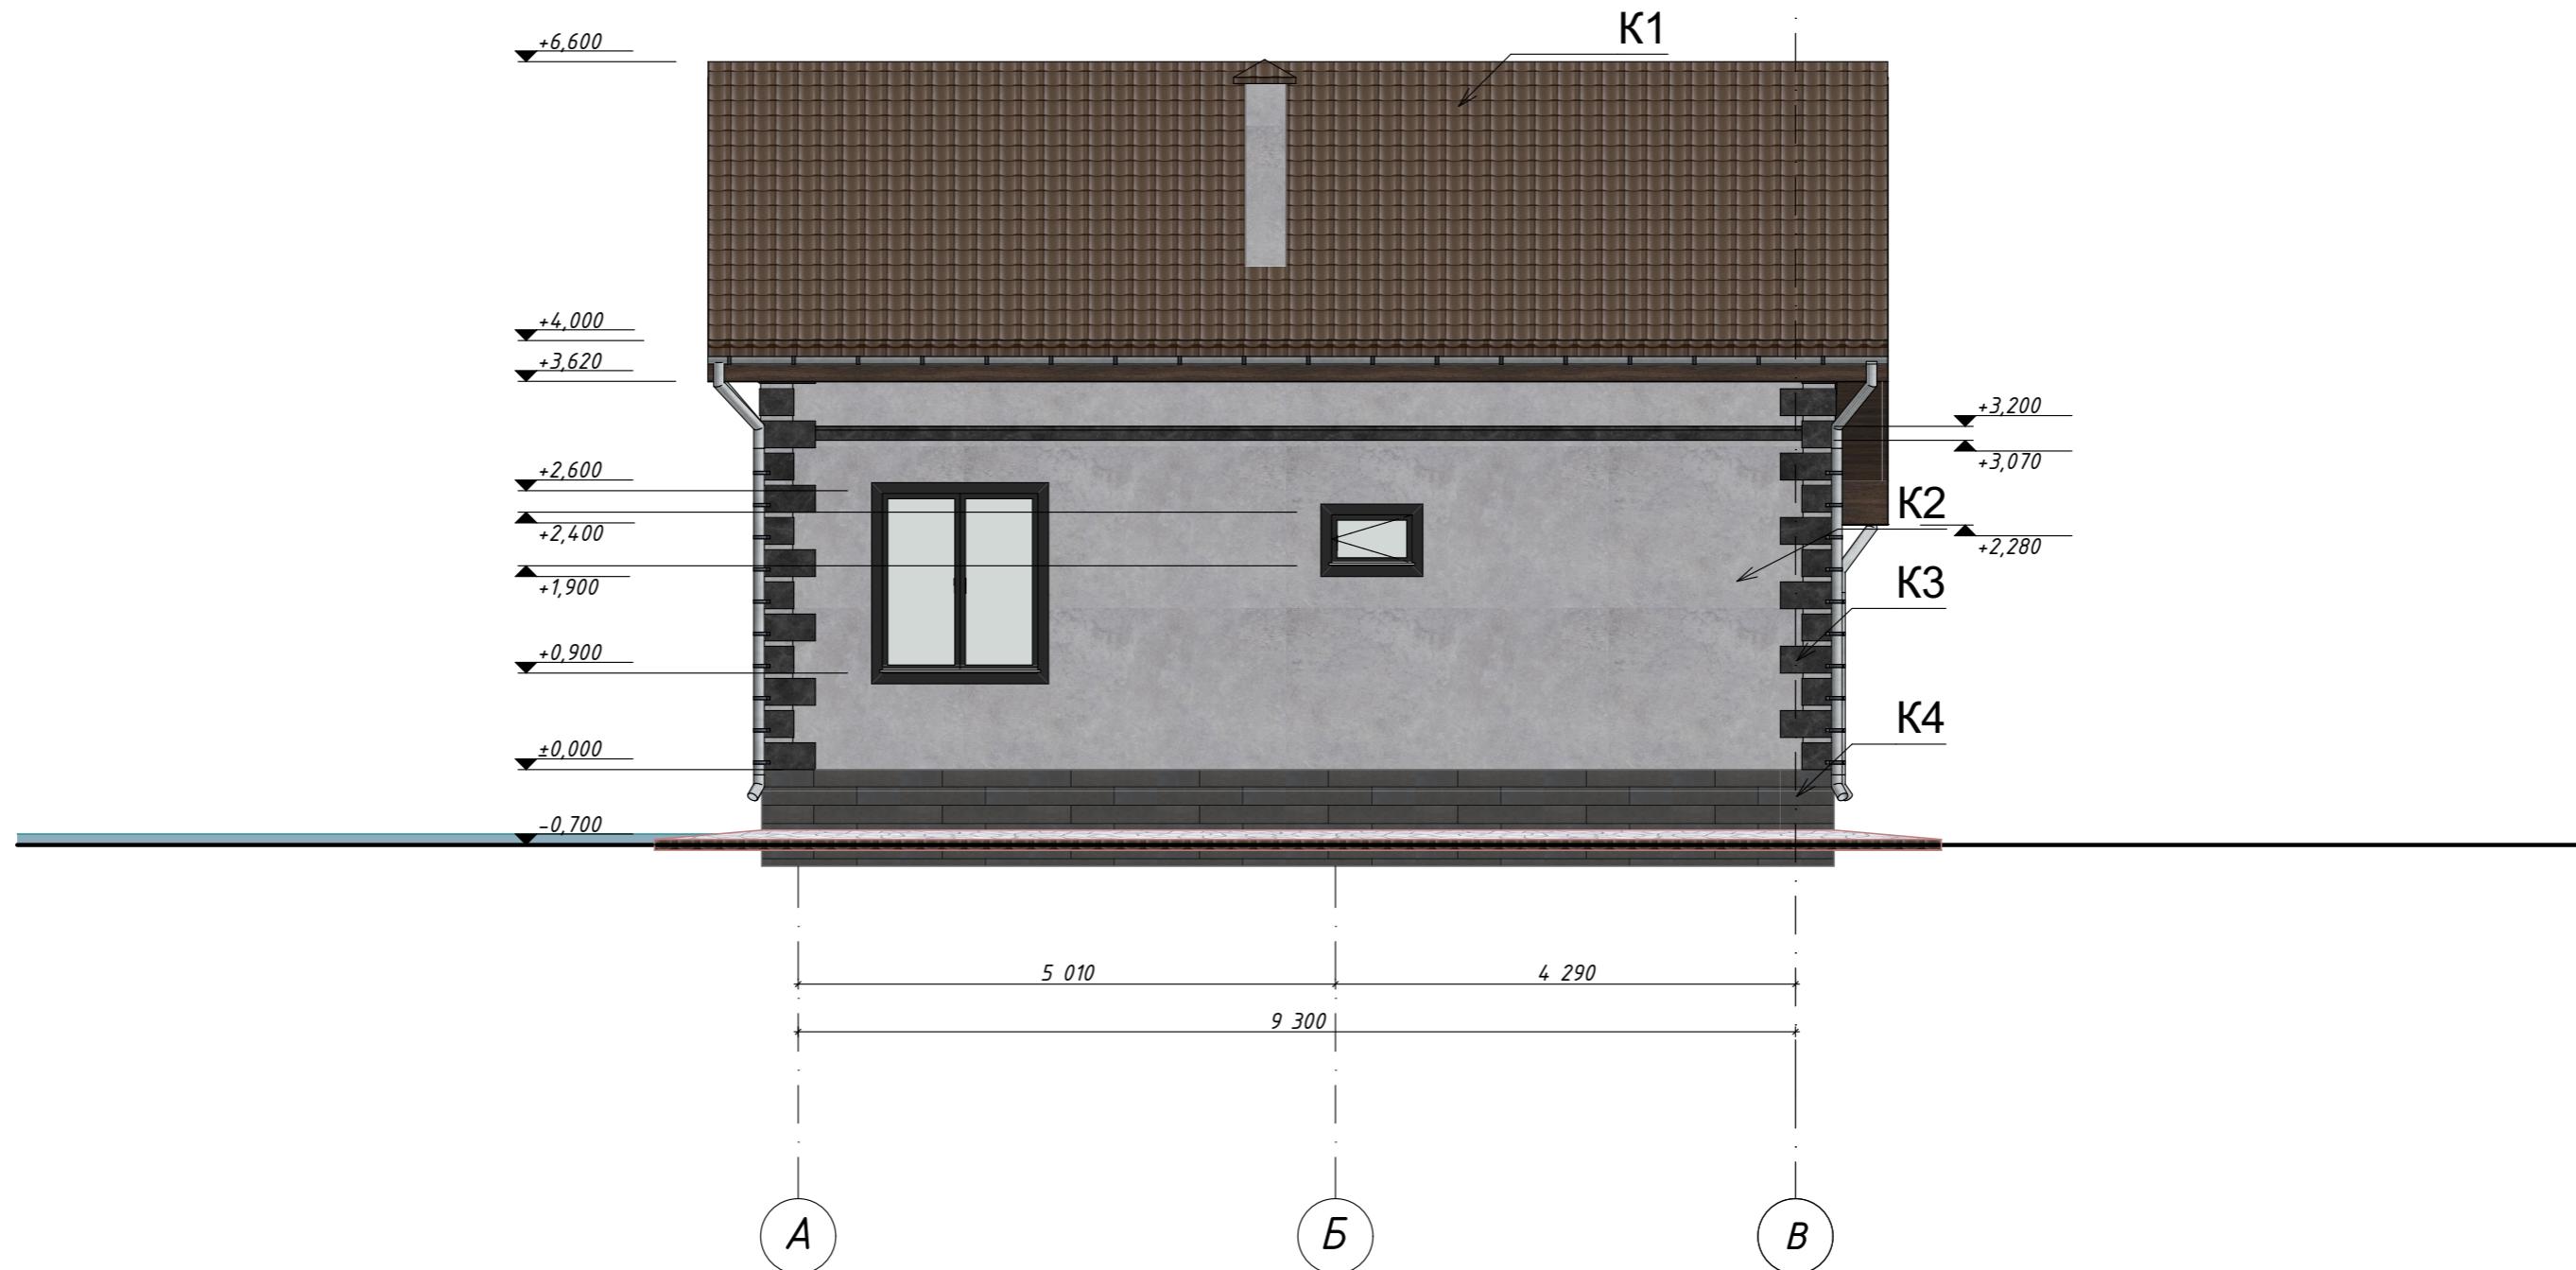

### *Условные обозначения:*



*K1 - Металлическая, цвет RAL 8017 "Шоколад", S=132,6 м<sup>2</sup>.*




*K2 - Штукатурка, цвет RAL 7036 "Платиново-серый" S = 138 м<sup>2</sup>*



*К3 - Искусственный камень, S = 18,56 м<sup>2</sup>*




*К4 - Цоколь, искусственный камень, Цвет "Серый", S= 20,3 м<sup>2</sup>*

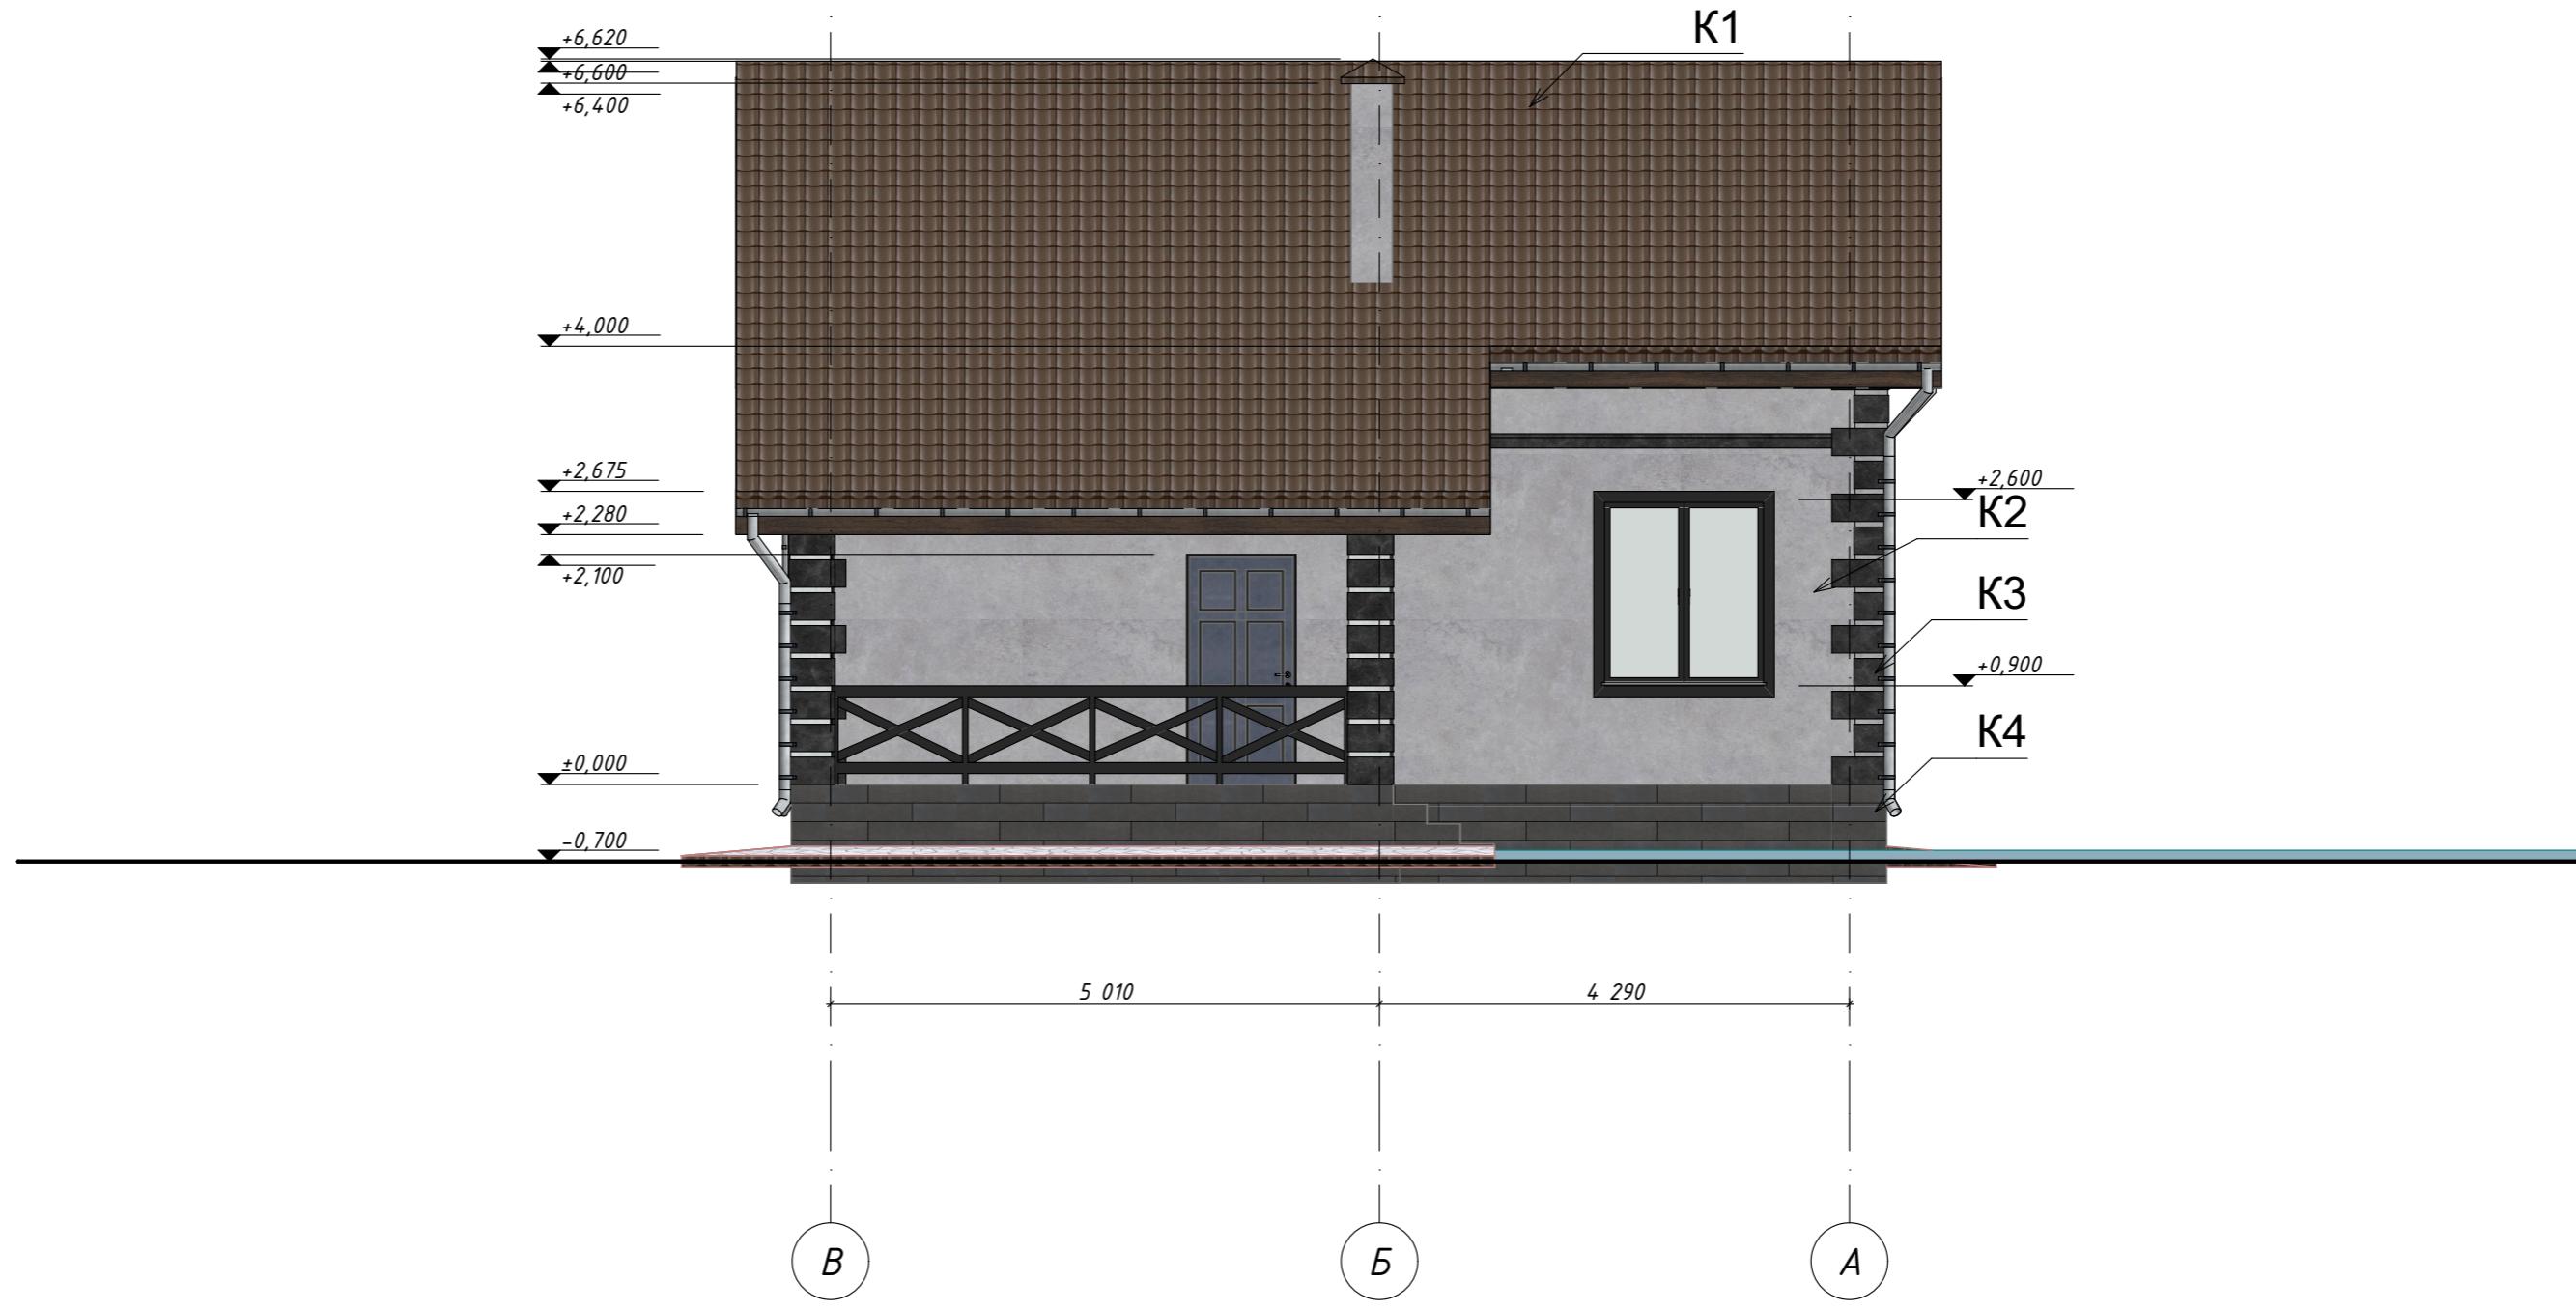

Изм.	Колич.	Лист	№ Док.	Подп.	Дата	Проект жилого дома по адресу: Республика Башкортостан, Уфимский район, с/с Дмитриевский, с. Дмитриевка, ул. Трактовая. Кадастровый номер участка: 02:47:040303:65		
Разраб.						Индивидуальный жилой дом		
						Стадия	Лист	Листов
					10.22			
						Фасад В-А		

## План 1-го этажа на отм. +0,000

Экспликация 1-й этаж

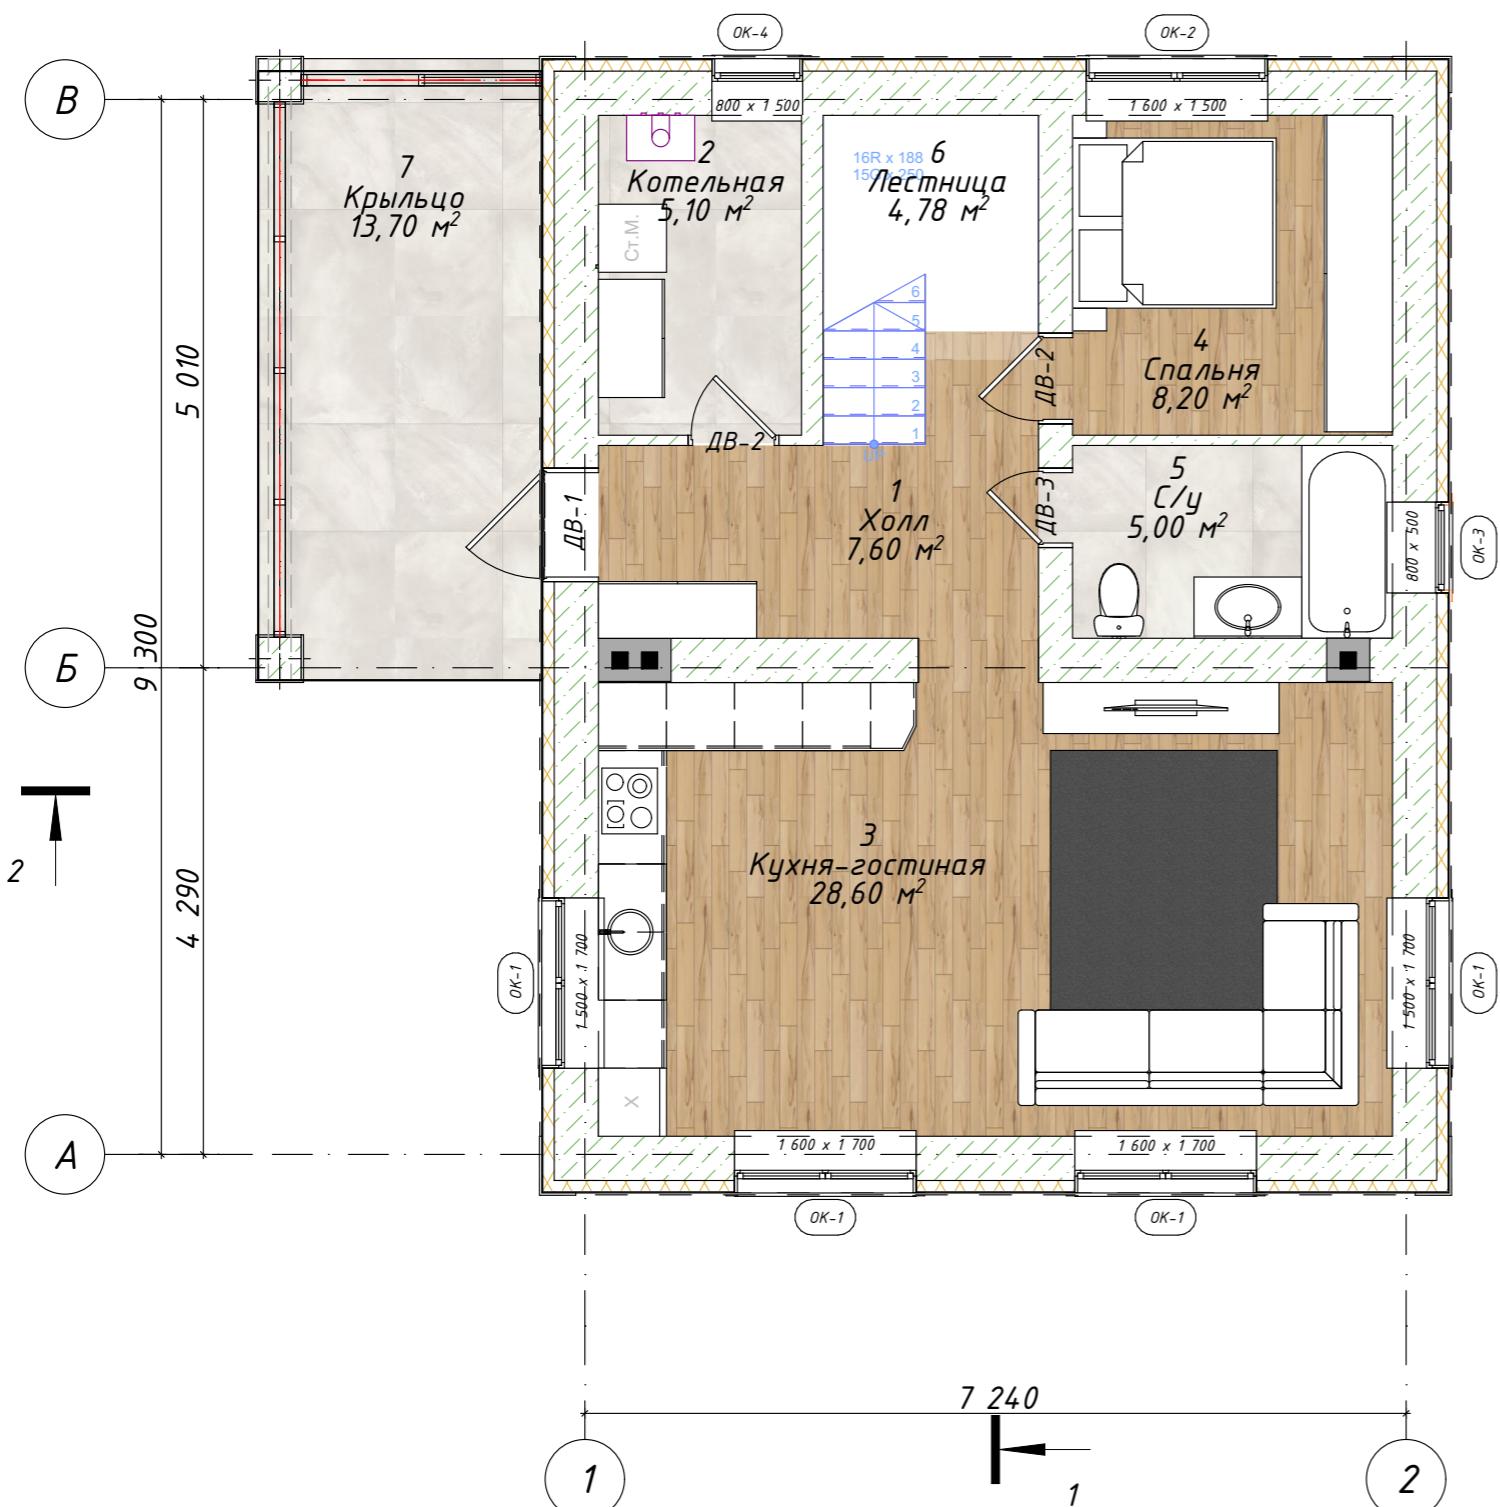

№	Наименование	Площадь
1	Холл	7,60
2	Котельная	5,10
3	Кухня-гостинная	28,60
4	Спальня	8,20
5	С/у	5,00
6	Лестница	4,78
7	Крыльцо	13,70
	Общая площадь	72,98 м <sup>2</sup>
	Жилая площадь	37,10 м <sup>2</sup>
	Площадь застройки	93,70 м <sup>2</sup>

Примечание:  
- Разрез 1-1, 2-2 см. на листе 6,7

Изм.	Колич.	Лист	№Док.	Подп.	Дата	Проект жилого дома по адресу: Республика Башкортостан, Уфимский район, с/с Дмитриевский, с. Дмитриевка, ул. Трактовая. Кадастровый номер участка: 02:47:040303:65		
Разраб.	Ахмадуллина			10.22		Индивидуальный жилой дом	Стадия	Лист
							П	15
						План 1-го этажа на отм. +0,000		

План 2-го этажа на отм. +3,200


Экспликация 2-й этаж




№	Наименование	Площадь
1	Мастер-спальня	14,60
2	Спальня	13,50
3	Спальня	11,10
4	Гардеробная	8,90
5	С/у	2,75
6	Холл	5,20
	Общая площадь	56,05 м <sup>2</sup>
	Жилая площадь	39,70 м <sup>2</sup>
	Площадь застройки	

Примечание:  
- Разрез 1-1, 2-2 см. на листе 6,7


Изм.	Колич.	Лист	№ Док.	Подп.	Дата	Проект жилого дома по адресу: Республика Башкортостан, Уфимский район, с/с Дмитриевский, с. Дмитриевка, ул. Трактовая. Кадастровый номер участка: 02:47:040303:65		
Разраб.	Ахмадуллина			10.22		Индивидуальный жилой дом	Стадия	Лист
							П	16
						План 2-го этажа на отм.+3,200		

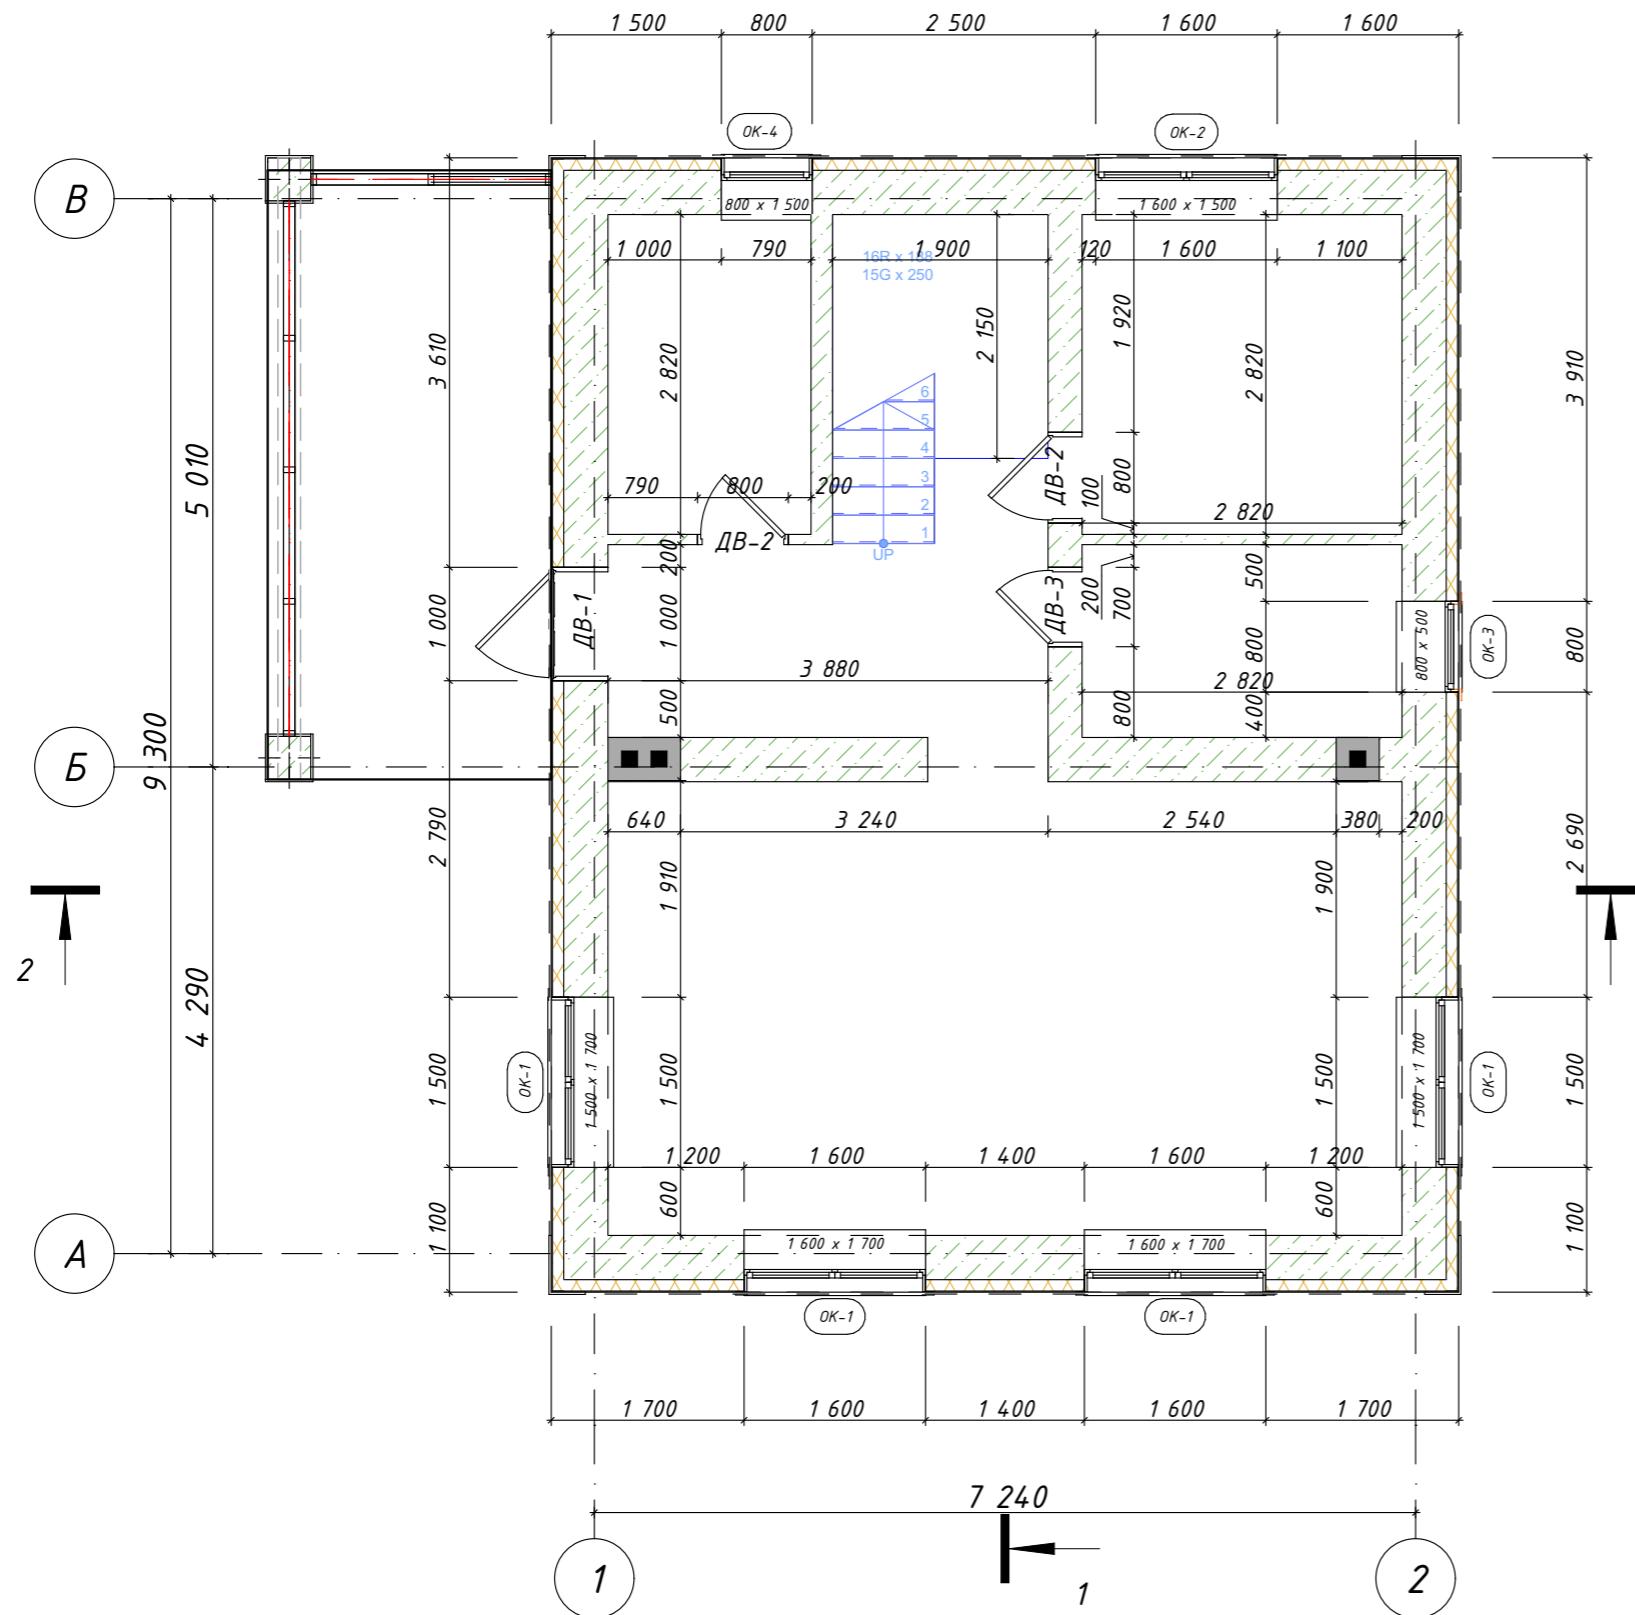

Примечание:  
– Разрез 1-1, 2-2 см. на листе 6,7

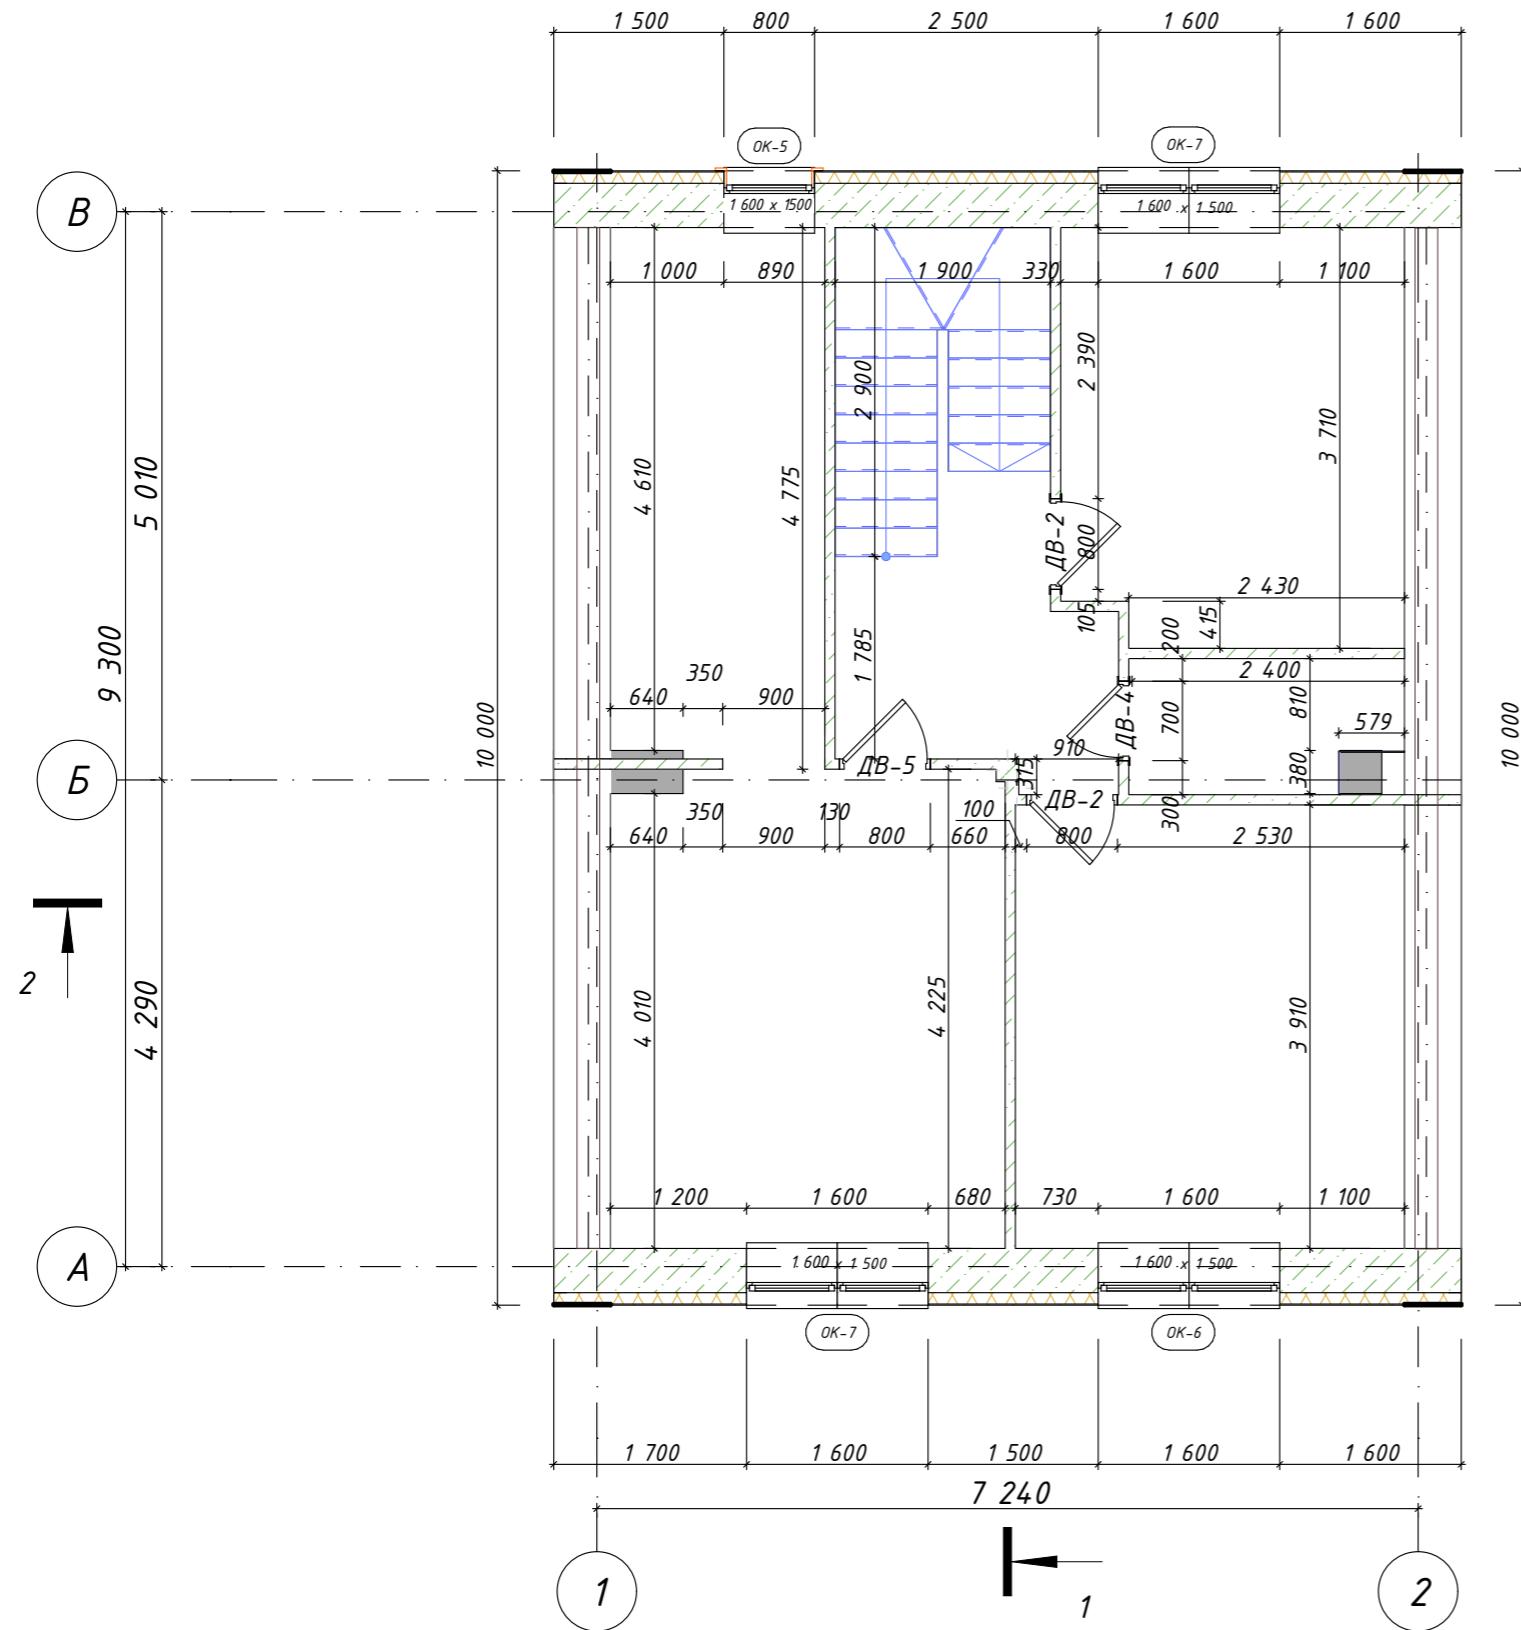


Примечание:  
– Разрез 1-1, 2-2 см. на листе 6,7

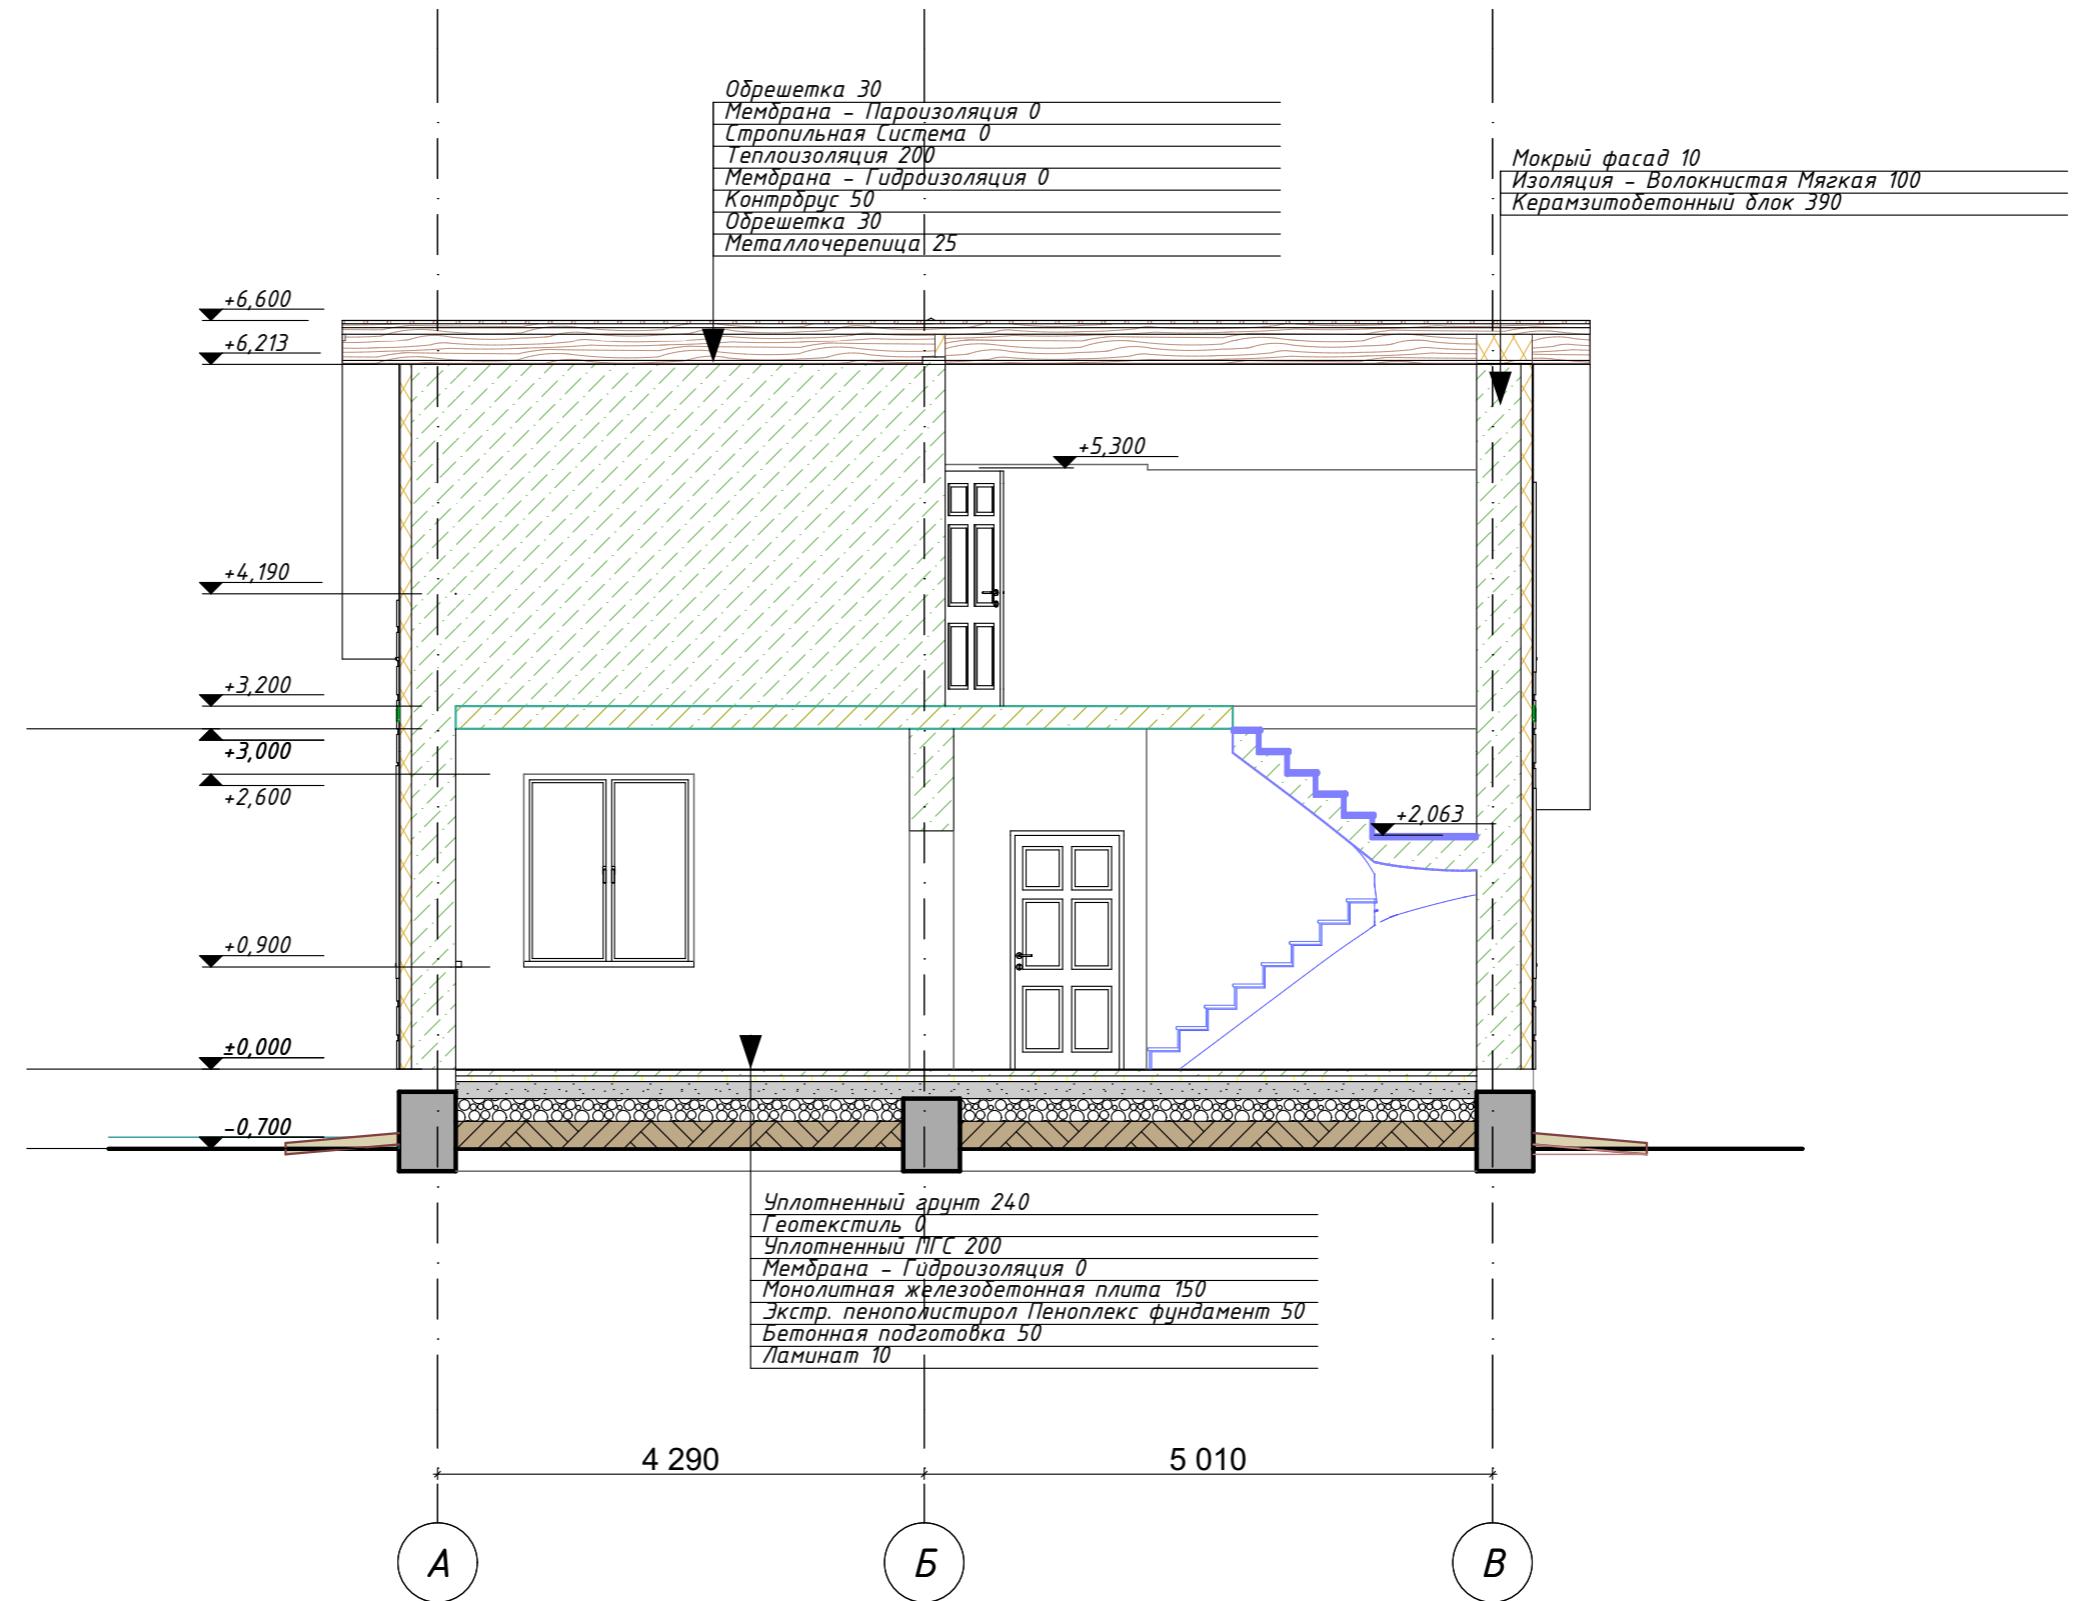

Изм.	Колич.	Лист	№ Док.	Подп.	Дата	Проект жилого дома по адресу: Республика Башкортостан, Уфимский район, с/с Дмитриевский, с. Дмитриевка, ул. Трактовая. Кадастровый номер участка 02:47:040303:65
Разраб.	Ахмадуллина			10.22		Индивидуальный жилой дом
						Стадия
						Лист
						Листов
						П
						19
						СтройДомПроект
						строительство   архитектура   кадастровые
						Воплощаем мечту!

Разрез 1-1

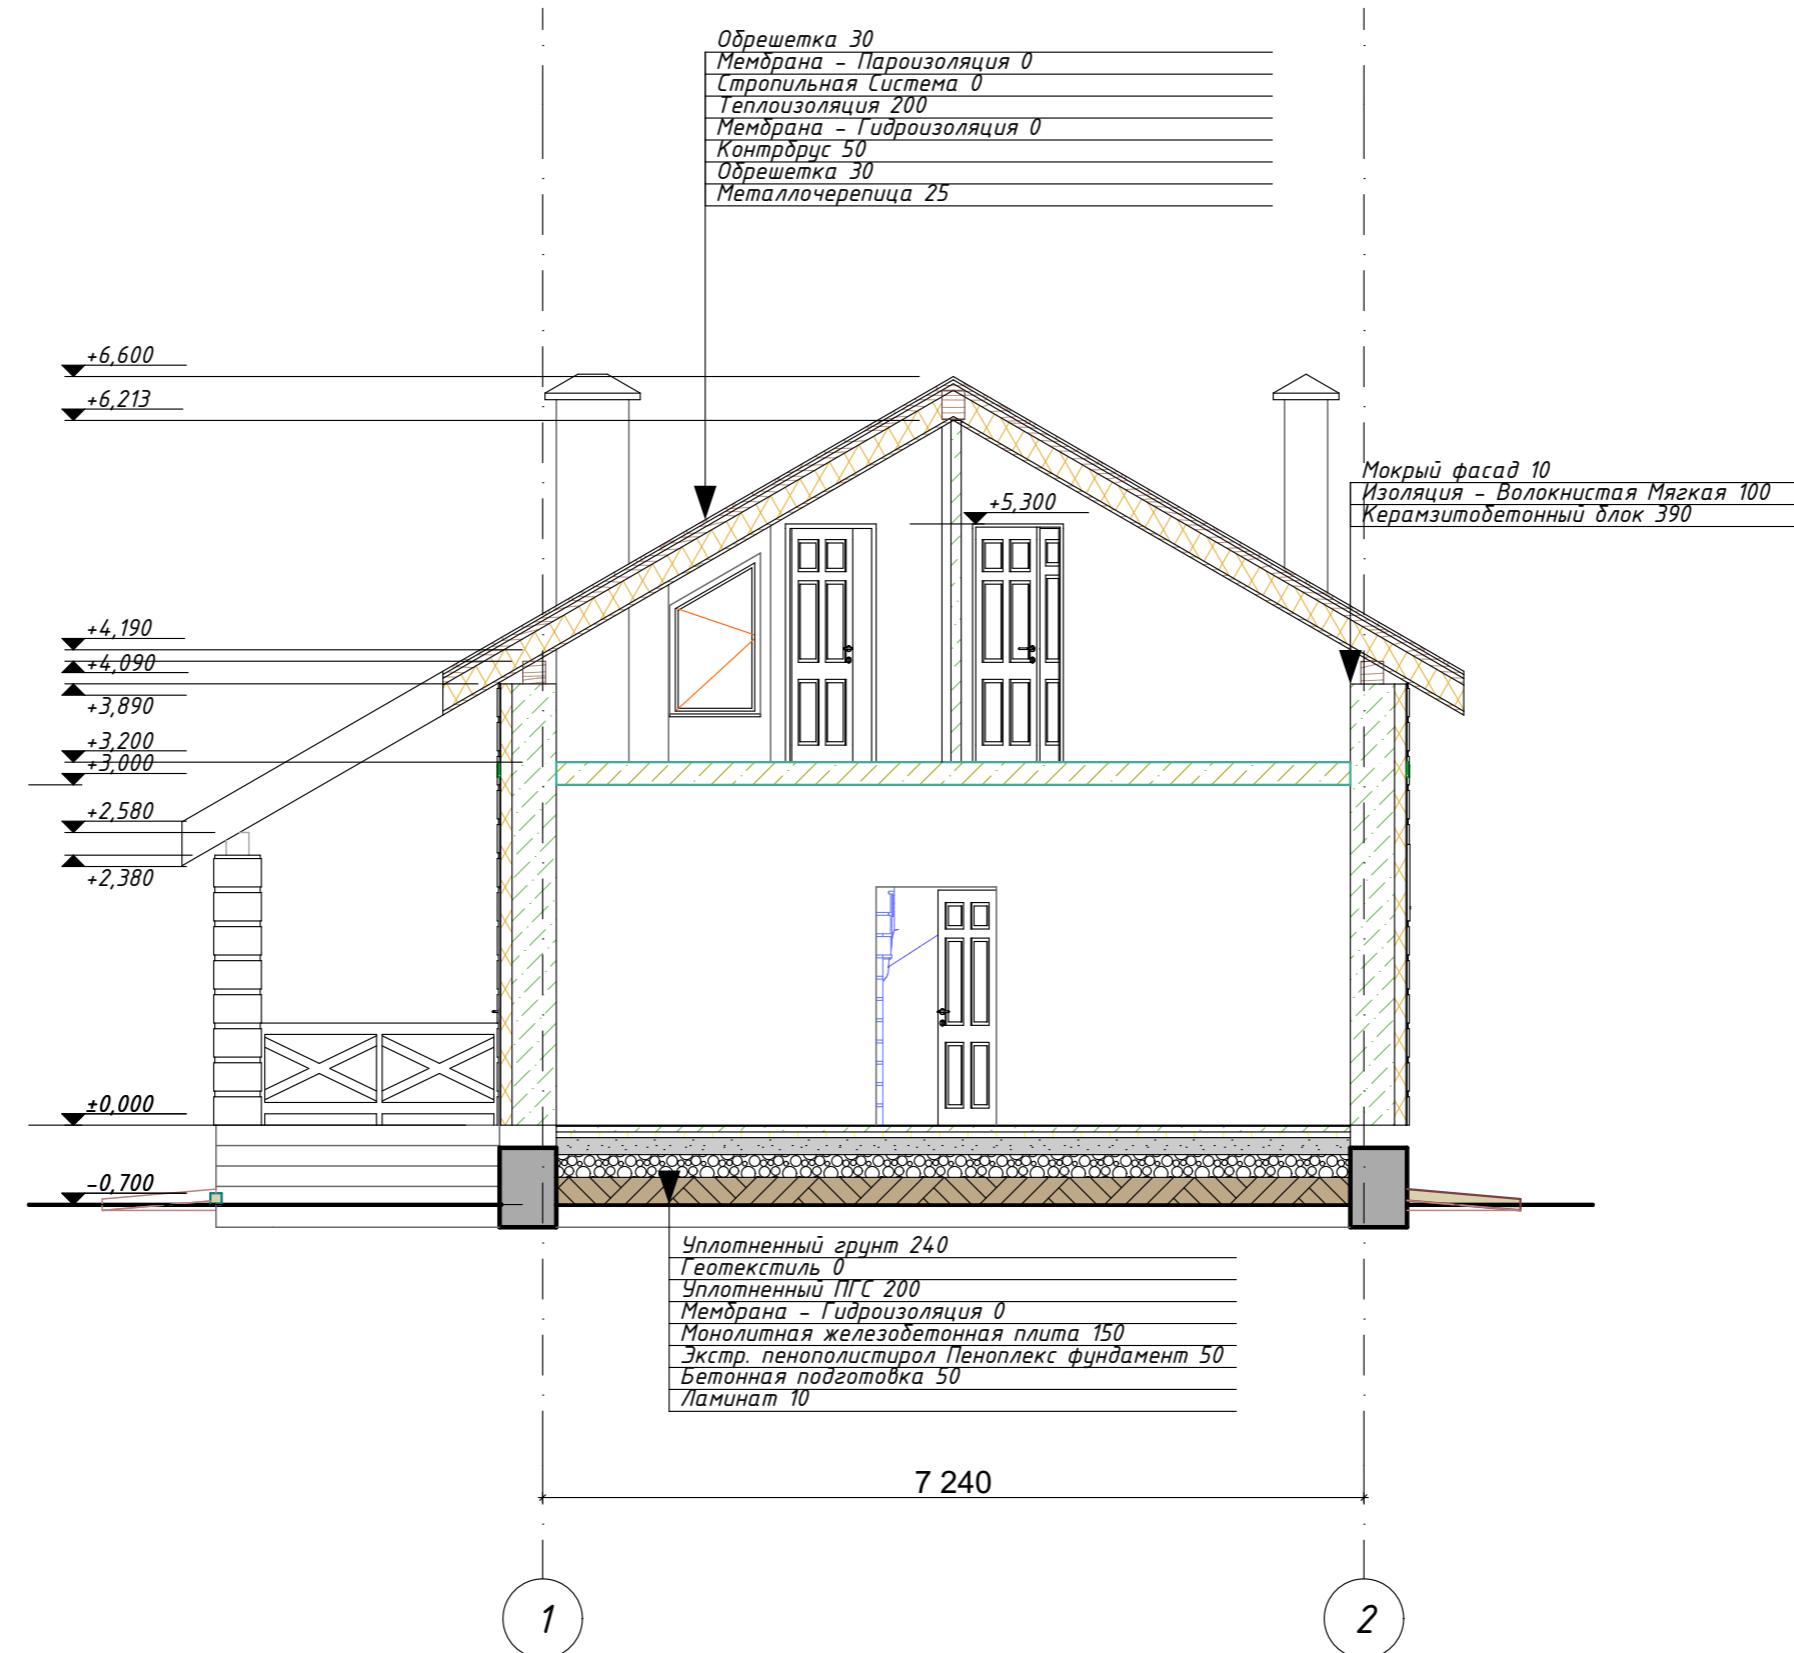


1

2

Изм.	Колч.	Лист	№ Док.	Подп.	Дата	Проект жилого дома по адресу: Республика Башкортостан, Уфимский район, с/с Дмитриевский, с. Дмитриевка, ул. Трактовая. Кадастровый номер участка: 02:47:040303:65		
Разраб.	Ахмадуллина			10.22		Индивидуальный жилой дом	Стадия	Лист
							П	Листов
							20	
						Разрез 2-2		

# План кровли

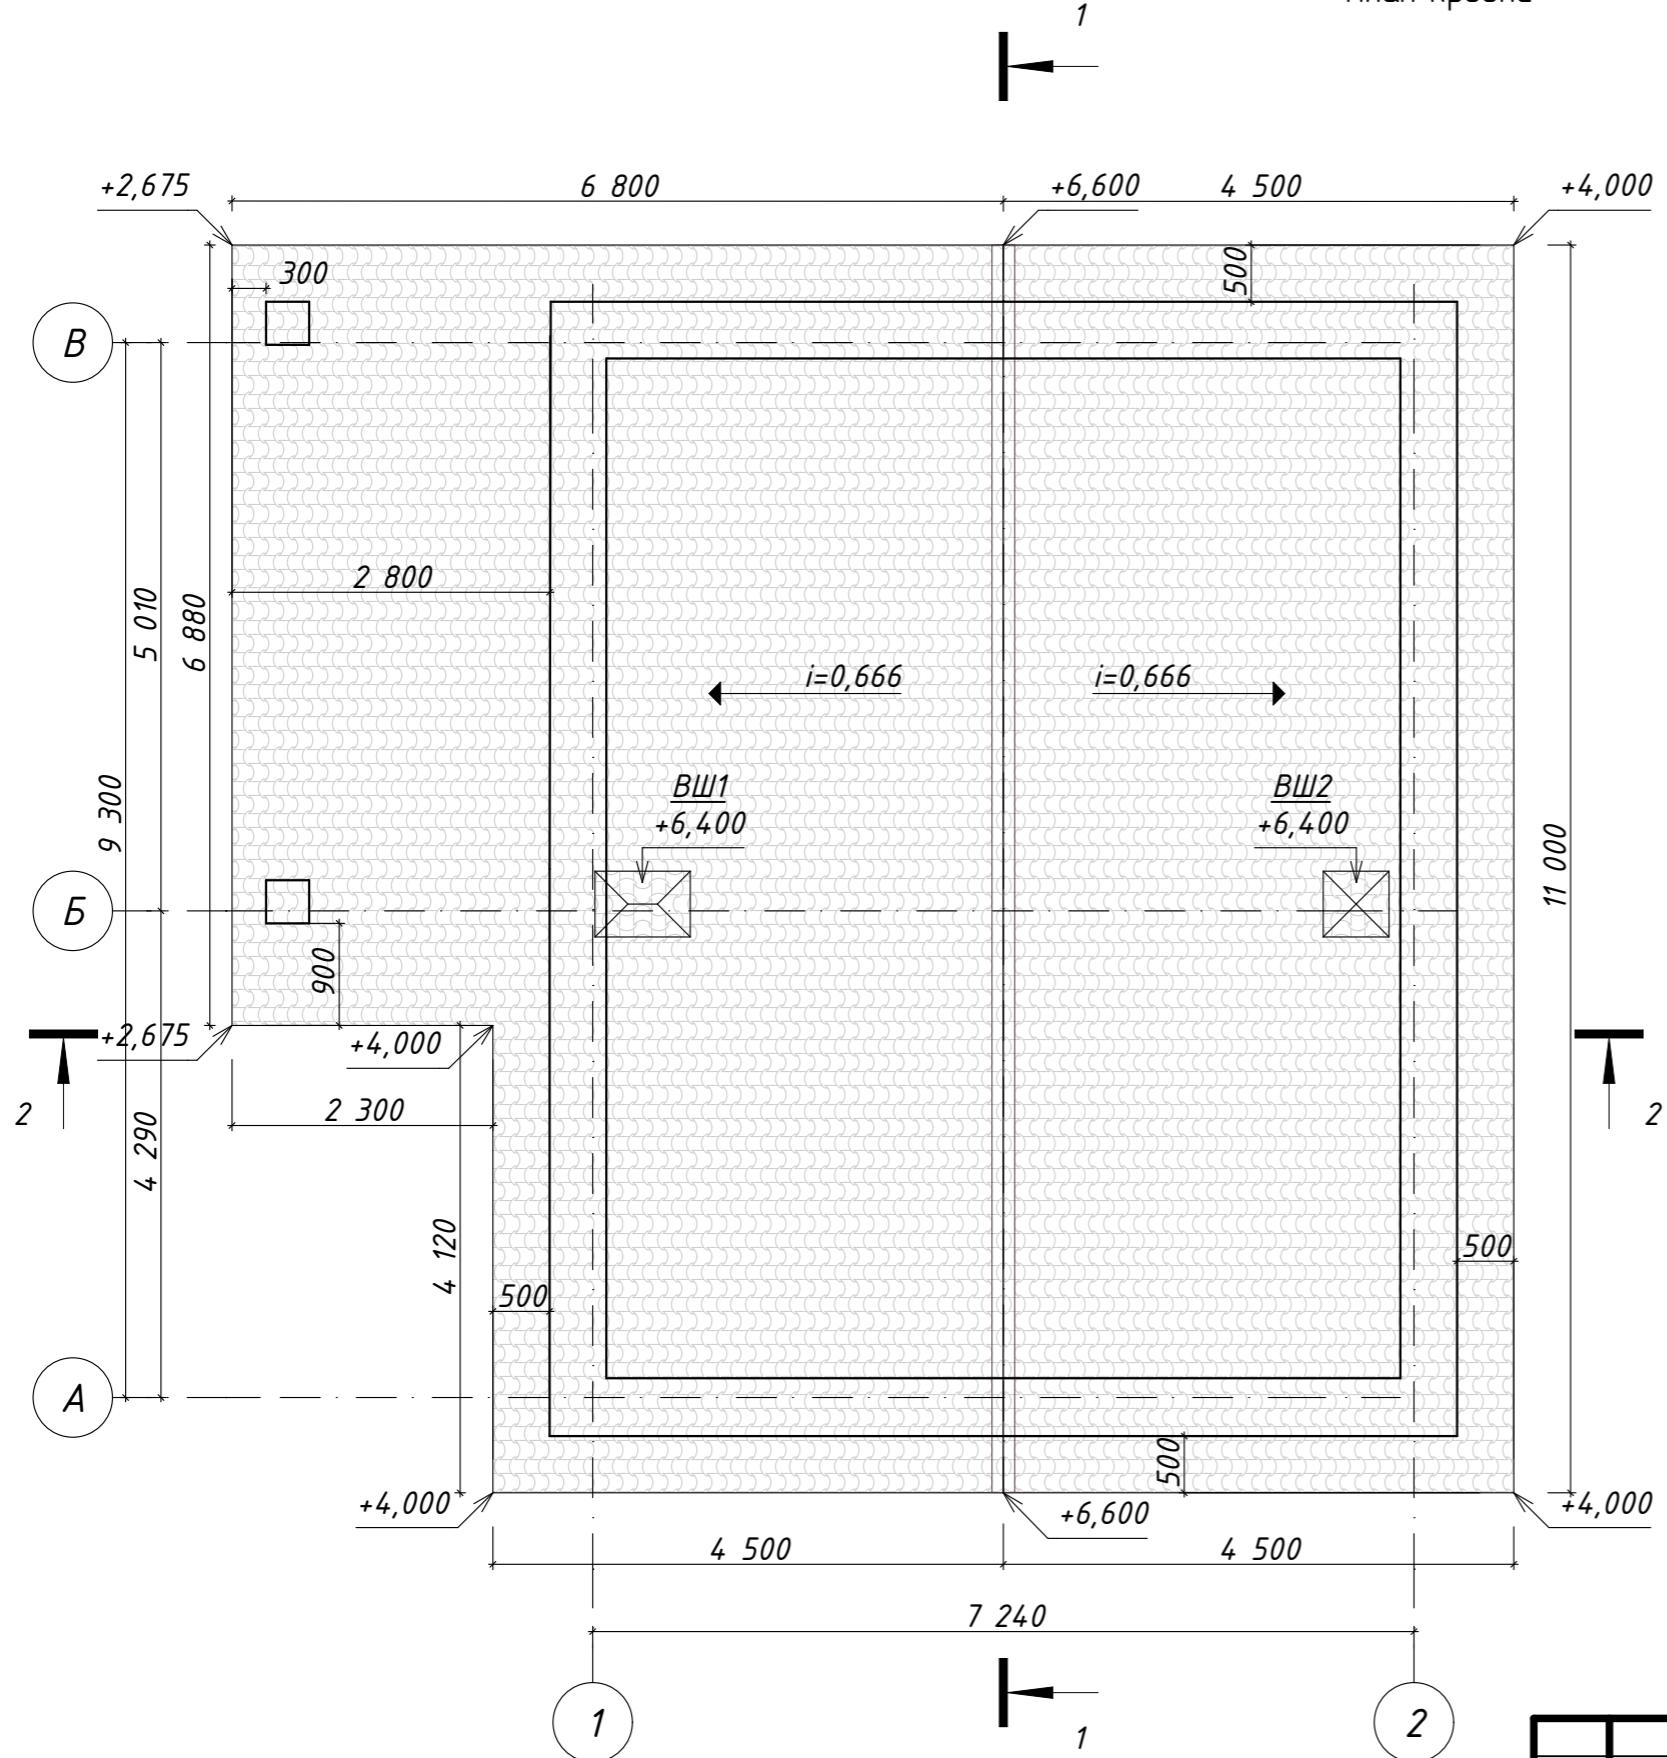


# Спецификация материалов на кровлю


Поз.	Обозначение	Наименование	Кол. шт.	Масса ед., кг	Примеч.
	ГОСТ 24045-2010	Металличерепица, м <sup>2</sup>	152,6		с учетом 15%на раскро
		Утеплитель, м <sup>2</sup>	92,40		
1	ГОСТ 14918-80*	Коньковая деталь стальной лист $b=0,3$ м, $\delta=0,7$ мм, м <sup>2</sup>	3,7		с учетом 15%на раскро
2	ГОСТ 30246-94	Водоприемная воронка	4		П.2
3	ГОСТ 30246-94	Водосточная труба, пм	13,9		П.2
4	ГОСТ 30246-94	Водосточный желоб, пм	21,2		

## Металличерепица

Обрешетка 30x150,  
шаг согласно металличерепице  
Кондробус 50x50  
Гидроизоляция  
Стропила 200x100, шаг см. на схеме  
Пароизоляция  
Обрешетка 30x150,  
шаг согласно металличерепице

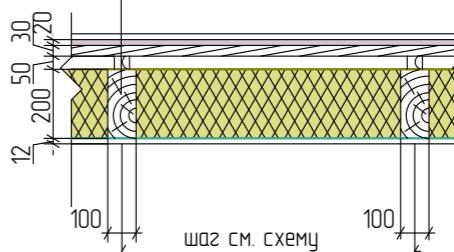

## Чзел устройства конька

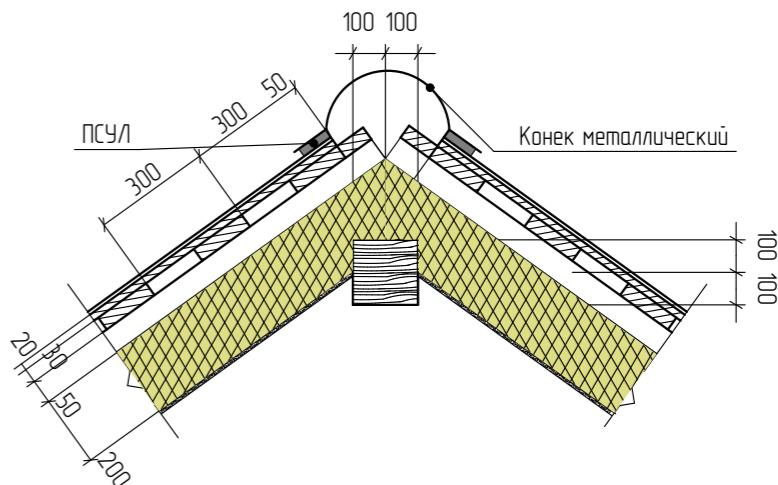

Изм.	Кол.ч	Лист	№Док.	Подп.	Дата
Разраб.	Ахмадуллина			10.22	

Проект жилого дома по адресу: Республика Башкортостан, Уфимский район, с/с Дмитриевский, с. Дмитриевка, ул. Трактовая.  
Кадастровый номер участка 02:47:040303:65

Индивидуальный жилой дом

Стадия      Лист      Листов  
П            21

План кровли. Спецификация элементов кровли.

### Каталог Окон

Полный ID Элемента	OK-1	OK-1	OK-2	OK-3	OK-4	OK-5	OK-6	OK-7
Наименование Окна	Двустворчатое...	Двустворчатое...	Двустворчатое...	Окно 25	Окно 25	Трапециевидальн...	Окно 25	Окно 25
Количество	2	2	1	1	1	1	1	1
Из Зоны с Номером	3	3	4	5	2	4	2	3, 1
Размер Ш x В	1 600 x 1 700	1 500 x 1 700	1 600 x 1 500	800 x 500	800 x 1 500	800 x 1 444	1 600 x 1 500	1 600 x 1 500
Ориентация				П	Л	П	Л	П
Высота Подоконника Окна	900	900	900	1 900	900	3 600	3 600	3 600
Высота Перемычки Окна	2 600	2 600	2 400	2 400	2 400	5 044	5 100	5 100
2D-символ								
Вид со Стороны, Противоположной С...								

### Каталог Дверей

Полный ID Элемента	ДВ-1	ДВ-2	ДВ-2	ДВ-3	ДВ-4	ДВ-5	ПР-1	ПР-2
Д по Классификации	Дверь -1	Дверь -2	Дверь -2	Дверь -3	Дверь -4	Дверь -5	Проем -2	Проем -2
Наименование Двери	Однопольная...	Однопольная...	Однопольная...	Однопольная...	Однопольная...	Однопольная...	Простой Про...	Простой Про...
Количество	1	2	2	1	1	1	1	1
Размер Ш x В	1 000x42 100	800x42 100	800x42 100	700x42 100	700x42 100	800x42 100	1 060x42 100	900x42 330
Ориентация	Л	Л	Л	П	Л	П		
Высота Перемычки Двери	2 100	2 100	2 300	2 100	2 300	2 300	2 100	2 330
2D-символ								
Вид со Стороны, Противоположной С...								

Изм.	Кол.ч.	Лист	№Док.	Подп.	Дата
Разраб.	Ахмадуллина			10.22	

Проект жилого дома по адресу: Республика Башкортостан, Уфимский район, с/с Дмитриевский, с. Дмитриевка, ул. Трактовая.  
Кадастровый номер участка: 02:47:040303:65

Индивидуальный жилой дом

Ведомость оконных и дверных проемов.

## Ведомость чертежей основного комплекта марки КР

№	Наименование	Примечание
1.	Общие данные.	
2	Схема расположения буронабивных свай Сб-1.	
3	Свая буронабивная СБ-1.	
4	Схема расположения монолитных ростверков.	
5	Армирование плиты перекрытия на отм. -0,270.	
6	Узел устройства цоколя.	
7	Кладочный план 1-го, 2-го этажа.	
8	Ведомость перемычек	
10	Опалубка монолитного пояса на отм. +2,810	
11	Схема армирования монолитного пояса на отм. +2,810	
12	Схема расположения плит перекрытия на отм. низа +3,000.	
13	Схема расположения стропильной кровли. Спецификация элементов стропильной системы.	
14	Узлы 1-3	
15	Стропильная кровля. Визуализация.	

Указания к производству работ:

Бетонная смесь должна укладываться в бетонирующую конструкцию горизонтальными слоями без разрывов с последовательной направленностью слоями укладки в одну сторону во всех слоях. Наибольшая толщина укладываемого слоя при использовании ручных глубинных вибраторов не должна превышать 1,25 длины рабочей длины вибратора.

Бетонирование плит, монолитно-связанных с колоннами и стенами следует производить не позднее, чем через 1-2 часа после бетонирования стен и колонн. При невыполнении этого условия, поверхность уложенного бетона тщательно очищается от грязи и выполняются насечки на поверхности.

Рабочие швы допускается устраивать при бетонировании стен и колонн на отметке верха фундамента, верха колонн и стен.

Контроль качества бетона должен выполняться согласно действующих ГОСТов, предоставляемые паспорт при приемке материала на строительном участке.

Проверка подвижности или жесткости бетонной смеси должна производиться у места укладки не реже двух раз за смену. Проверка прочности бетона осуществляется испытанием эталонных кубиков на 100м³ уложенного бетона, хранение образцов обеспечить у места укладки.

Приемка бетонных конструкций производится после снятия опалубки и оформляется актом освидетельствования скрытых работ.

Бетонные работы в т.ч. при отрицательных температурах воздуха или при температуре воздуха выше 25°C, арматурные и опалубочные работы, приемку бетона и железобетонных конструкций или частей здания, испытание бетона при приемке конструкций, осуществлять с соблюдением требований СНиП 3.03.01-87 "Несущие и ограждающие конструкции".

Перед укладкой бетонной смеси должны быть проверены и приняты все конструкции и их элементы закрываемые в процессе последующего производства работ, правильность установки и закрепления опалубки и поддерживающих ее конструкций.

Общие данные:

Проектная документация разработана для следующих природно-климатических условий:

- климатический район строительства – II В;
- расчетная температура наружного воздуха наиболее холодной пятидневки – 35°C;
- расчетный вес снегового покрова – 150 кг/м<sup>2</sup>;
- нормативное ветровое давление для II ветрового района – 0,30 кПа;
- нормативная глубина промерзания грунта – 1,8м;

За условную отметку 0,000 принята отметка чистого пола первого этажа.


К устройству полов приступить после прокладки всех подземных коммуникаций, инженерных сетей и установки перегородок.

Пожарно-технические характеристики применяемых материалов должны соответствовать требованиям п. 1.3 СНиП 21-01-97\*.

Производство работ в зимних условиях вести в строгом соответствии с требованиями СНиП 3.03.01-87 "Несущие и ограждающие конструкции".

Изм.	Колич.	Лист	№ Док.	Подп.	Дата	Проект жилого дома по адресу: Республика Башкортостан, Уфимский район, с/с Дмитриевский, с. Дмитриевка, ул. Трактовая. Кадастровый номер участка 02:47:040303:65		
Разраб.	Ахмадуллина			10.22		Индивидуальный жилой дом	Стадия	Лист
						Общие данные.	1	

## Схема расположения буронабивных свай СБ-1

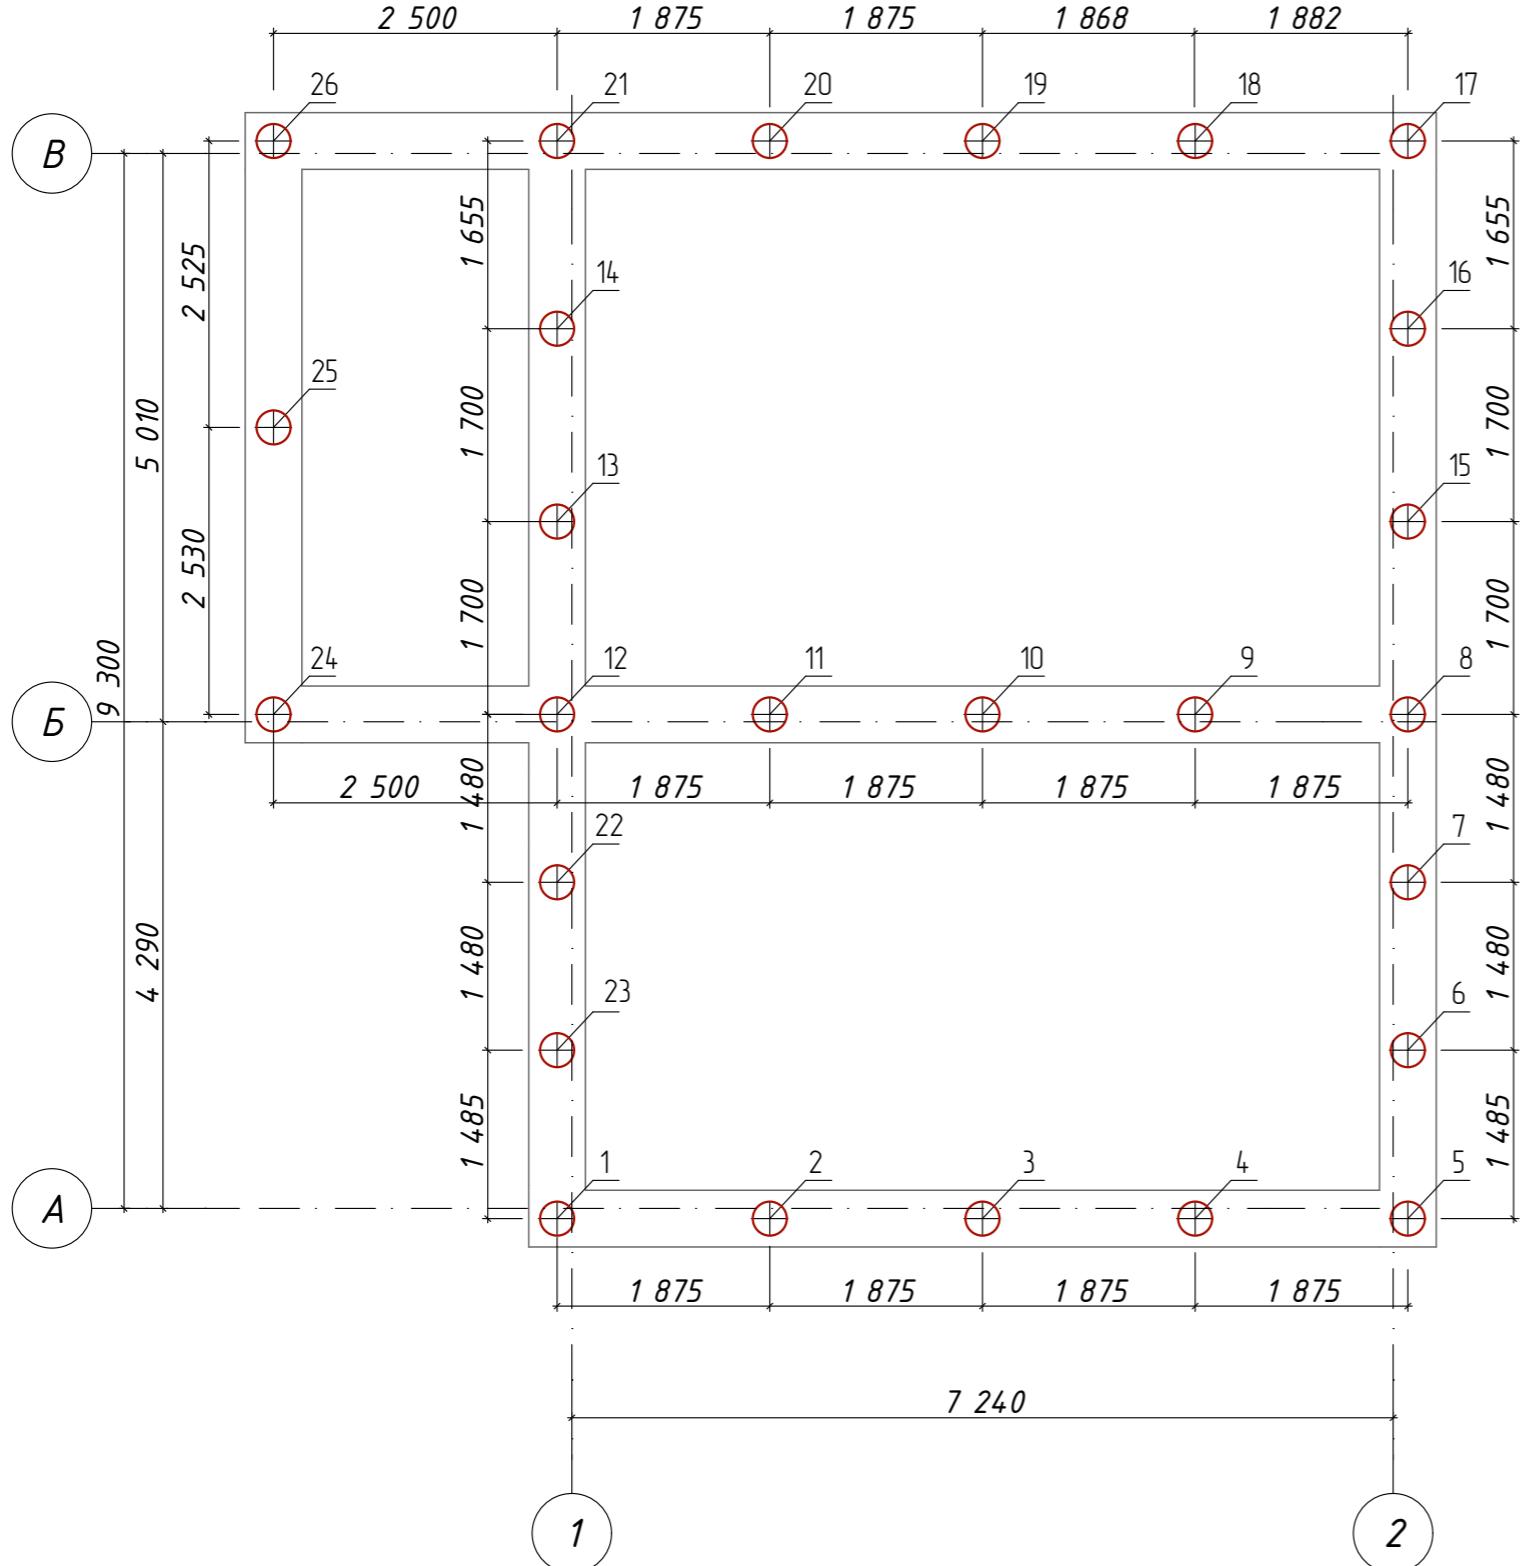

## Чл08Ныя ол0зэнчары:

1.29 Своя буронадувная Сδ-1  
отм. верха свай -0,910

## Спецификация Ѹуронадибоных сбоў СД-1

Марка, поз	Наименование	Кол.	Несущая способность свою по грунту, тс	Расчетная допускаемая нагр. на сваю, тс	Примеч.
	Сваи буровые железобетонные				
1-26	Сδ-1	26	16	11	
	Общий объем бетона для сваи Сδ-1:	4,6 м <sup>3</sup>			

## Ведомость расхода стали на сваи


Марка элемента	Изделия арматурные				Всего, кг	
	Арматура класса					
	A-400					
	ГОСТ 5781-82*					
	D 12	D 8				
Сваи Сδ-1 (26 шт)	229	27,6			296,6	

## Общие указания

1. Фундаменты разработаны для условно ровной площадки. Выбор типа фундаментов, определение глубины заложения и размеров фундаментов произведены без данных инженерно-геологических изысканий и могут быть скорректированы в соответствии со СП 22.13330.2011.
  2. За условную отметку 0,000 принята отметка чистого пола первого этажа.
  3. Производство свайных работ вести согласно СП 45.13330.2017 "Земляные сооружения, основания и фундаменты".
  4. Отметка верха головы свай -0,910
  5. Все сваи марки СБ1.
  6. Общее количество свай 26 шт.
  7. Монолитные железобетонные ростверки и монолитные плиты выполнить из бетона М250.
  8. Под ленточные ростверки выполнить подготовку из крупнозернистого песка толщиной 300мм.
  9. При бетонировании руководствоваться СП 45.13330.2017
  10. При армировании следует обращать внимание на точность расположения арматурных изделий в ростверке с соблюдением защитных слоев.
  11. Запрещается располагать стыки рабочей арматуры в зонах над сваями и в середине пролет. Смещение этих зон не менее 400мм.
  12. Высота монолитных ростверков 800мм.



Буронабивная свая Сб-1.

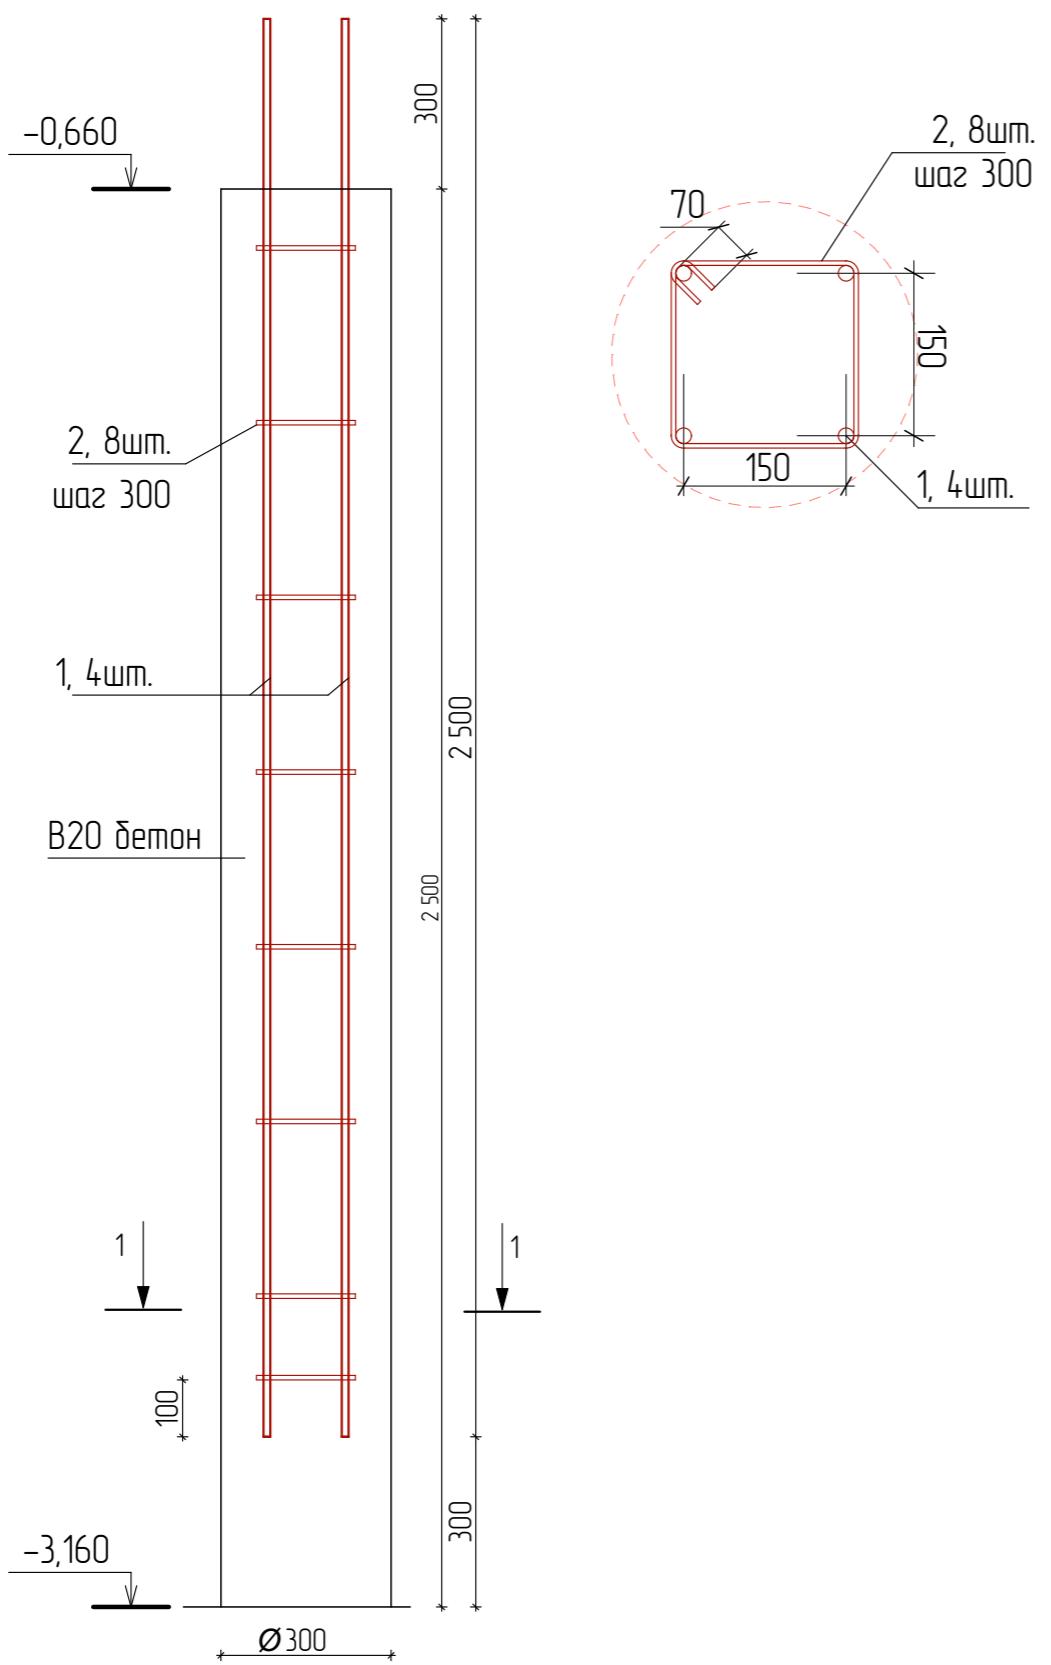

Спецификация элементов свай


Марка, поз	Обозначение	Наименование	Кол.	Масса ед., кг	Примеч.
		Свая буронабивная Сб-1			
1		Ø12 А400 ГОСТ 5781-82*, L=2 500	4	2,2	8,8 кг
2		Ø8 А400 ГОСТ 5781-82*, L=820	8	0,32	2,6 кг
		Материалы			
3		Бетон тяжелый кл. В20 м.куб.		0,176	

1. Расположение свай смотреть на листе КР-2.
2. Перед бетонированием арматура должна быть очищена и вытянута.
3. При возведении свайного фундамента следует руководствоваться требованиями СНиП 2.02.03-85. Фундамент составляют монолитный железобетонный ростверк по буронабивным коротким сваям СВ1 длиной 2,5 м. Монолитный ростверк из бетона класса В 15 (ГОСТ 25192 – 82\*), по морозостойкости F50, по водонепроницаемости W2. Для связи свай с ростверком оставить выпуски рабочей арматуры свай 300 мм. Бетонирование свай производить не позже суток после устройства скважины. Для бетонирования свай применить литую бетонную смесь на мелком заполнителе из бетона класса В20.
4. Соединение стержней во всех местах пересечения выполнять скрутками из вязальной проволоки.
5. Расстояние даны до центра арматурных стержней.
6. Материалы приведены без запаса.
7. Каркас КР-1 устанавливается в заранее пробуренную скважину.
8. Сварке подлежат все пересечения стержней.
9. За относительную отметку 0,000 принят уровень чистого пола этажа.
10. В местах деформационных швов проложить просмоленные доски (место примыкания фундамента перегородок).
11. Сечения 1-1...3-3 см. лист КР-5.

Изм.	Кол.ч	Лист	№Док.	Подп.	Дата	Проект жилого дома по адресу: Республика Башкортостан, Уфимский район, с/с Дмитриевский, с. Дмитриевка, ул. Трактовая. Кадастровый номер участка 02:47:040303:65		
Разраб.	Ахмадуллина				10.22	Индивидуальный жилой дом	Стадия	Лист
						Свая буронабивная Сб-1.	П	3

### Схема расположения монолитных растворков

## Спецификация элементов рострека.

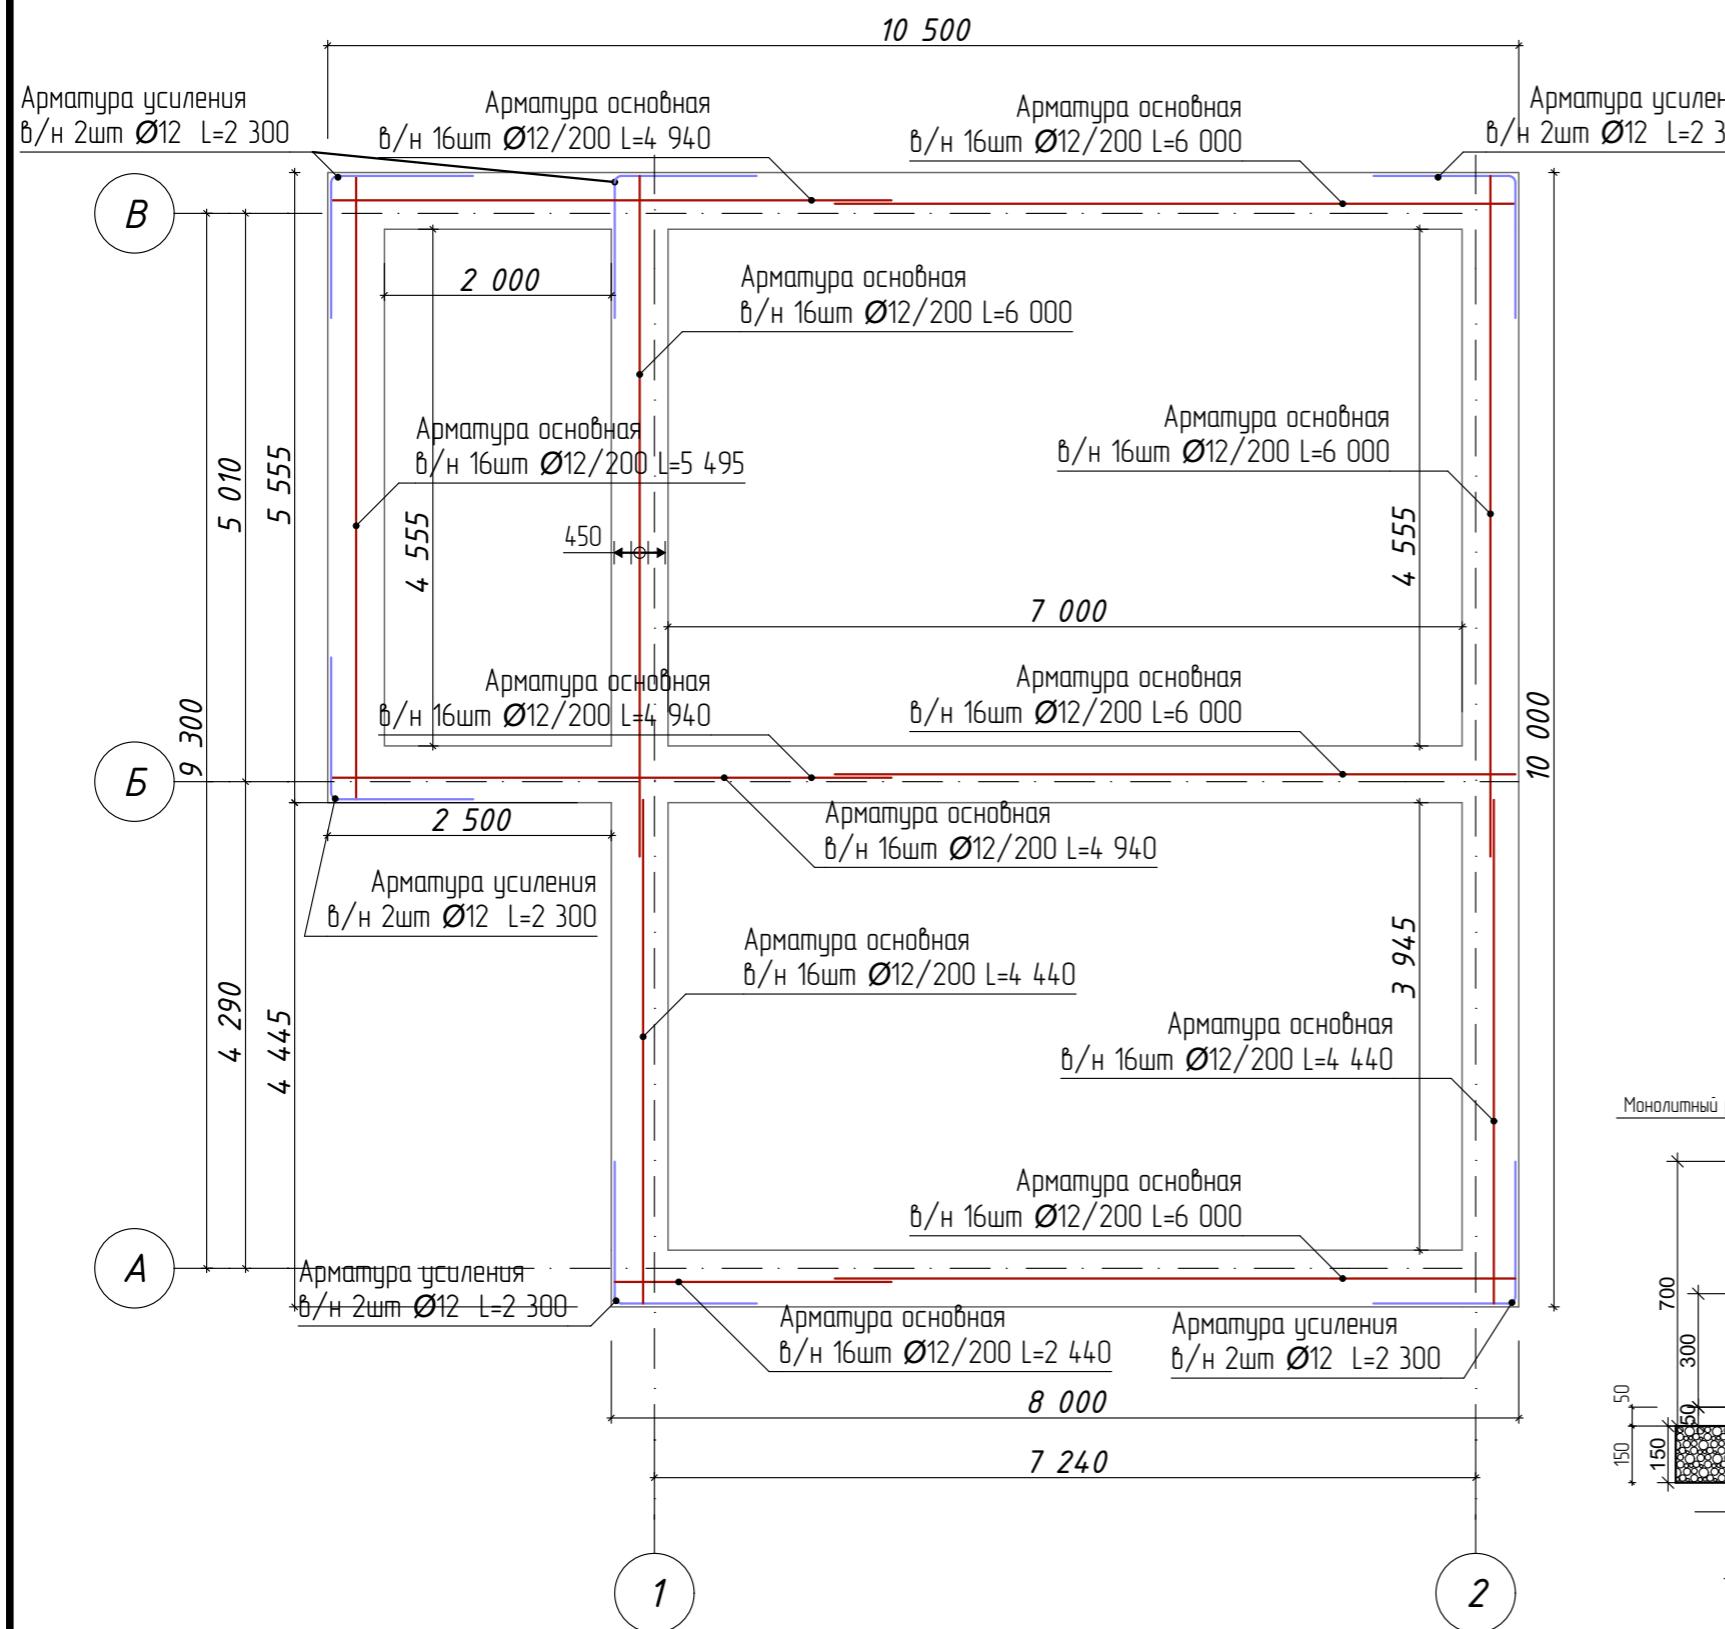


Поз.	Обозначение	Наименование	Кол.	Масса ед. кг.	Примеч.
1	ГОСТ 34028-2016	Ø 12 А 500С L= 6 000	60	5,33	159,8
2	ГОСТ 34028-2016	Ø 12 А 500С L= 4 940	24	4,4	52,6
3	ГОСТ 34028-2016	Ø 12 А 500С L= 5 495	12	4,9	29,3
4	ГОСТ 34028-2016	Ø 12 А 500С L= 4 440	24	3,94	47,3
5	ГОСТ 34028-2016	Ø 12 А 500С L=2 440	12	2,17	13
6	ГОСТ 34028-2016	Ø 12 А 500С L= 2 300	12	2,04	24,5
7	ГОСТ 34028-2016	Ø 8 А 500С L=1 920	348	0,76	263,9

## Ведомость расхода стали на ростверк.


Марка элемента	Изделия арматурные				Всего, кг	
	Арматура класса					
	A-500C					
	ГОСТ 5781-82*					
	D 12	Итого	D 8	Итого		
rostverk	326,5	326,5	263,9	263,9	590,4	

Сечение A-A

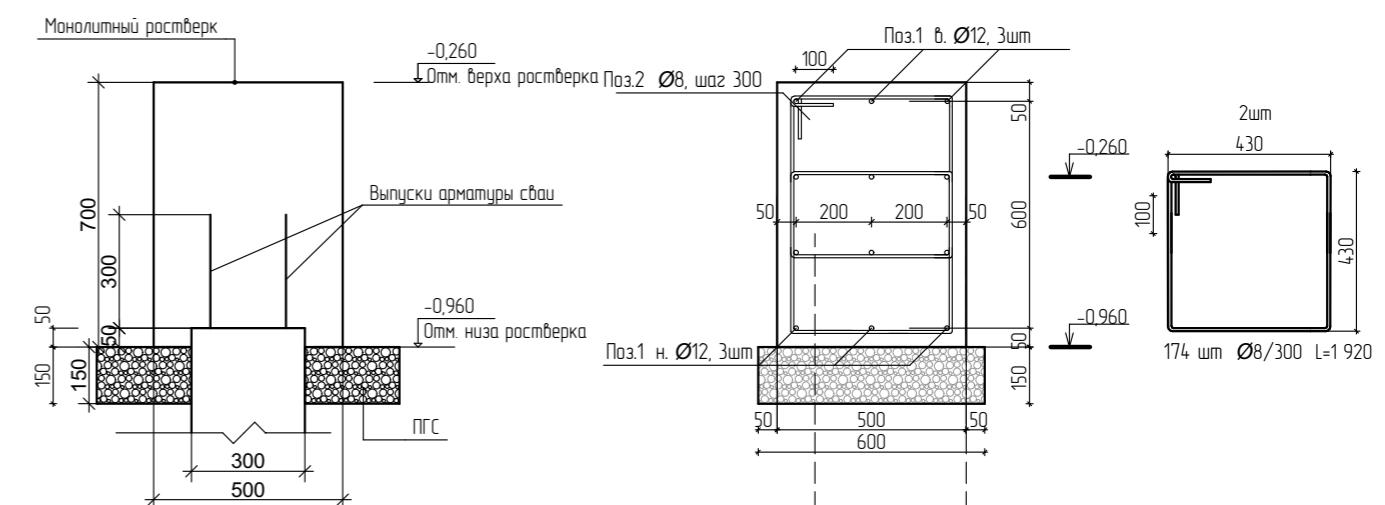

Армирование монолитной плиты перекрытия.

Спецификация элементов монолитной плиты

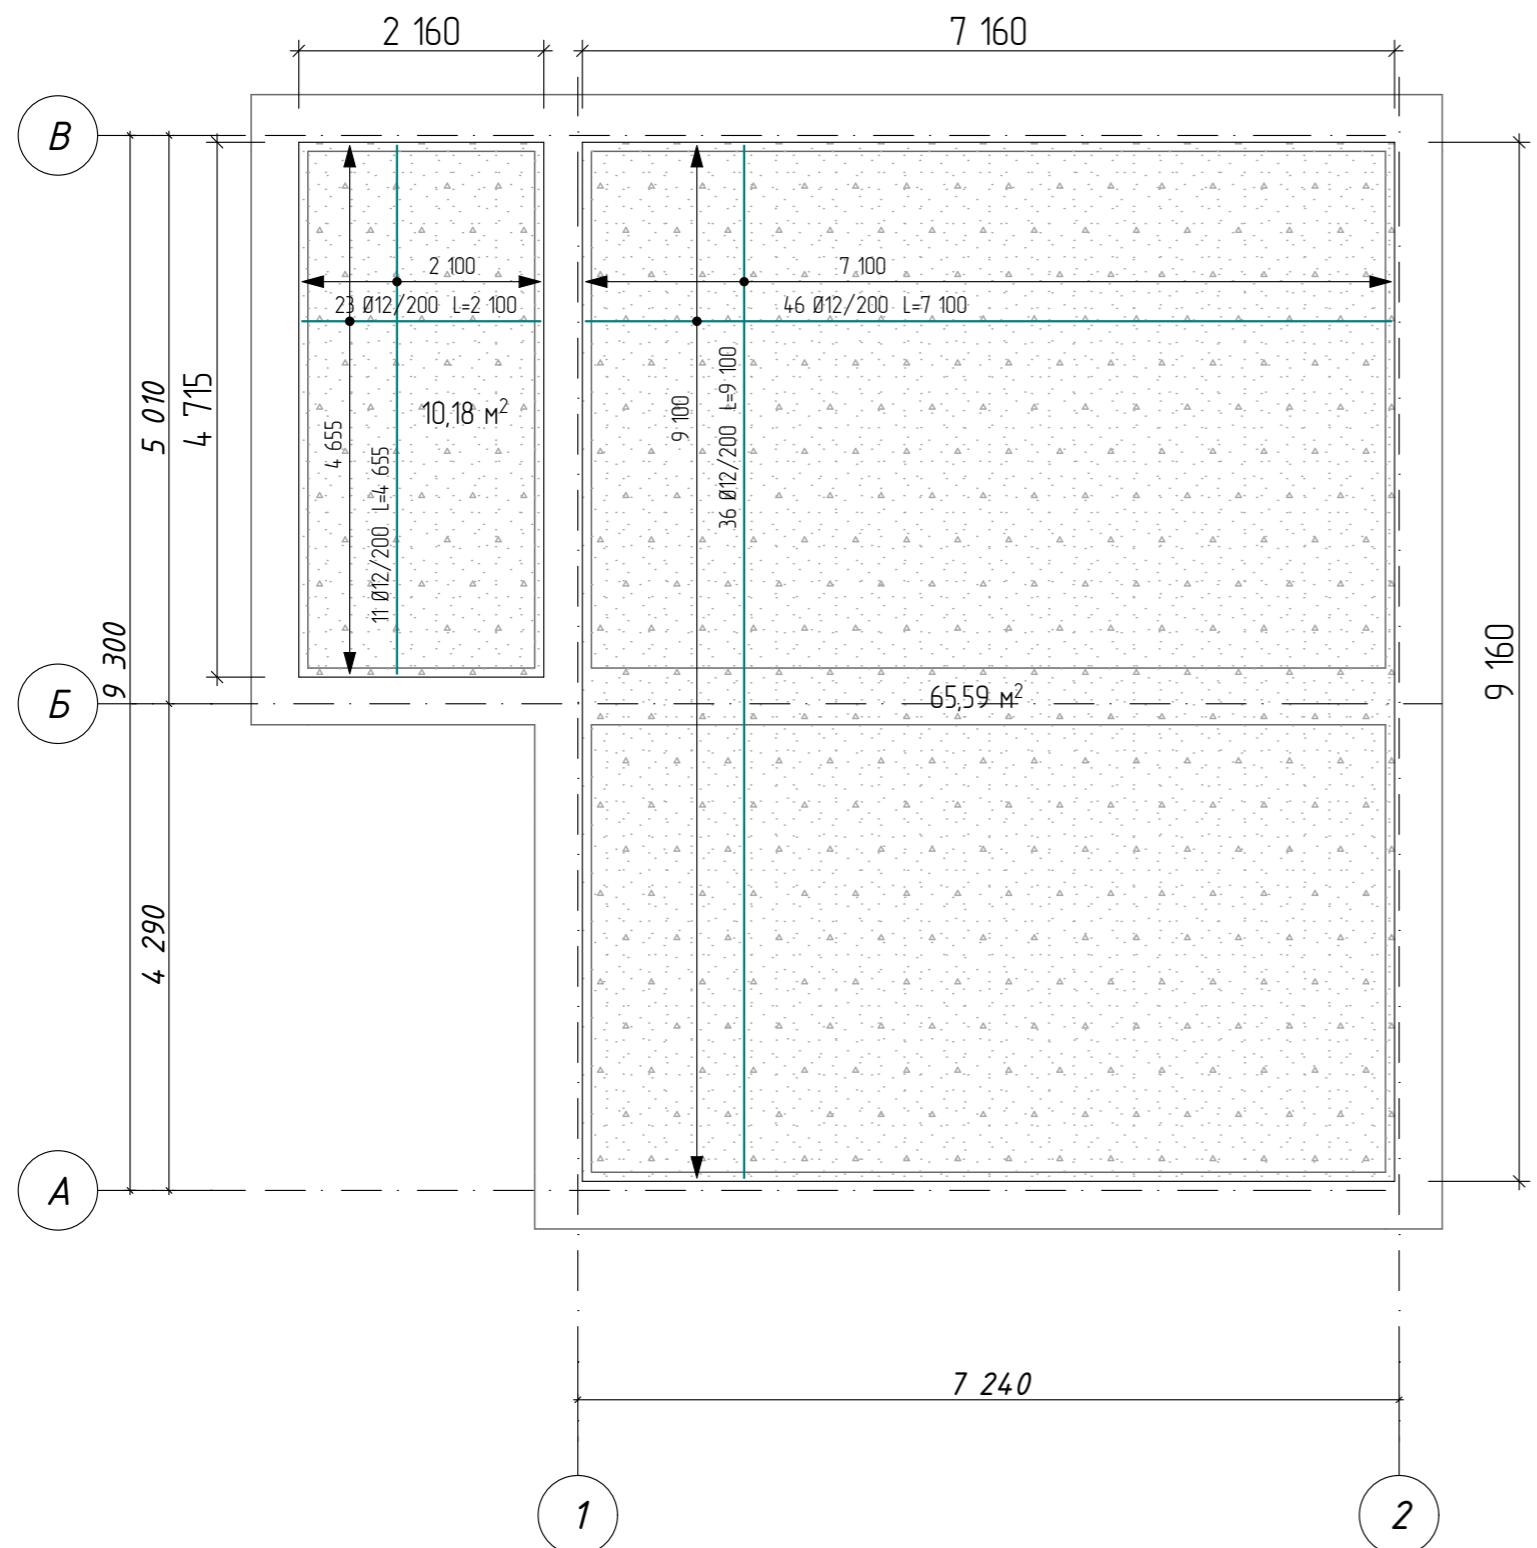

Поз.	Обозначение	Наименование	Кол.	Масса ед. кг.	Примеч.
1	ГОСТ 34028-2016	Ø 12 А 500С L= 7 100	46	6,3	290
2	ГОСТ 34028-2016	Ø 12 А 500С L= 9 100	36	8	290,9
3	ГОСТ 34028-2016	Ø 12 А 500С L=4 655	11	4,1	45,5
4	ГОСТ 34028-2016	Ø 12 А 500С L=2 100	23	1,8	42,9


  

Материал		
Бетон В15	75,8 м <sup>2</sup>	11,4 м <sup>3</sup>
Бетон В7,5	3,6 м <sup>3</sup>	
Экструдированный пенополистирол 50 мм	72,1 м <sup>2</sup>	3,6 м <sup>3</sup>
Гидроизоляция	107,6 м <sup>2</sup>	
ПГС	14,42 м <sup>3</sup>	
Полиэтиленовая пленка 250 мкм	75,8 м <sup>2</sup>	
Геотекстиль	81,5 м <sup>2</sup>	


Ведомость расхода стали на монолитную плиту

Марка элемента	Изделия арматурные	Всего, кг
	Арматура класса	
	А-500С	
	ГОСТ 34028-2016	
	Ø 12	
	Плита	


Изм.	Кол.ч	Лист	№Док.	Подп.	Дата	Проект жилого дома по адресу: Республика Башкортостан, Уфимский район, с/с Дмитриевский, с. Дмитриевка, ул. Трактовая. Кадастровый номер участка 02:47:040303:65		
Разраб.	Ахмадуллина			10.22		Индивидуальный жилой дом	Стадия	Лист
							П	5
						Армирование плиты перекрытия на отм. -0,210.		

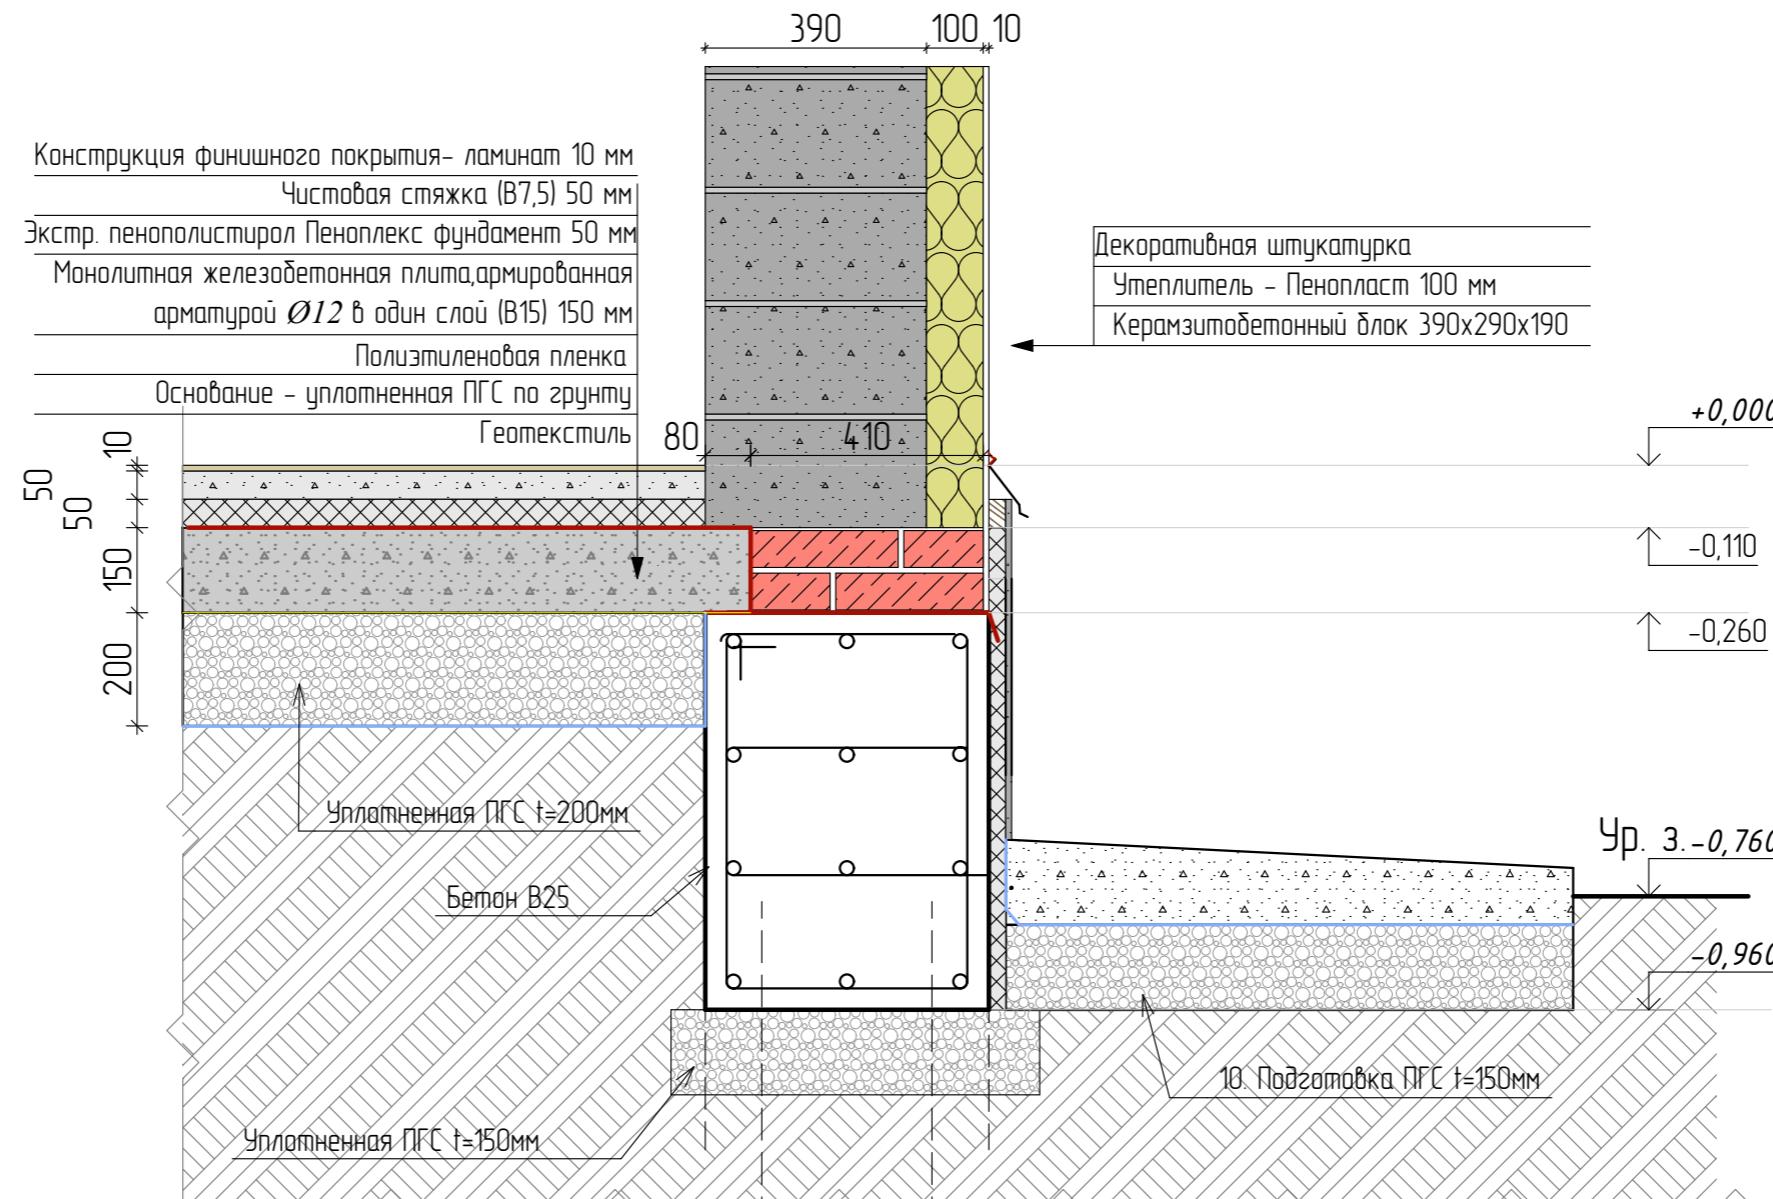

## Кладочный план 1 этажа на отм. +0,000

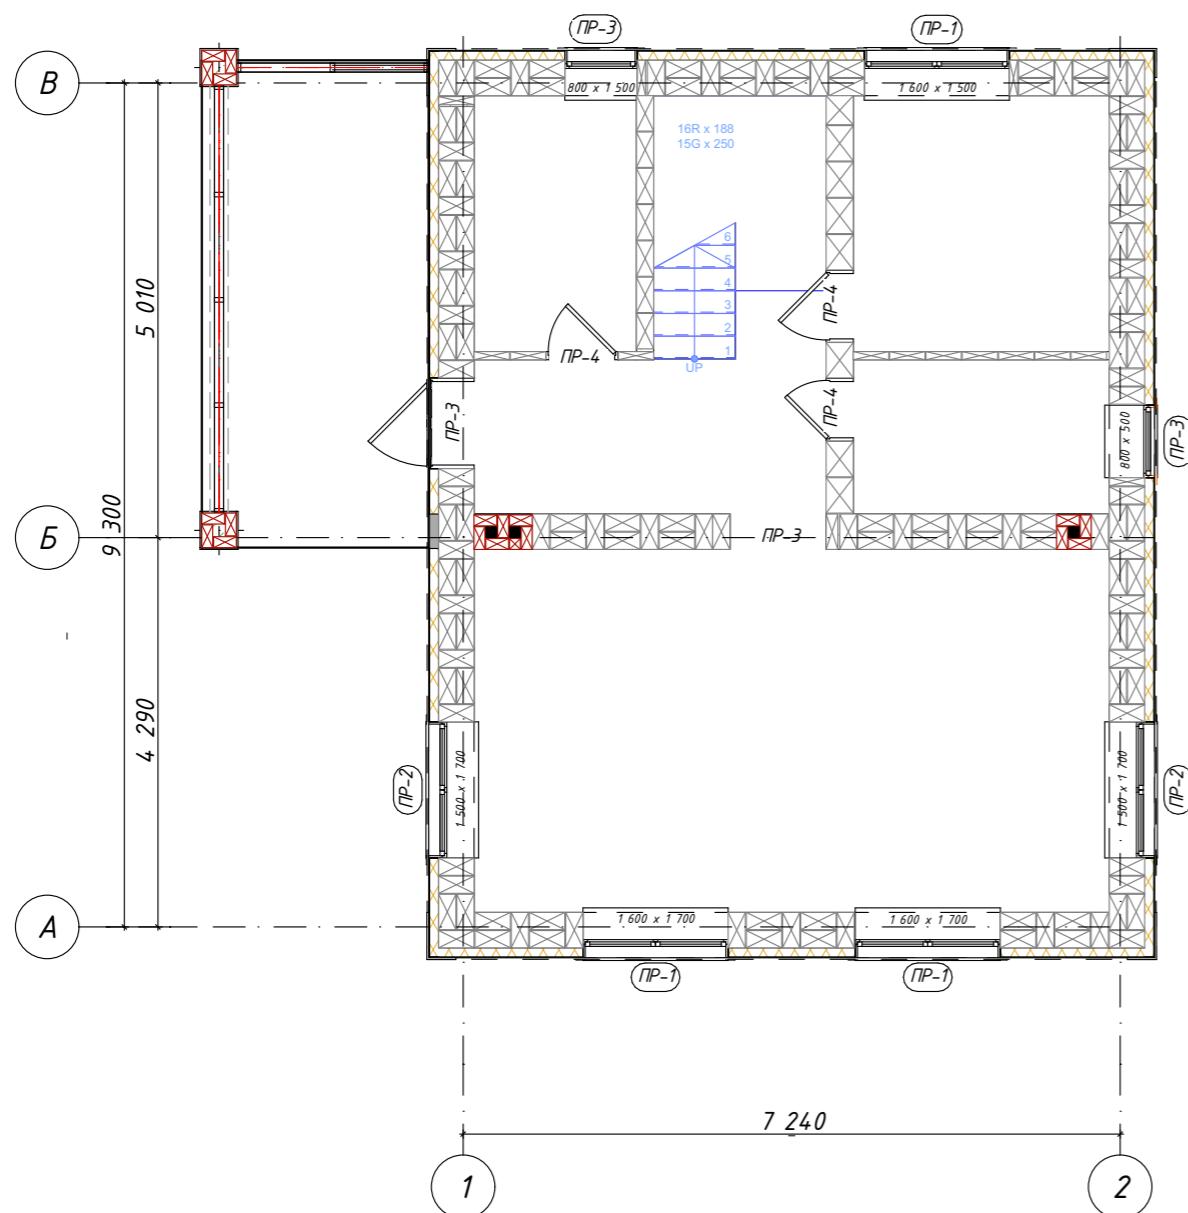

## Кладочный план 2 этажа на отм. +3,200

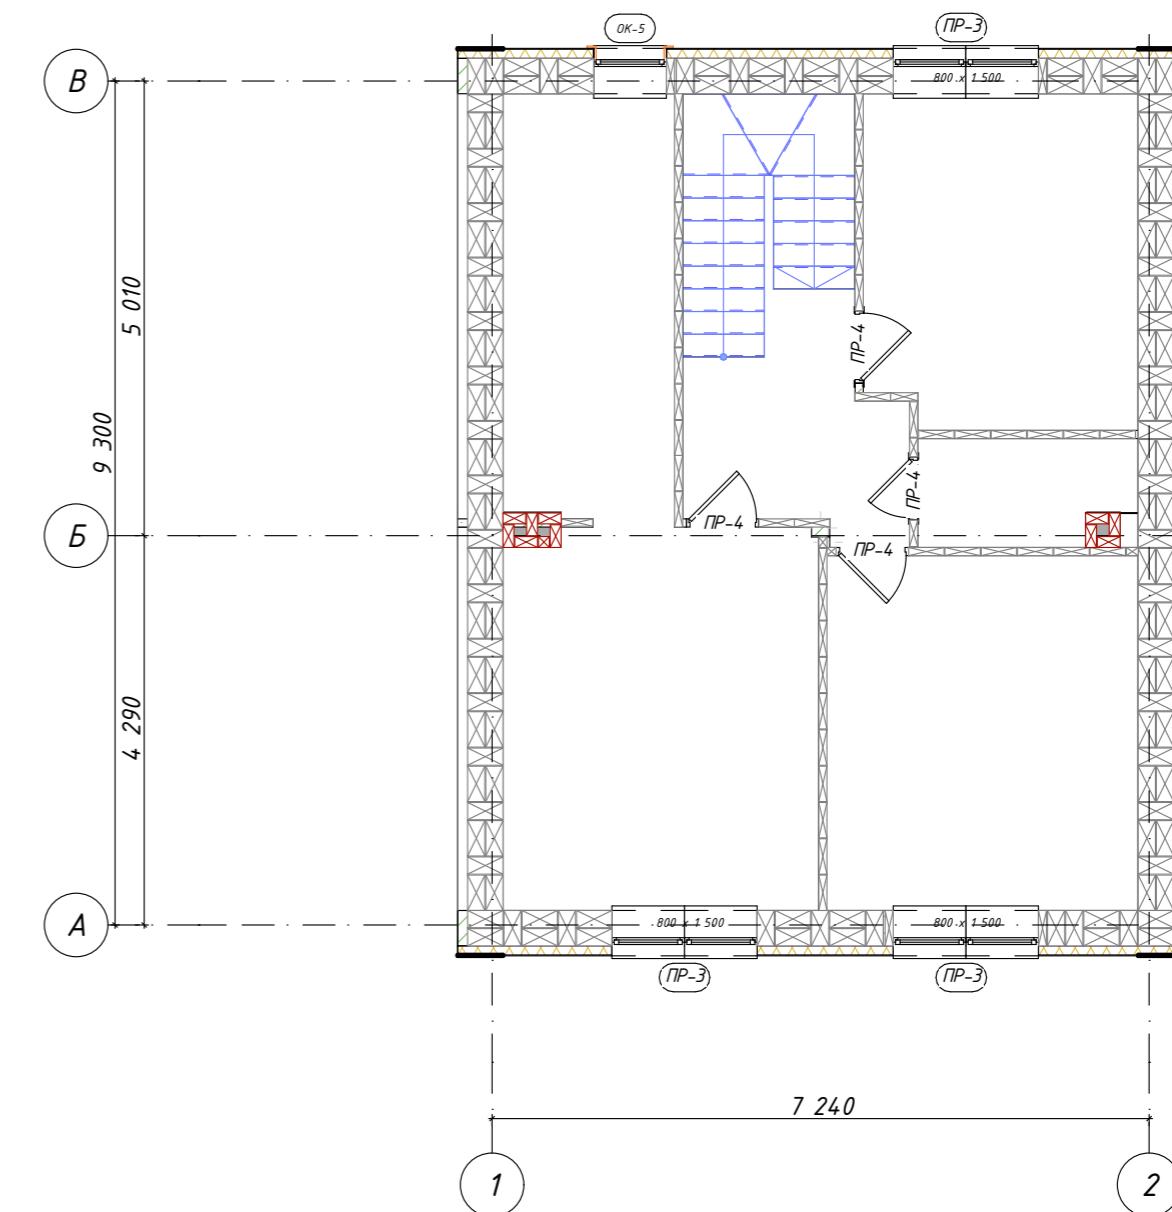

Керамзитобетонный блок D600 390x290x190h – S = 141,1 кв.м.  
Наружные стены V = 40,9 куб.м.





Кол-во: 1,700 шт  
Керамзитобетонный блок D600 390x290x190h - S =29,7 кв.м.  
Внут.стены V = 8,6 куб.м.  
Код.№: 358 шт

Керамзитобетоның блок D600 390x90x190h – S = 60,85 кв.м.  
V = 5,5 куб.м.  
Кед. Вс: 765 шт.

Кирпич одинарный 250x120x65 на вентканалы - V = 1,3 куб.м.  
Кол-во: 513шт

Утеплитель: 150 кв.м.

## Ведомость перемычек

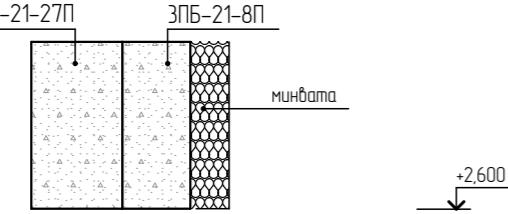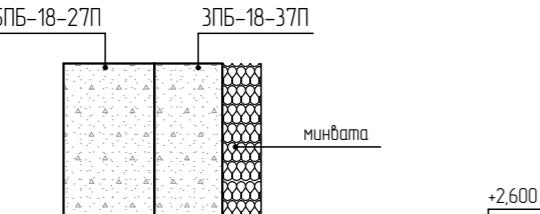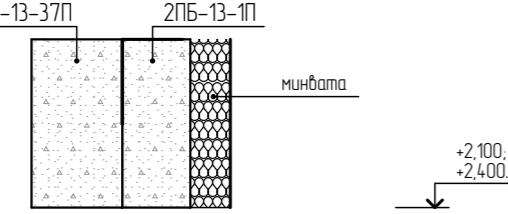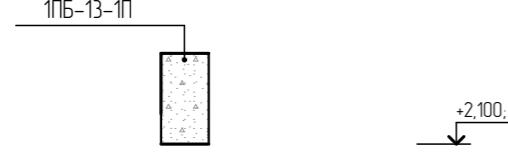Марка поз.	Схема сечения
ПР-1 шт. 3	
ПР-2 шт. 2	
ПР-3 шт. 6	
ПР-4 шт. 7	

## Спецификация элементов на лист

Поз.	Обозначение	Наименование	Кол.	Масса ед., кг	Примеч.
	ГОСТ 1.038.1-16ып. 1	5ПБ-21-27П	3	285	855
	ГОСТ 1.038.1-16ып. 1	3ПБ-21-8П	3	137	411
	ГОСТ 1.038.1-16ып. 1	5ПБ-18-27П	2	245	490
	ГОСТ 1.038.1-16ып. 1	3ПБ-18-37П	2	119	238
	ГОСТ 1.038.1-16ып. 1	3ПБ-13-37П	6	85	510
	ГОСТ 1.038.1-16ып. 1	2ПБ-13-1П	6	54	324
	ГОСТ 1.038.1-16ып. 1	1ПБ-13-1П	7	25	175

Примечание: проемы замаркированы на листе КР-8

Изм.	Кол.ч.	Лист	№Док.	Подп.	Дата	Проект жилого дома по адресу: Республика Башкортостан, Уфимский район, с/с Дмитриевский, с. Дмитриевка, ул. Трактовая. Кадастровый номер участка: 02:47:040303:65		
Разраб.	Ахмадуллина			10.22		Индивидуальный жилой дом	Стадия	Лист
							П	8
						Ведомость перемычек.		

Опалубка монолитного пояса на отм. +2,810


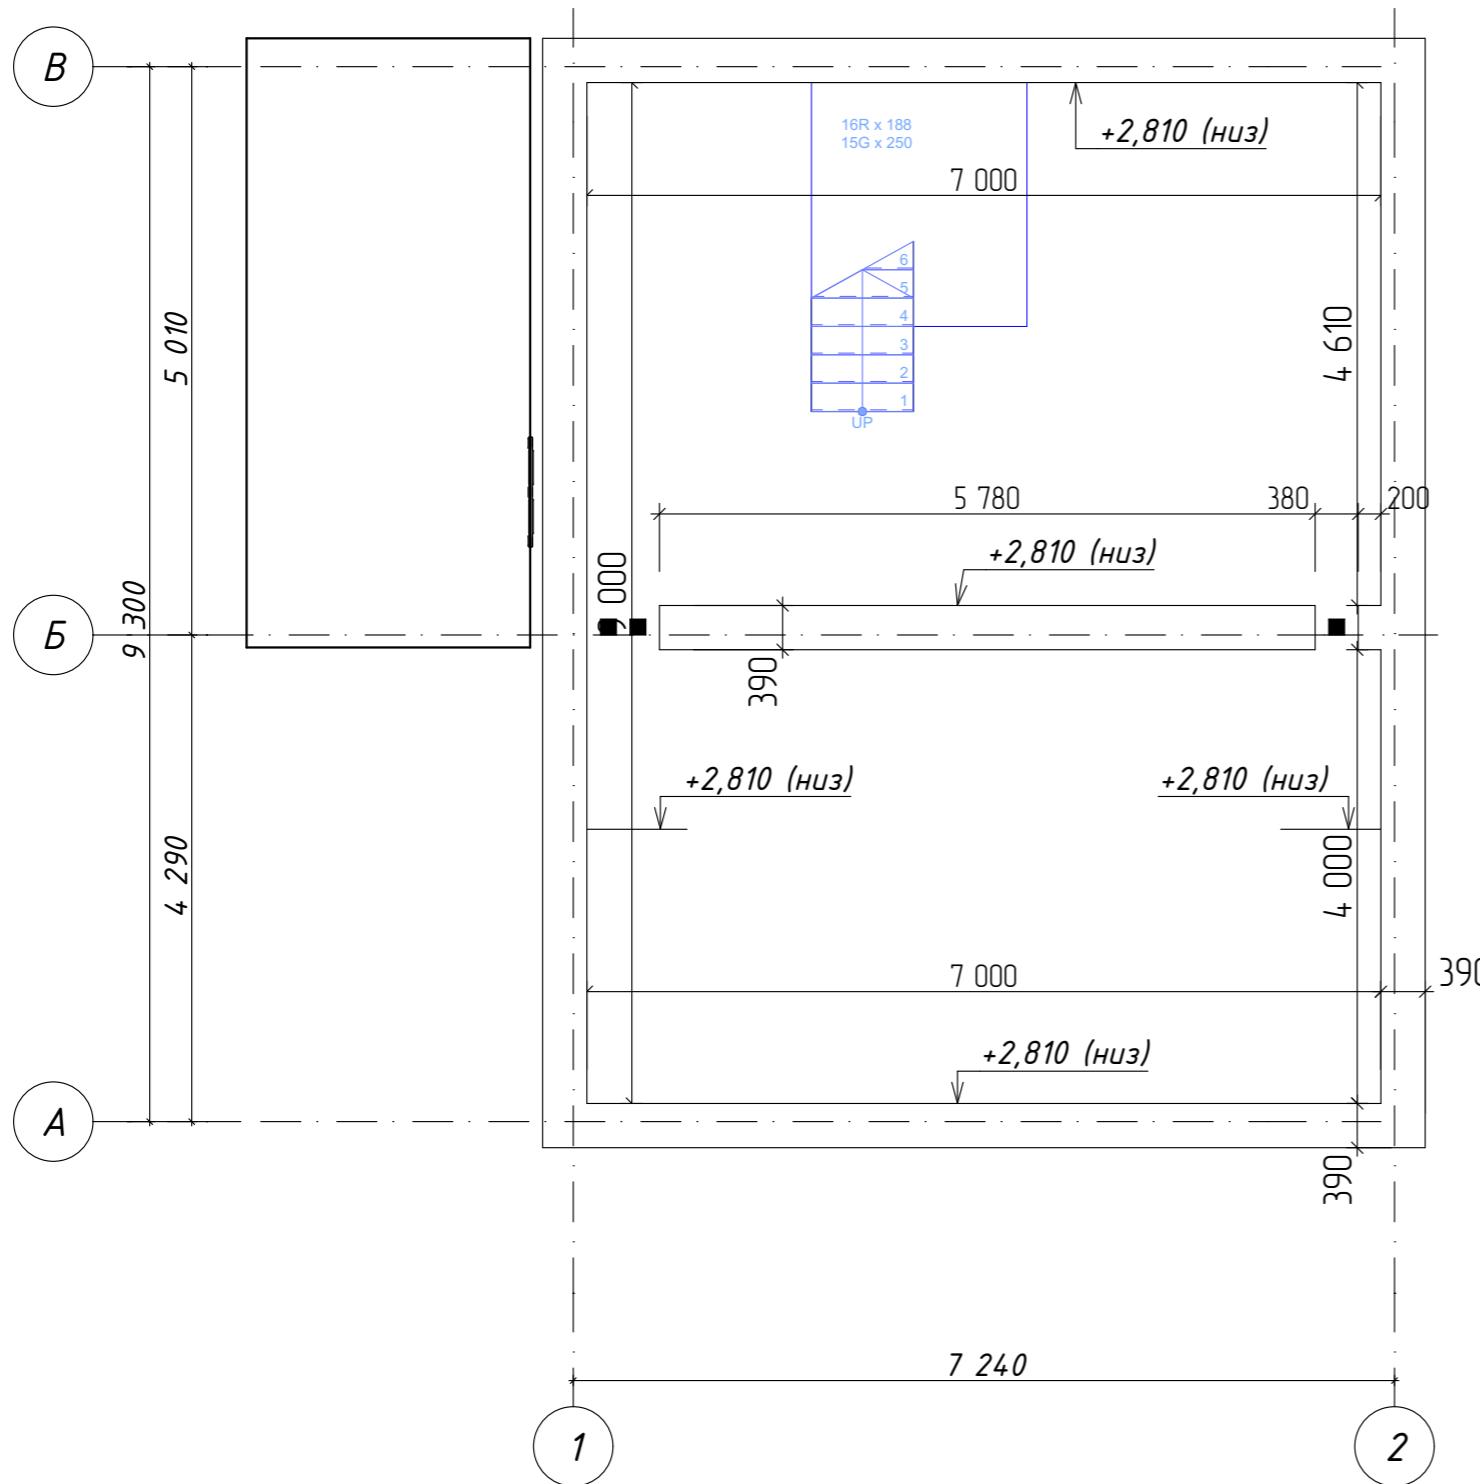


Схема армирования монолитного пояса на отм. +2,810

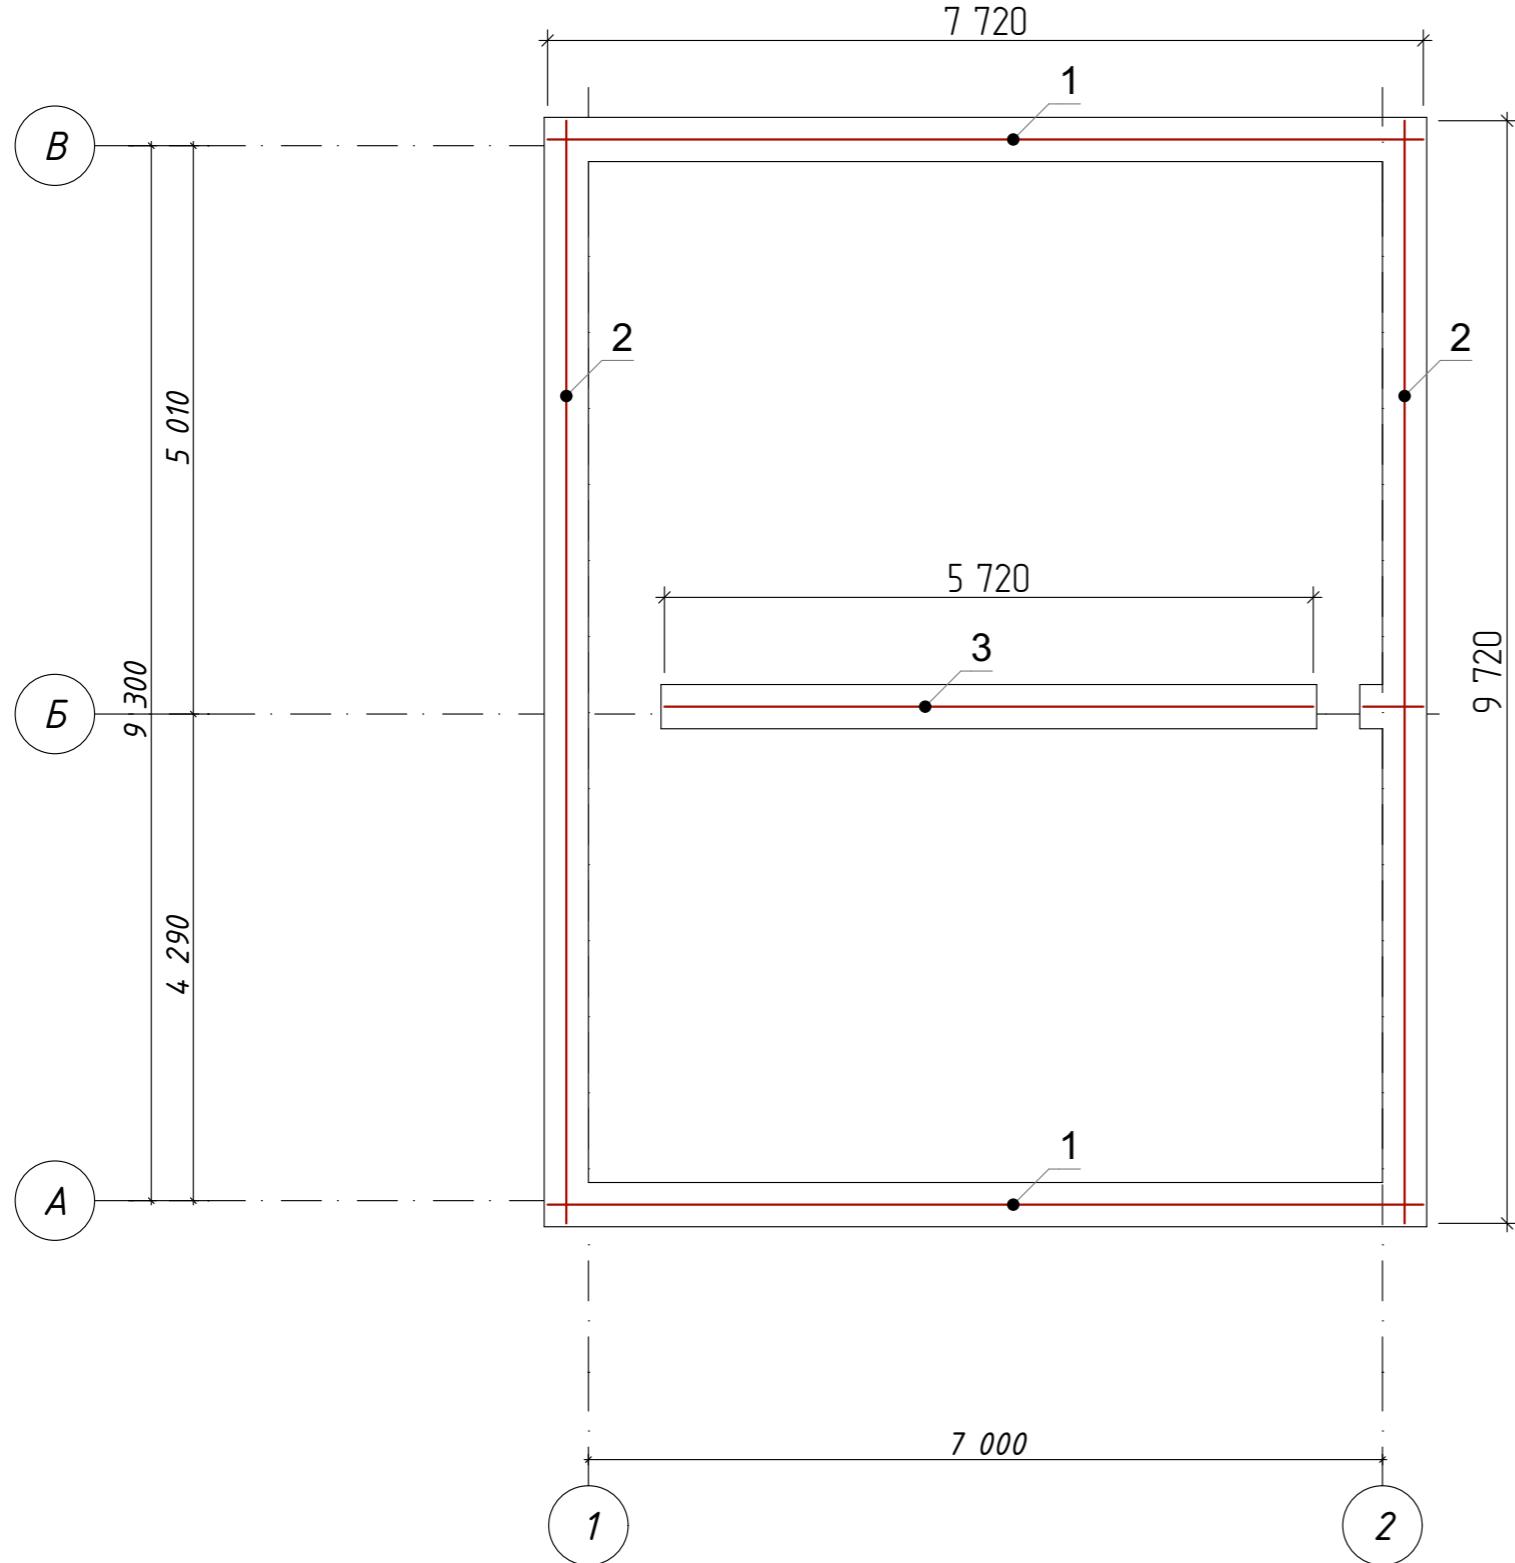


Спецификация элементов монолитного пояса

Поз.	Обозначение	Наименование	Кол.	Масса ед. кг.	Примеч.
1	ГОСТ 34028-2016	Ø 12 А 500С L= 7 720	12	6,85	82,3
2	ГОСТ 34028-2016	Ø 12 А 500С L= 9 720	12	8,6	103,6
3	ГОСТ 34028-2016	Ø 12 А 500С L= 5 720	6	5,1	30,5
4	ГОСТ 34028-2016	Ø 8 А 500С L=1 040	135	0,410	55,5
Материалы					
		Бетон В25			2,9 м <sup>3</sup>

Ведомость расхода стали на монолитный пояс

Марка элемента	Изделия арматурные		Всего, кг	
	Арматура класса			
	A-500С			
	ГОСТ 34028-2016			
	D 12	D8		
Монолитный пояс	216,4	55,5	172	

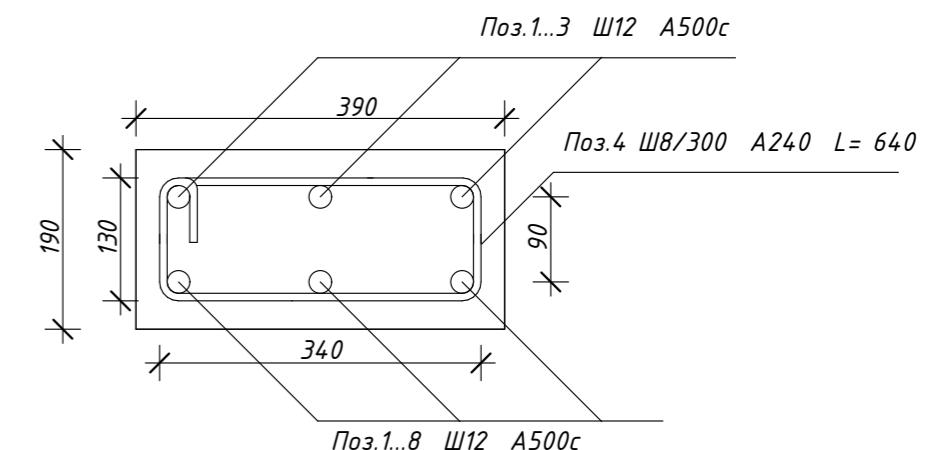

Изм.	Кол.ч	Лист	№Док.	Подп.	Дата	Проект жилого дома по адресу: Республика Башкортостан, Уфимский район, с/с Дмитриевский, с. Дмитриевка, ул. Трактовая. Кадастровый номер участка 02:47:040303:65		
Разраб.	Ахмадуллина			10.22		Индивидуальный жилой дом		
						Схема армирования монолитного пояса на отм. +2,810.		
						Стадия	Лист	Листов
						П	10	

Схема расположения плит перекрытия на отм. низд +3,000.


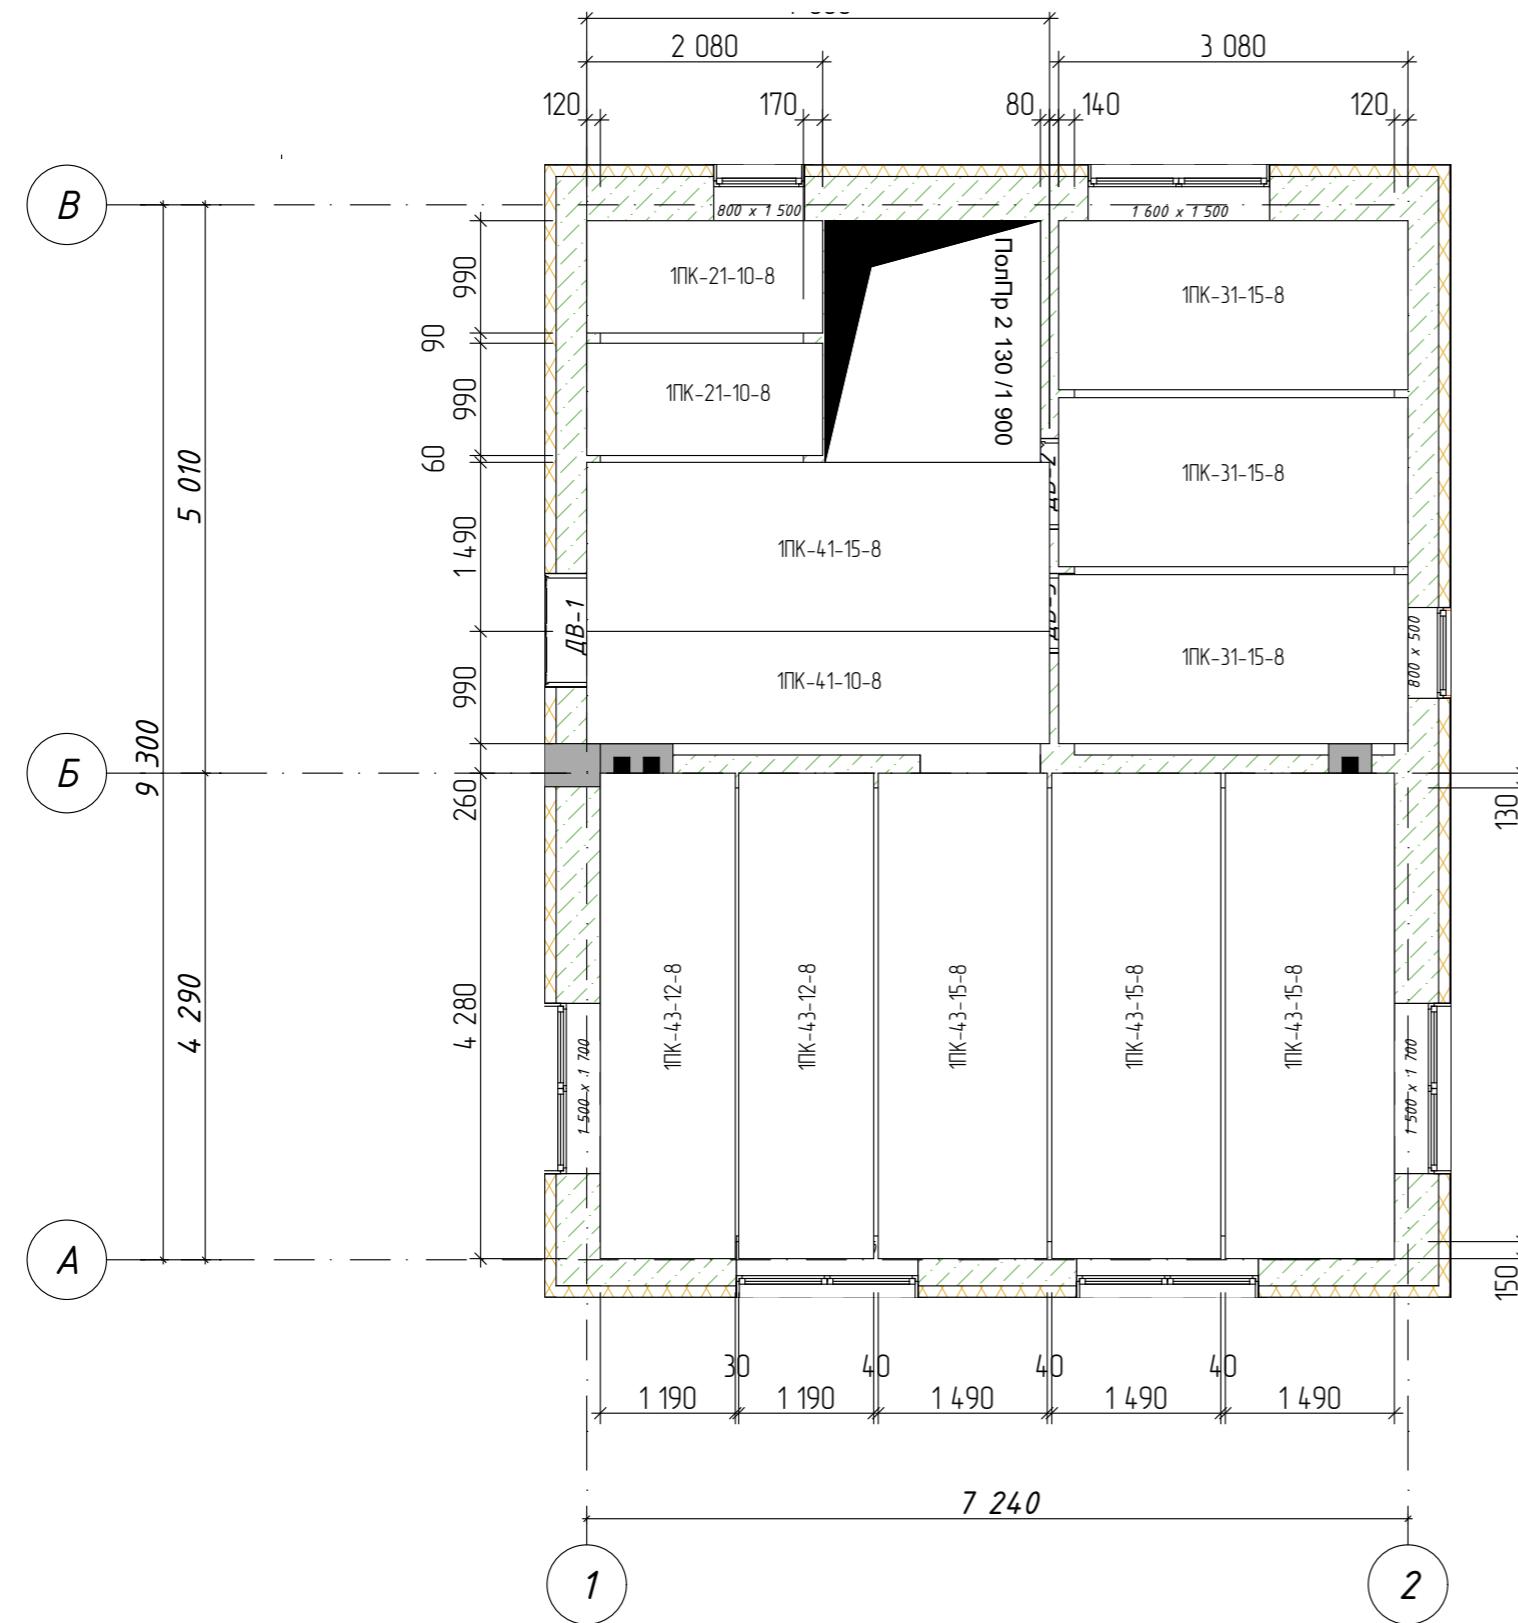


Схема расположения стропильной кровли. Спецификация.

Спецификация элементов стропильной кровли.

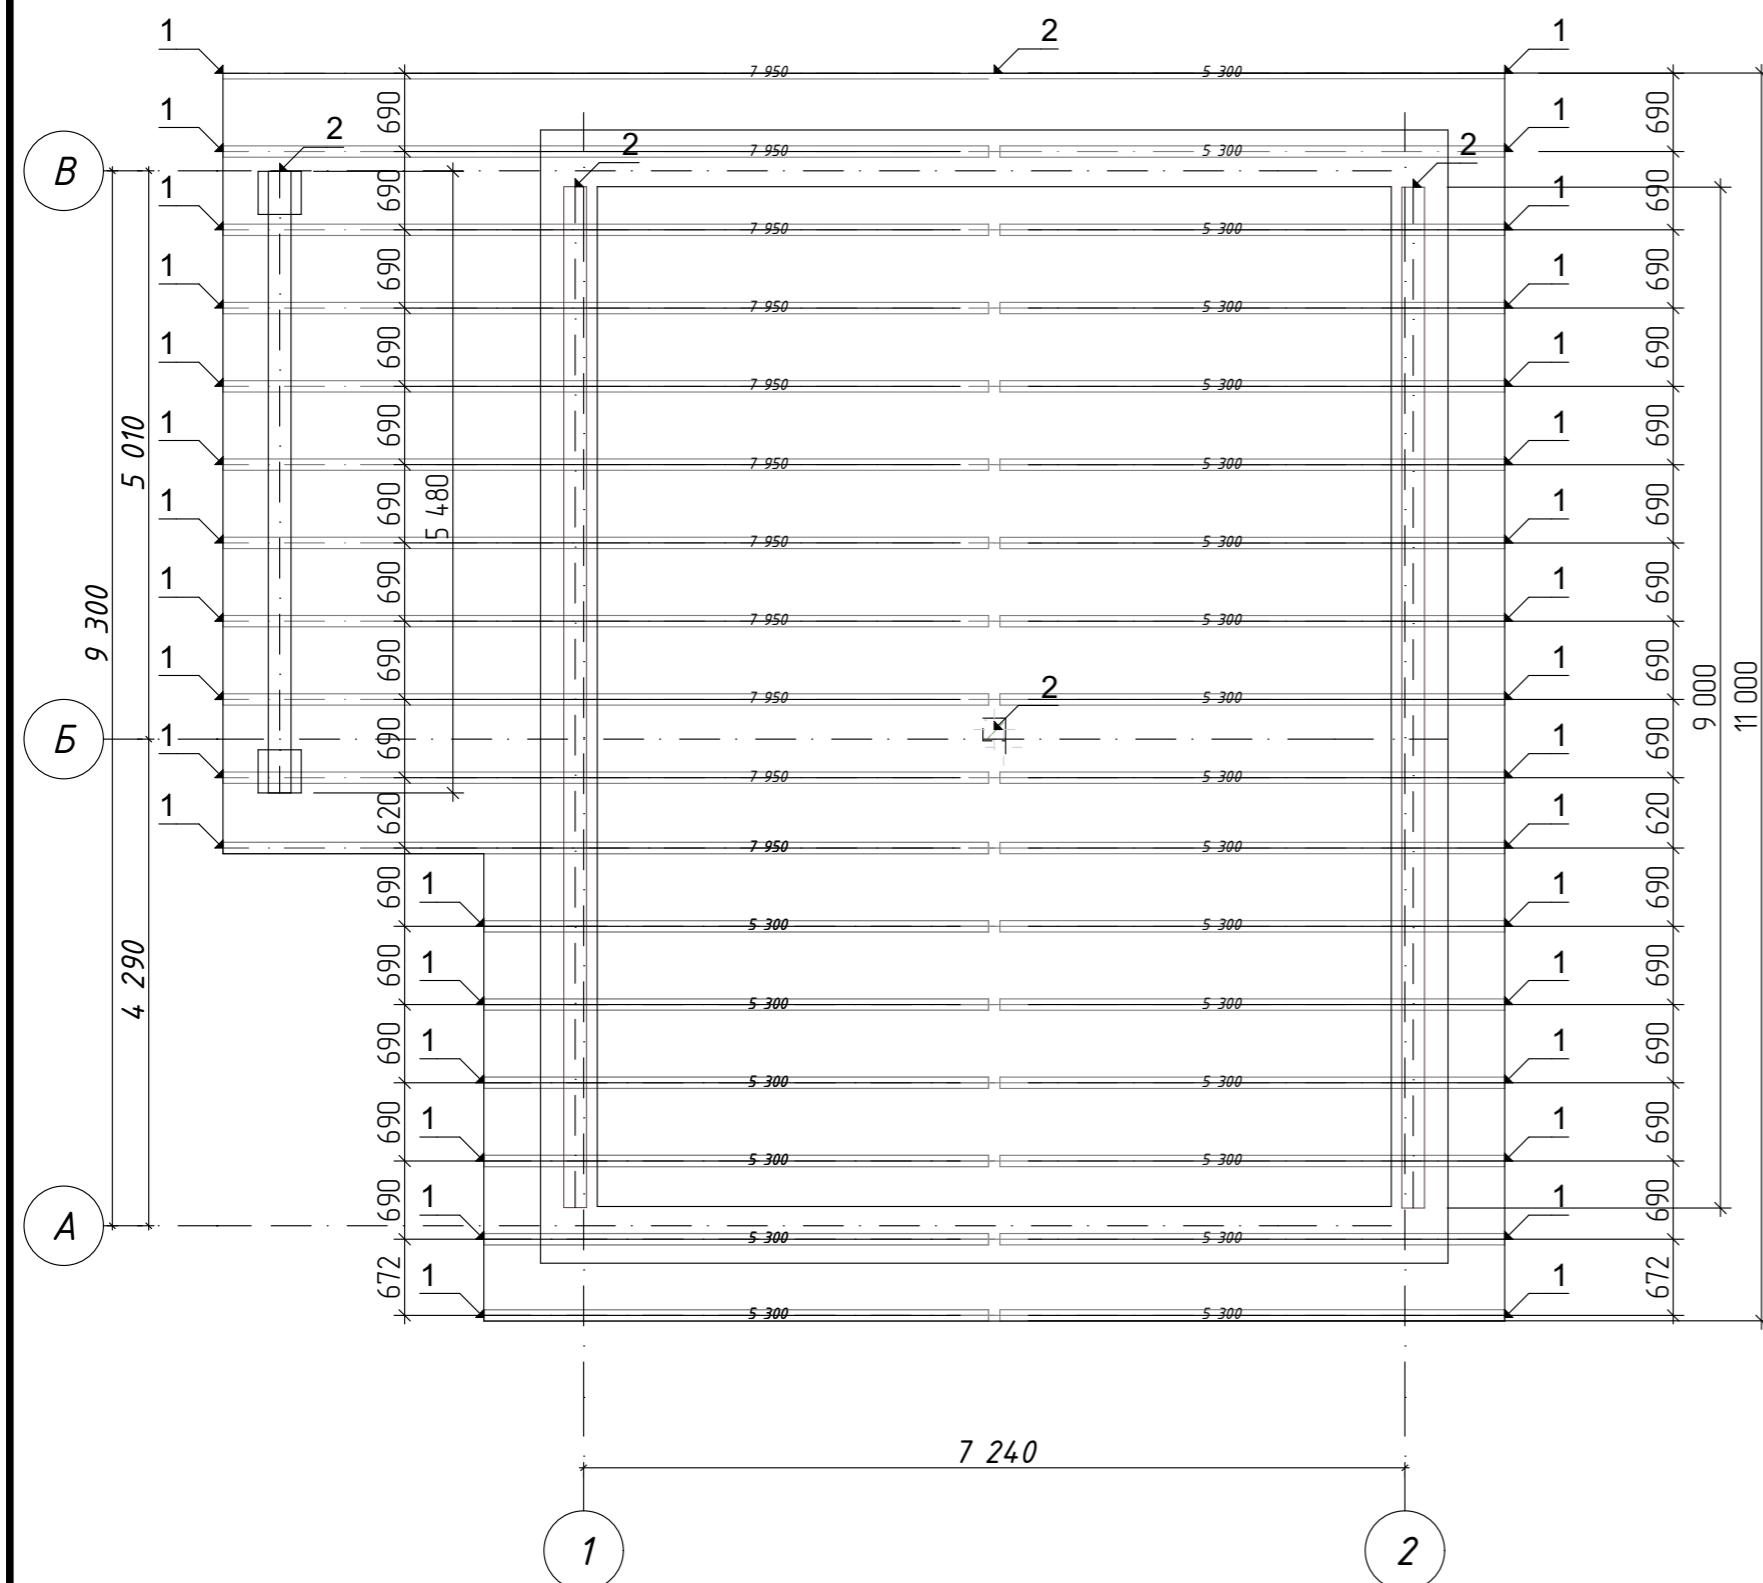


Поз.	Обозначение	Наименование	Кол.	Объем, м <sup>3</sup>
		Стропильные балки		
1	ГОСТ 24454-80*	Стропильная нога брус 200x100, п.м.	209 350	4,8
2	ГОСТ 24454-80*	Маузерлат брус 200x200, пм	25 480	1,6
	ГОСТ 24454-80*	Доска обрешетки разр.32x100, м <sup>3</sup>		15
	ГОСТ 24454-80*	Доска подшивки 22x100, м <sup>2</sup>	20,35	



Общие указания

- Деревянные конструкции выполнить из пиломатериалов хвойных пород по ГОСТ 8486-86\*.
- Древесина должна быть не ниже второго сорта, влажностью не более 20%. Качество древесины должно удовлетворять требованиям Сп 3.03.01-87 "Несущие и ограждающие конструкции".
- Зашиту древесины от возгорания производить в соответствии со СНиП 21-02-97\*. Пожарная безопасность зданий и сооружений. В качестве огнебиозащитного покрытия применить "Пиролакс" - ТУ 2499-027-24505934-05.
- Зашиту древесины от гниения производить путем обработки антисептическими составами в соответствии со СНиП 3.04.03-85 «Защита строительных сооружений и конструкций от коррозии».
- Все применяемые антисептики должны иметь сертификат соответствия.
- Части конструкций – опорные конструкции и пр. соприкасающиеся с утеплителем, должны быть изолированы прокладкой из двух слоев рубероида.
- Торцы балок оклеивать толем (для сушки дерева).
- Деревянные элементы соединять между собой на врубках, при этом глубина соединения на врубках должна быть не более  $\frac{1}{4}$  высоты сечения элемента, в котором выполняется врубка (согласно СП 64.1330.2017 «Деревянные конструкции»).
- Нижние концы стропильных ног, кроме врубки в маузерлат, дополнительно прикрепить скрутками из проволоки Ø4Вр-1. Кобылки к стропильным ногам крепить гвоздями с шагом 80 мм.
- Крыша скатная с наружным неорганизованным водостоком. Покрытие кровли металлическая.
- Узлы крыши выполнять в соответствии с серией 2160-9.


Изм.	Кол.ч	Лист	№ Док.	Подп.	Дата	Проект жилого дома по адресу: Республика Башкортостан, Уфимский район, с/с Дмитриевский, с. Дмитриевка, ул. Трактовая. Кадастровый номер участка 02:47:040303:65		
Разраб.	Ахмадуллина				10.22	Индивидуальный жилой дом	Стадия	Лист
							П	12
						Схема расположения стропильной кровли. Спецификация.		

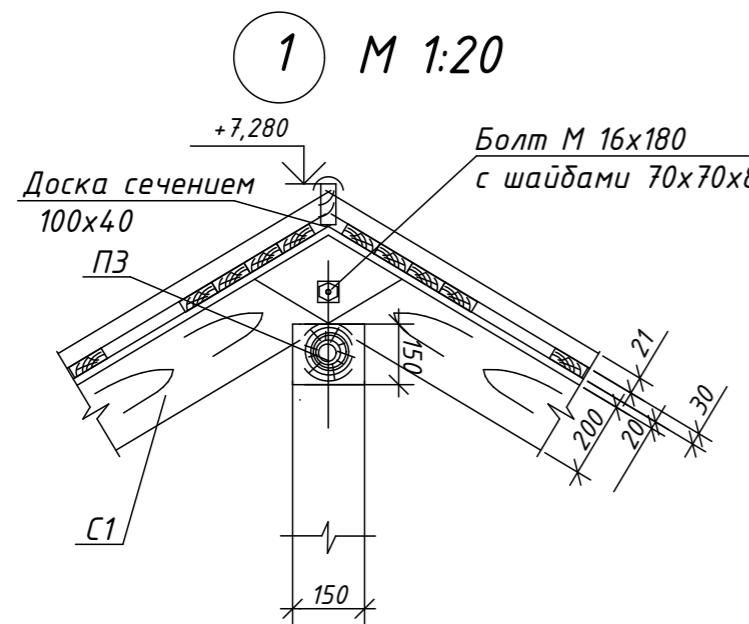

### *Разрез 1-1*

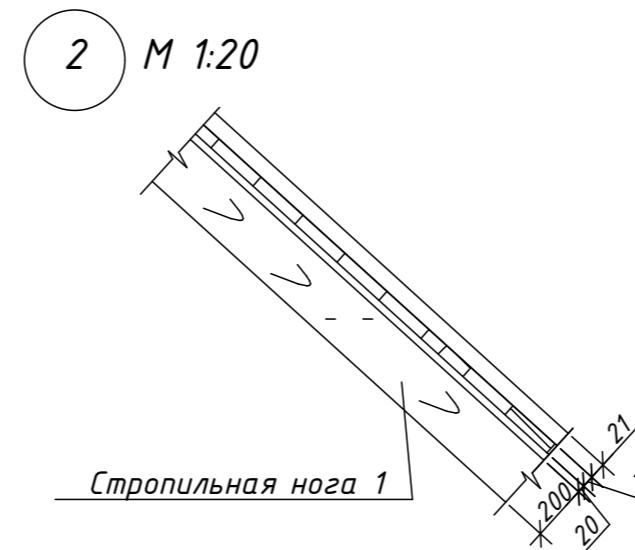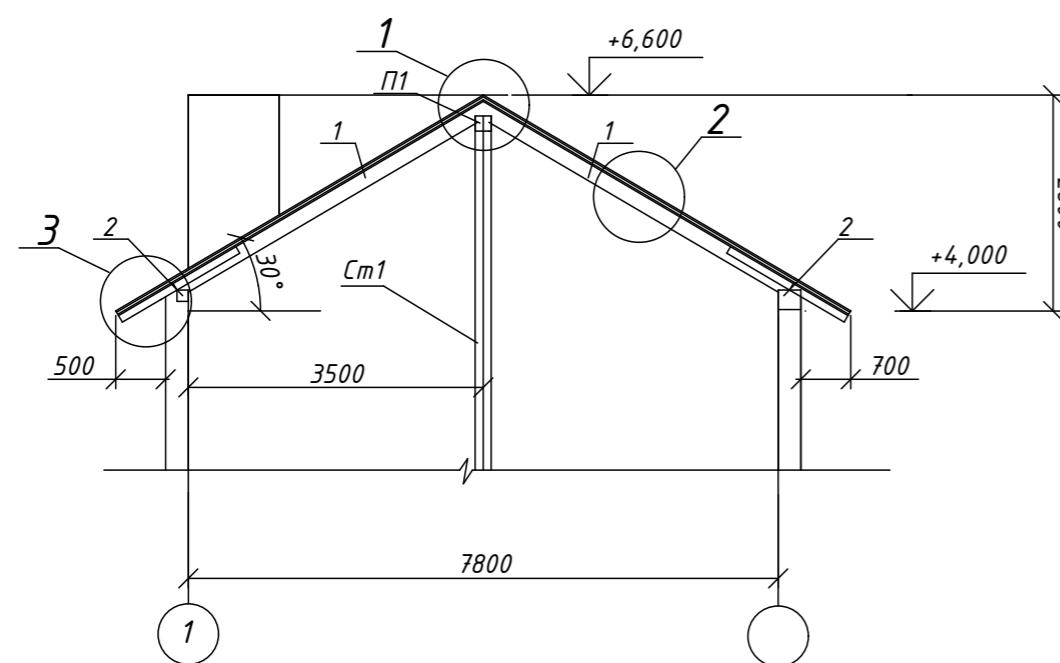

Стропильная нога

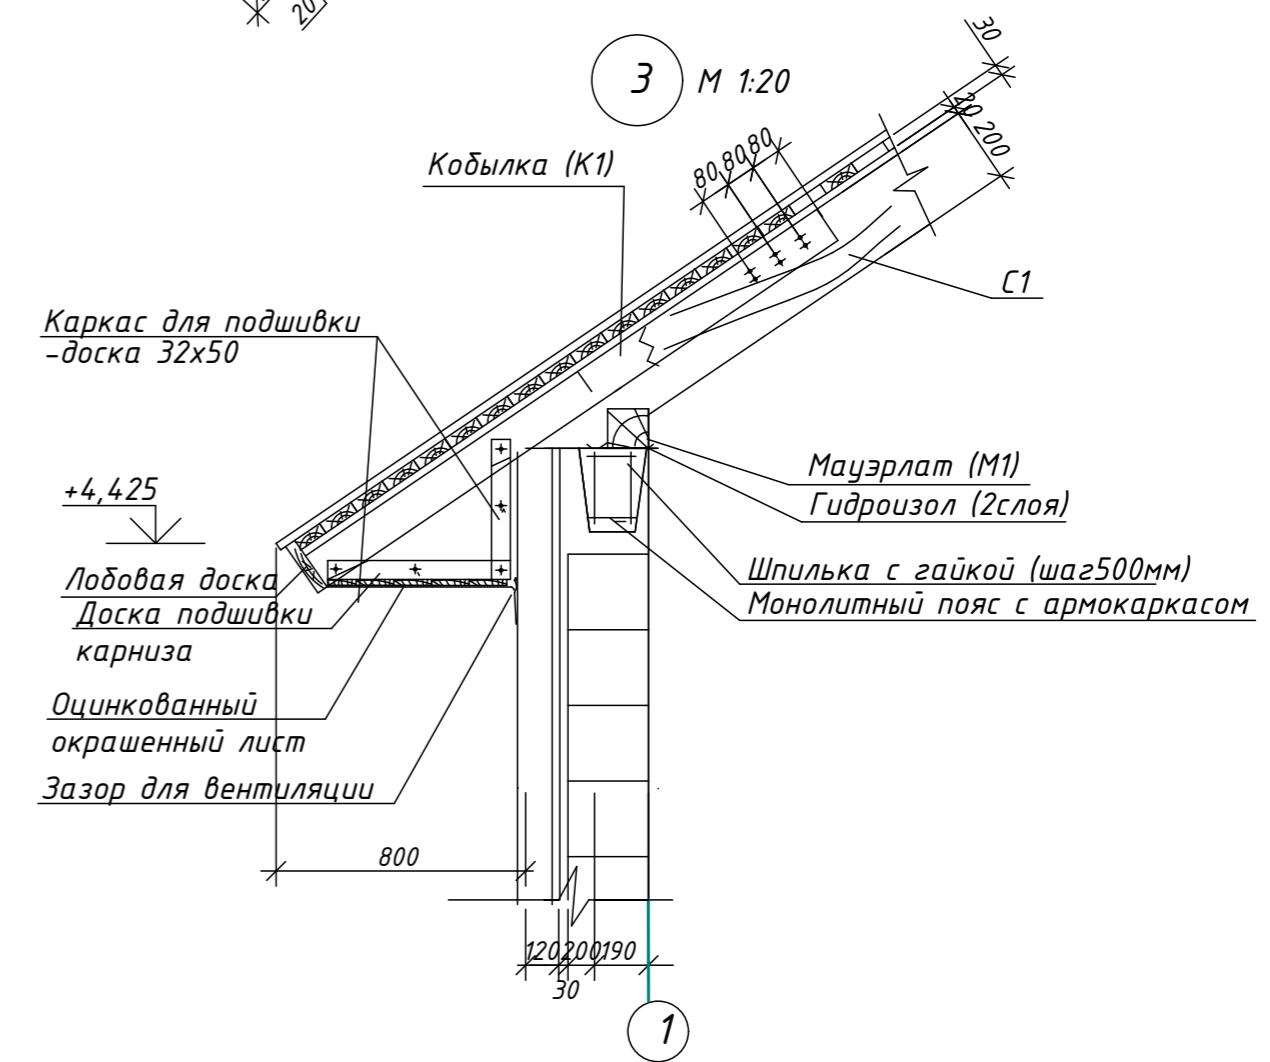


Проект жилого дома по адресу: Республика Башкортостан, Уфимский район, с/с  
Дмитриевский, с. Дмитриевка, ул. Трактовая.  
Кадастровый номер участка: 02:47:040303:65

Индивидуальный жилой дом

Чзлы 1-3

П	13	
---	----	--

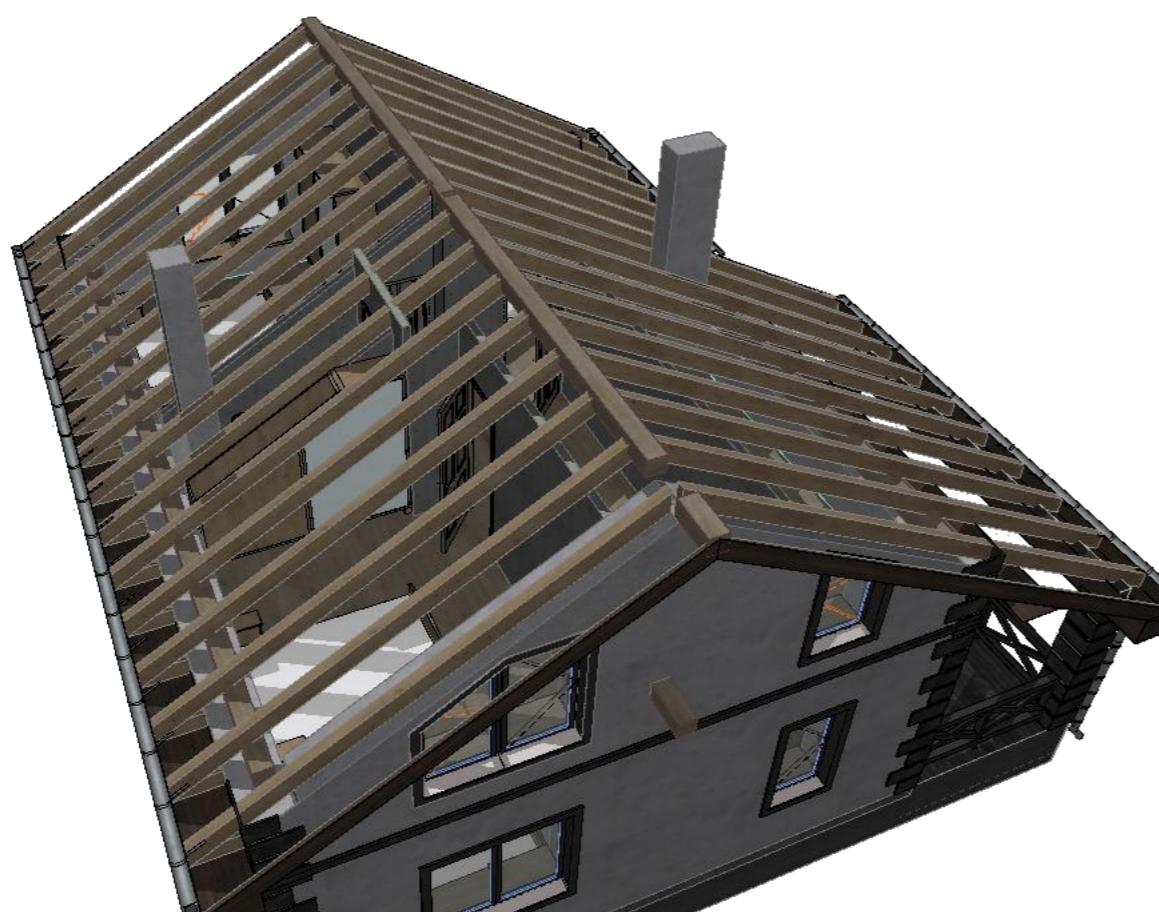

Изм.	Кол.ч.	Лист	№ Док.	Подп.	Дата	Проект жилого дома по адресу: Республика Башкортостан, Уфимский район, с/с Дмитриевский, с. Дмитриевка, ул. Трактовая. Кадастровый номер участка 02:47:040303:65		
Разраб.	Ахмадуллина			10.22		Индивидуальный жилой дом	Стадия	Лист
							П	14
						Стропильная кровля. Визуализация.		
								СтройДомПроект строительство   архитектура   кадастровые изыскания Воплощаем мечту!